

Anmerkung:
Keine kritischen Abschnitte bezüglich Profillfreiheit !

LEGENDE

- Hüllkurve T4D mit Blinker 1.2 und Rammschutz
- Hüllkurve NGT 6 DD mit Blinker
- Hüllkurve NGT D8 DD
- Hüllkurve NGT D12 DD


1. Tektur

Lagebezug: RD 83	Höhenbezug: DHHN 92
Grundplan Grundriss	erstellt: Ingenieur-Vermessung Dresden Henne-Hofmann GmbH
Herzliche Vermessung vom Juni 2013, Ergänzungsvermessungen 2014, 2015 und 2016	Herausgeber:

Fachplaner:	Dresdner Verkehrsbetriebe AG Center Infrastruktur - Engineering - Tel.: 0351/857-2136	Datum	Name
		bearbeitet	Walter
		gezeichnet	Walter
		geprüft	Tschacher
		Projektnummer	00 351 991

Generalplaner:	Arbeitsgemeinschaft Planungsgruppe Brücken-, Ingenieur- und Tiefbau: Gustav-Str. 10 01067 Dresden Tel. 0351/857-2136 Fax 0351/857-2136 E-Mail: info@agb-dresden.de	Datum	Name
		bearbeitet	
		gezeichnet	
		geprüft	
		Projektnummer	

Vorbereitender:	Dresdner Verkehrsbetriebe AG Center Infrastruktur - Engineering - Tel.: 0351/857-2136	Landeshauptstadt Dresden Geschäftsbereich Stadtentwicklung, Bau, Verkehr und Liegenschaften Straßen- und Tiefbauamt Tel.: 0351/46800
-----------------	--	--

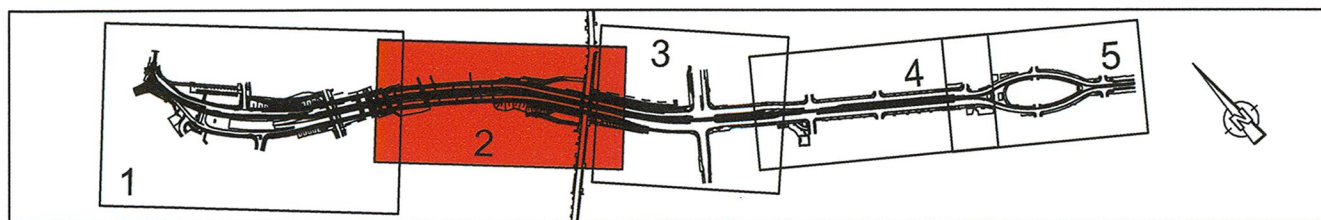



1	Entfall Rampe zw. Budapester Str. und Zwickauer Str., Ersatz durch Aufzug; Anpassung Fahrleitung	07/2022	wa
Nr.	Art der Änderung	Datum	Zeichen

FESTSTELLUNGSENTWURF

Inhalt: Hüllkurvenprüfung Straßenbahn	Unterlage / Blatt-Nr.: 16.11 / 2a
	Plancode:
	Maßstab: 1:500



Stadtbahn 2020
Teilabschnitt 1.2
Nossener Brücke / Nürnberger Straße

aufgestellt: Dresdner Verkehrsbetriebe AG Center Infrastruktur	22. Juli 2022
 Seifert Verantwortl. Personal	 H. Zimmermann Geprüfter Techniker