

**LEGENDE**

- Achsen Verkehrsanlagen
- Achse Bestandsdeiche
- Achsen Gewässer



**Gew. I  
Donau**




M 1:10 000



Lagesystem: Landeskoordinatensystem DHDN (Gauß-Krüger, LS 100)  
 Höhensystem: Landes Höhensystem DHHN 12 (m ü. NN)

Index	Bemerkung	geänd. am	Name	gepr. am	Name
Vorhaben: 4441.2 Gew I/Donau Hochwasserrückhaltung Oberauer Schleife			Anlage:		
			1		
Vorhabensträger: Freistaat Bayern, WWA Deggendorf			Plan-Nr.:		
Landkreis: Straubing-Bogen/Stadt Straubing			1		
Gemeinde: Stadt Straubing/Kirchroth/Atting			Schutzvermerk/Dateiname:		
Vorhabenskenzeichen (WAL):			1-01_UEK_KILOMETRIERUNG.DWG		
Maßstab:	bestehende Deichanlagen im Vorhabensgebiet		entw. KÖRNER		
1:10.000			gez. THEIS		
			gepr. EZZEDDINE		
Ingenieurgesellschaft Lahmeyer Hydroprojekt - Lahmeyer München - Büro Prof. Kagerer Hochwasserrückhaltung Oberauer Schleife c/o Lahmeyer Hydroprojekt GmbH, Riefnerstraße 18, 99427 Weimar			Wasserwirtschaftsamt Deggendorf Deterstraße 20 94469 Deggendorf		
Entwurfsverfasser			Vorhabensträger		
Datum		Unterschrift Entwurfsverfasser		Datum	

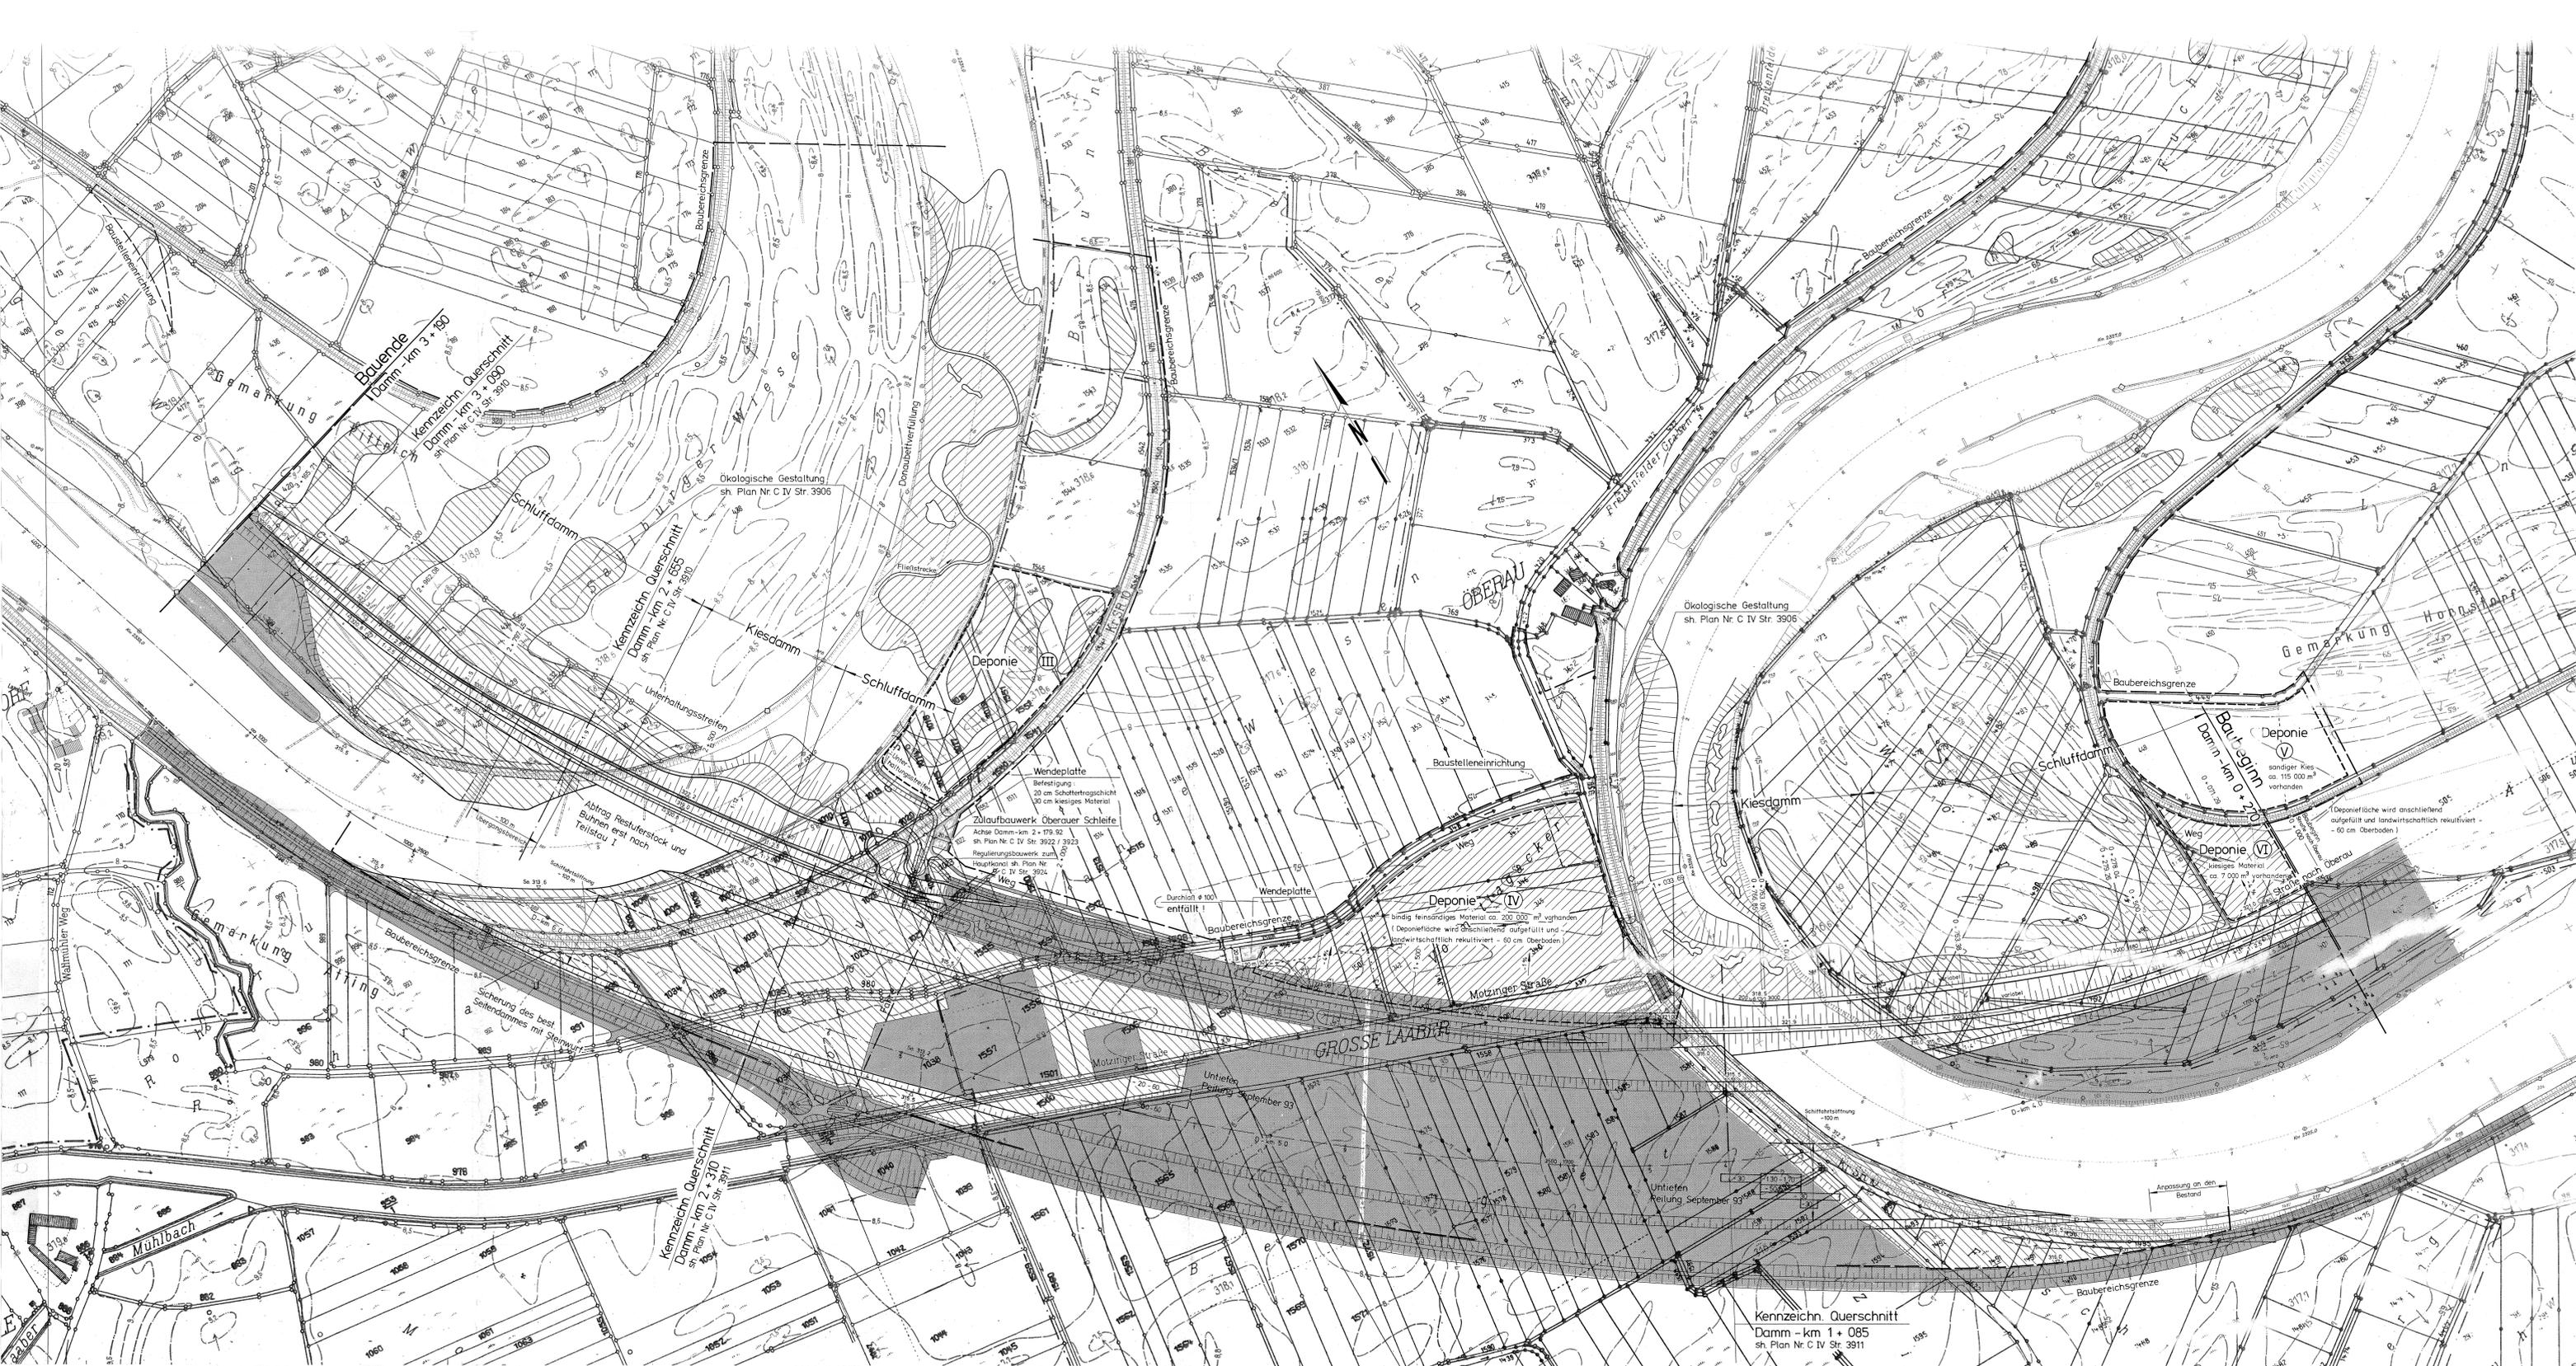

- fertiggestellter Bereich
- Auftrag
- Abtrag

Für die Bauausführung  
freigegeben  
NEUBAUAUT DONAUAUSBAU  
Regensburg, den 8.6.93  
*J. Müller*


Zugehöriger Lageplan:  
C IV Str. 3906

Die Übereinstimmung mit der Ausführung wird bescheinigt. Neubauamt Donaubaubau Regensburg	Unterschrift	Anlasszeichnung
Aufgestellt: NEUBAUAUT DONAUAUSBAU Regensburg, den 9.2.93 Sechsgelbst P 31	<i>J. Müller</i>	<b>BD</b> <i>Dir. Ing.</i>
Gezeichnet: <i>W. Müller</i>	<i>W. Müller</i>	<i>W. Müller</i>


Wasser- und Schifffahrtsdirektion Süd Wasser- und Schifffahrtsamt Regensburg		
Objektbezeichnung: Stauhaltung Straubing	Objektteil: Oberauer Durchstich	Los 33/4
Einzelteil: Lageplan I		
Änderungen - Anmerkungen: a) Koten Deponie IV 29.05.93 b) Böschung Straße nach Oberau 06.10.93 c) Untiefen - Peilung Sept 93 24.11.93 d) Durchfall entfällt, Wendepfannen 10.09.93	Maßstab: 1:2500	Entwurf Nr.: Blatt Nr.: C IV Str. 3903d

Kennzeichn. Querschnitt  
Damm - km 1 + 085  
sh. Plan Nr. C IV Str. 3911

Damm - km 0+960  
(Kiesdamm)

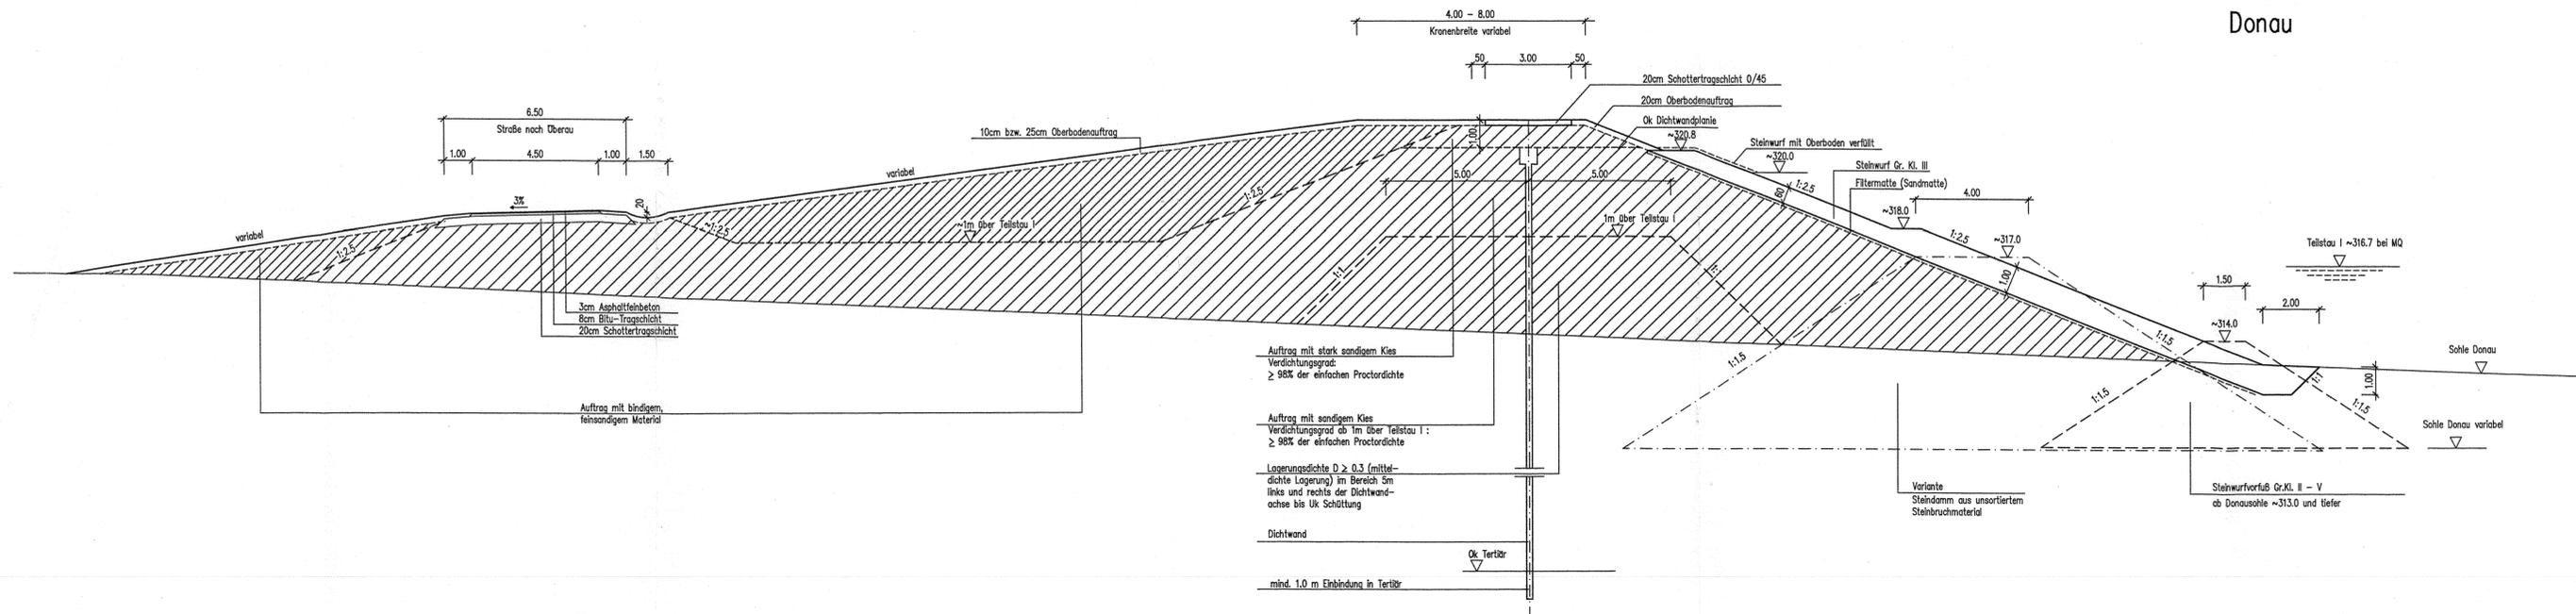

Damm - km 0+865  
(Schluffdamm)

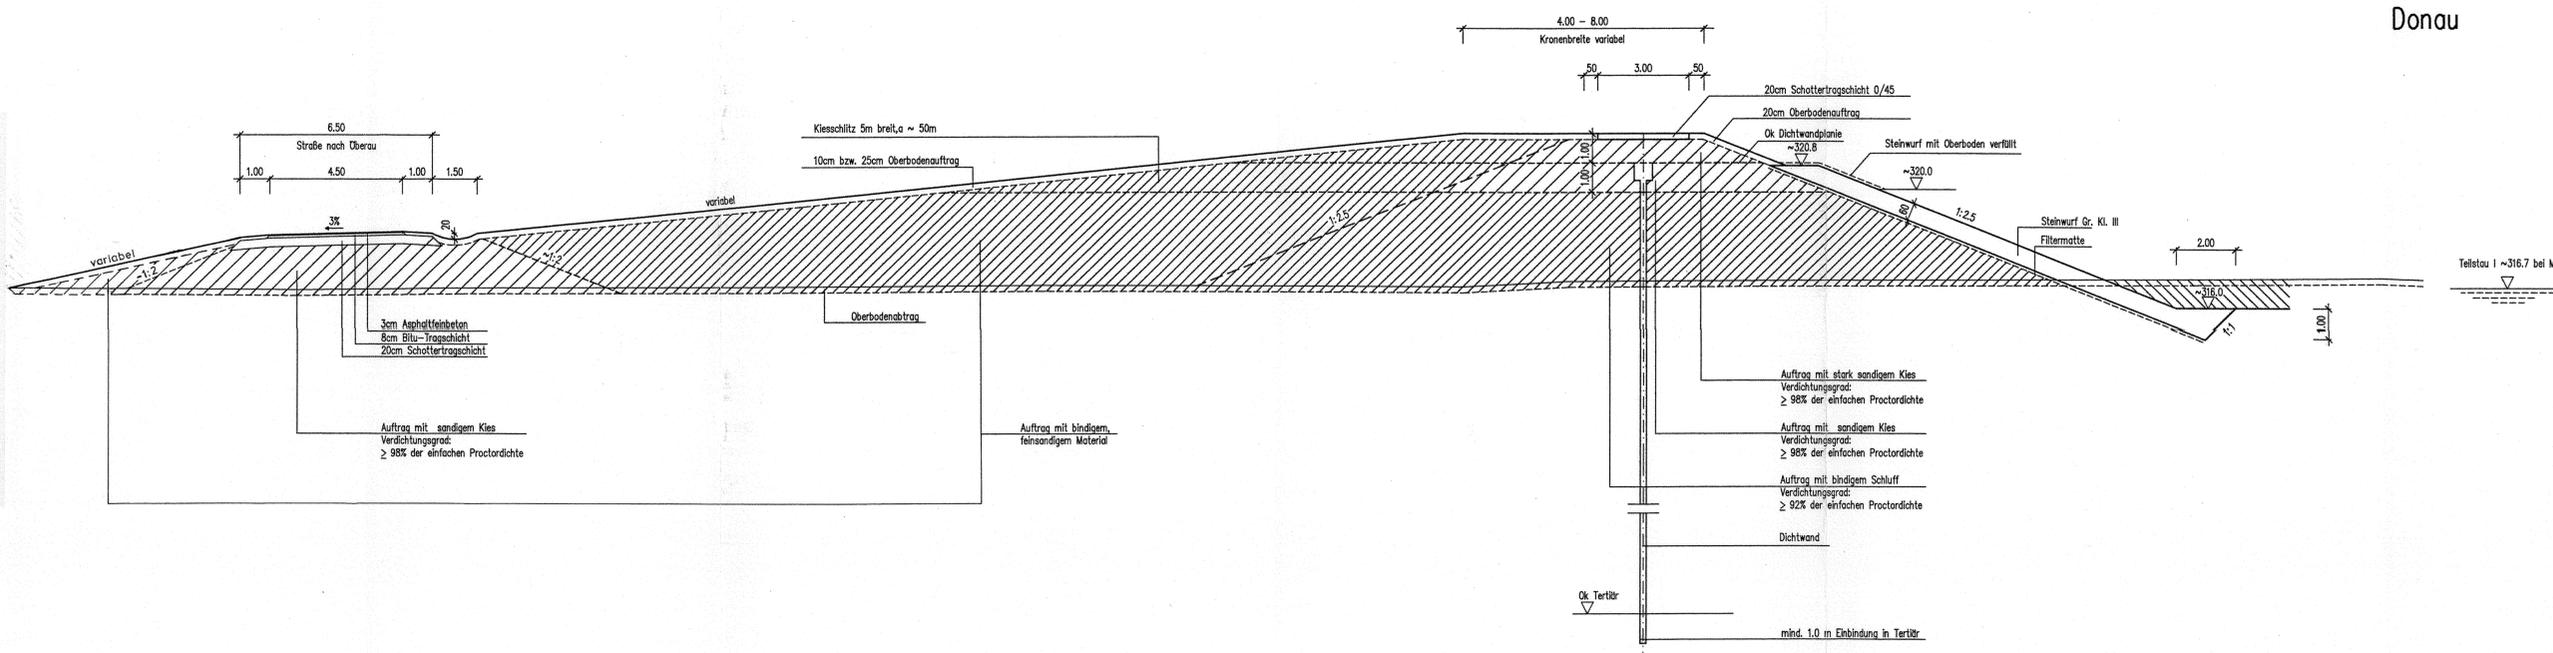

Für die Bauausführung  
freigegeben  
NEUBAUAMT DONAU-AUSBAU  
Regensburg, den 6. 6. 93  
*J. G. 93*

Die Übereinstimmung mit der Ausführung wird bescheinigt


Aufgestellt: NEUBAUAMT DONAU-AUSBAU  
Regensburg, den 10.02.1993  
Sachgebiet P 31

Unterschrift: *J. G. 93*  
bearbeitet: *24*

Amstempel: *BO*  
Dipl.-Ing.  
gezeichnet: *galle*

Wasser- und Schifffahrtsdirektion Süd Wasser- und Schifffahrtsamt Regensburg									
Org. Ein.	B. No.	Wa. Str.	Kilometer	S. R.	N.	Objekt	Art.	lfd. Nr.	Blatt
Objektbenennung: Stauhaltung Straubing					Los 33/4				
Objektteil: Durchstich Oberau - Unterstromiger Bereich									
Einzelheit: Regelquerschnitte - Flußseitendamm links									
Änderungen - Anmerkungen: a) Böschung - Str. Oberau 6.10.93 <i>g.g.</i>					Maßstab: 1:100		Entwurf Nr.:		
							Blatt Nr. C IV Str 3915a		

Damm-km 1+130 - 2+200

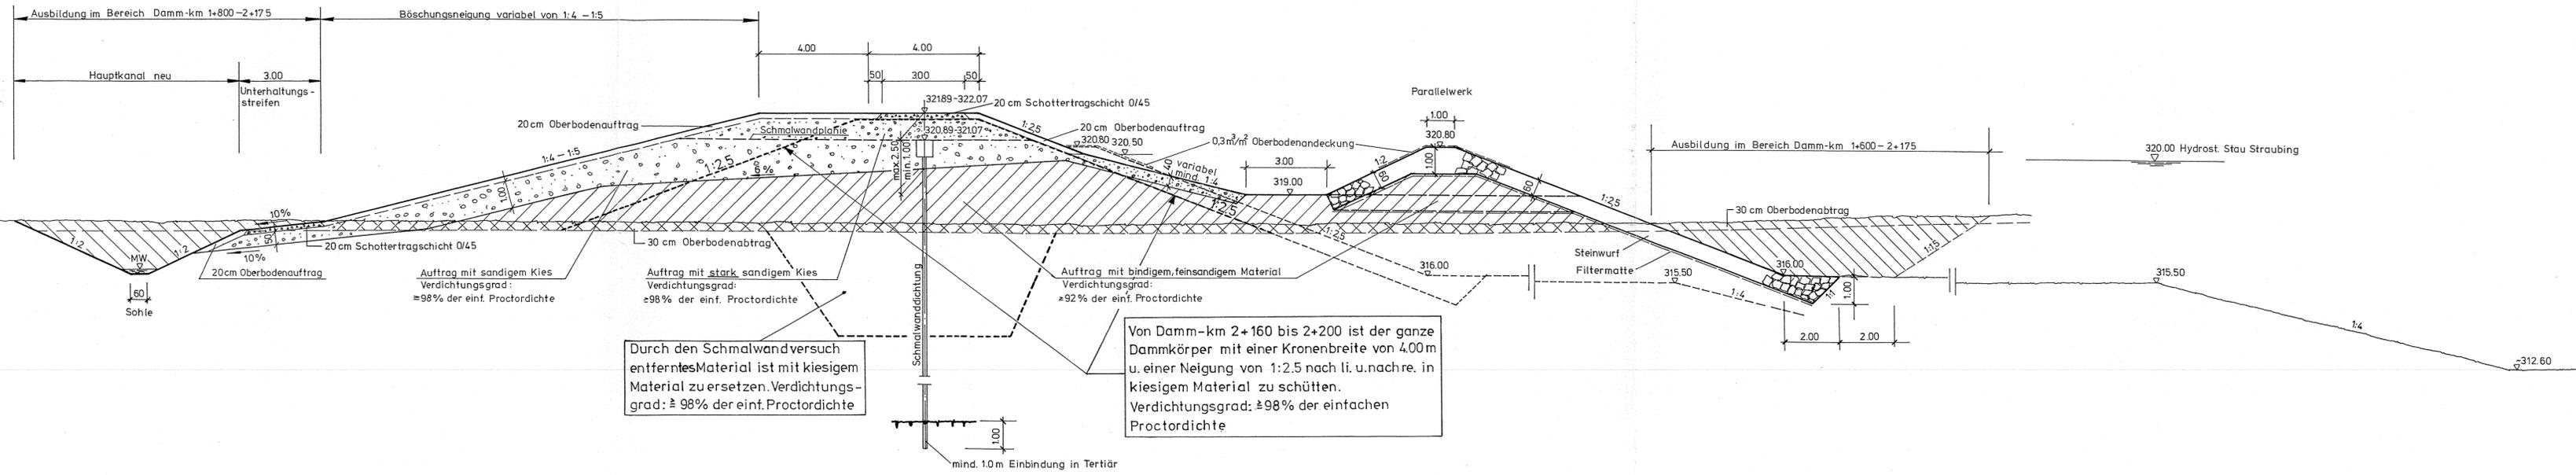

Durch den Schmalwandversuch entferntes Material ist mit kiesigem Material zu ersetzen. Verdichtungsgrad:  $\geq 98\%$  der einf. Proctordichte

Von Damm-km 2+160 bis 2+200 ist der ganze Dammkörper mit einer Kronenbreite von 4.00m u. einer Neigung von 1:2.5 nach li. u. nach re. in kiesigem Material zu schütten. Verdichtungsgrad:  $\geq 98\%$  der einfachen Proctordichte

Für die Bauausführung freigegeben  
NEUBAUAMT DONAU-AUSBAU  
Regensburg, den 15.11.89  
i.A. *[Signature]*

Auftrag  
 Abtrag

Die Übereinstimmung mit der Ausführung wird bescheinigt	Unterschrift	Amtsbezeichnung
---------------------------------------------------------	--------------	-----------------

Aufgestellt NEUBAUAMT DONAU-AUSBAU Regensburg, den 26.4.89 Sachgebiet P.31	Unterschrift <i>[Signature]</i> Bearbeitet <i>[Signature]</i>	Amtsbezeichnung Dipl.-Ing. gezeichnet <i>[Signature]</i>
-------------------------------------------------------------------------------------	------------------------------------------------------------------------	-------------------------------------------------------------------


Wasser- und Schifffahrtsdirektion Süd Wasser- und Schifffahrtsamt									
Org. Einh.	Nr.	Kilometer	S	R	H	Objekt	Teil	ZK	Stand
Objektbenennung Stauhaltung Straubing Objektteil Flußseitendamm links Einzelheit Regelquerschnitt 8								Los 33/3	
Änderungen - Anmerkungen: a. Dammaufbau in Kies eingetr. 2.5.90 <i>[Signature]</i> b. Dammaufbau, Parallelwerksbefestigung 30.05.90 <i>[Signature]</i> c. Schmalwandversuch, Dammschüttung in Kies. 16.7.1991 <i>[Signature]</i>					Maßstab: 1:100		Entwurf Nr. Blatt Nr. C IV Str. 3010c		




H.W.Schutz an der Donau im Straubinger Gebiet, hier Vollaemme.  
Abschnitt: „Pondorf-Hornstorf (Staatsstraße Straubing - Cham)“

# Arbeitsquerschnitte für den Hauptdamm M. 1:100.

in der Geraden.

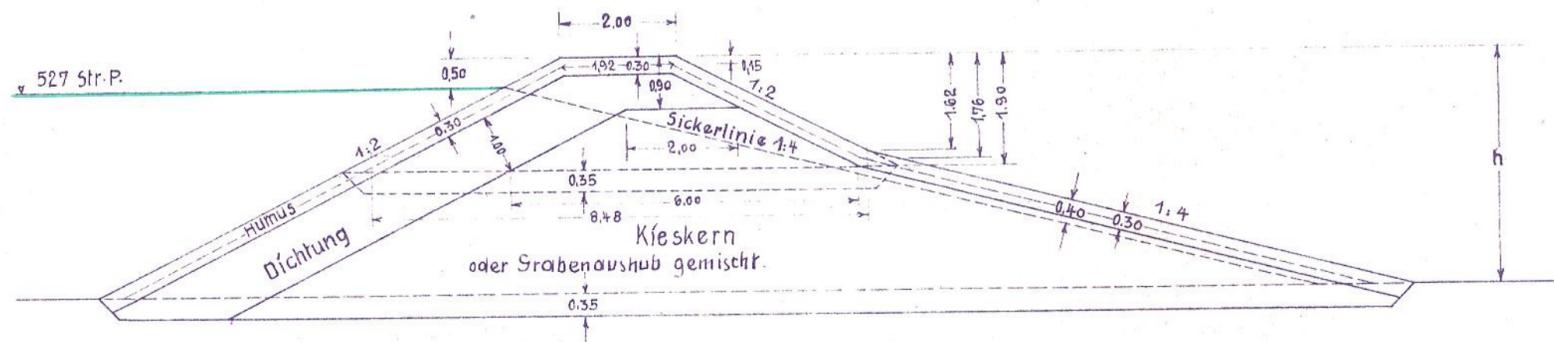

Profilmaßstab:  
M.d.H. = 1:100 ; M.d.F. = 1mm = 1m<sup>2</sup>

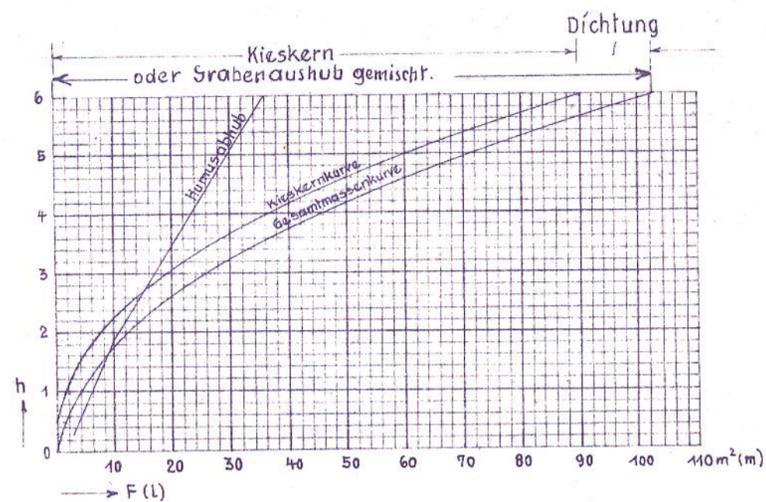

Gesamtmassen:

$$h \leq 1.90: F = (2h + 2.0) \cdot h$$

$$h > 1.90: F = [3(h - 1.62) + 8.48](h - 1.62) + 8.50$$

Kieskern:

$$h \leq 1.90: F = [2(h + 0.35 - 0.90) + 2.0](h + 0.35 - 0.90)$$


$$h > 1.90: F = [3(h + 0.35 - 1.90) + 6.0](h + 0.35 - 1.90) + 4.0$$

Humusabhub:


$$h = 0.30 - 1.90: L = 1.92 + 2 \cdot (h - 0.15) \cdot \sqrt{5}$$

$$h > 1.90: L = 9.12 + (h - 1.76)(\sqrt{5} + \sqrt{17})$$

in der Kurve.

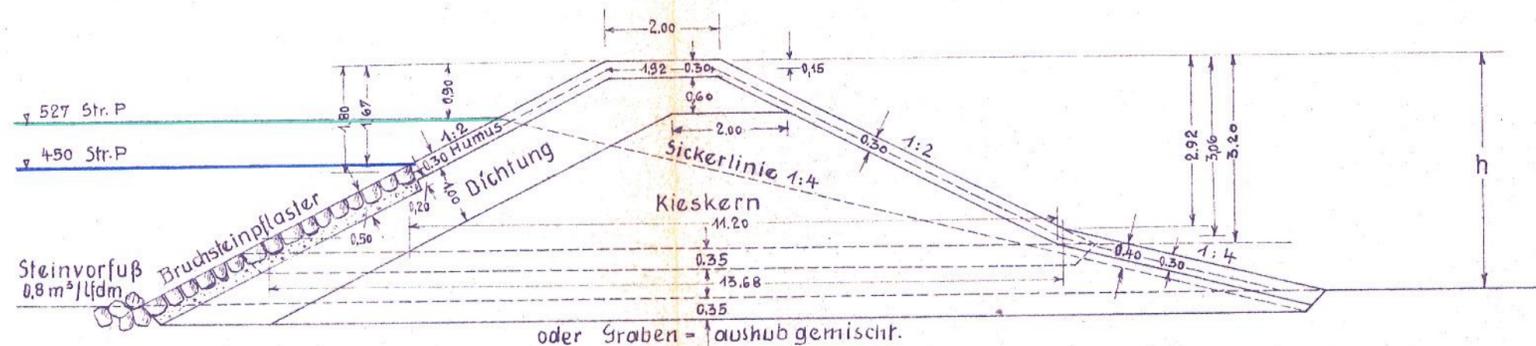

Profilmaßstab:  
M.d.H. = 1:100 ; M.d.F. = 1mm = 1m<sup>2</sup>

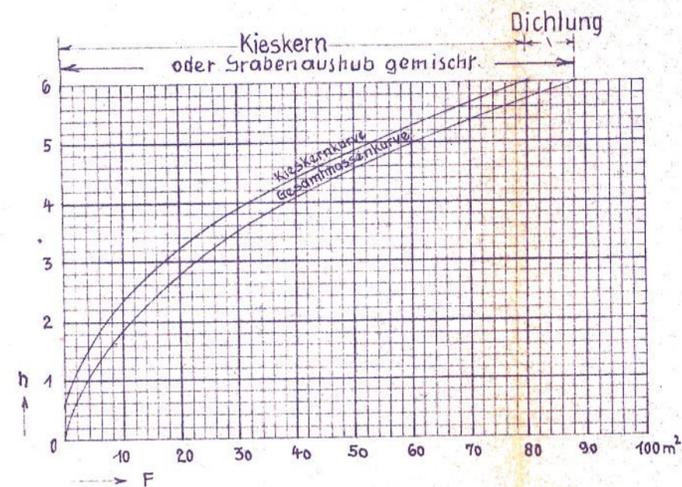

Gesamtmassen:

$$h \leq 1.67: F = (2h + 2.0) \cdot h$$




$$h = 1.67 - 3.20: F = (2h + 2.0) \cdot h - (h - 1.67) \sqrt{5} \cdot 0.50$$

$$h > 3.20: F = [3(h - 2.92) + 13.68](h - 2.92) + 22.83 - (h - 1.67) \sqrt{5} \cdot 0.50$$


Kieskern:

$$h < 3.20: F = [2 \cdot (h + 0.35 - 0.90) + 2.0](h + 0.35 - 0.90)$$


$$h > 3.20: F = [3(h + 0.35 - 3.20) + 11.20](h + 0.35 - 3.20) + 15.20$$

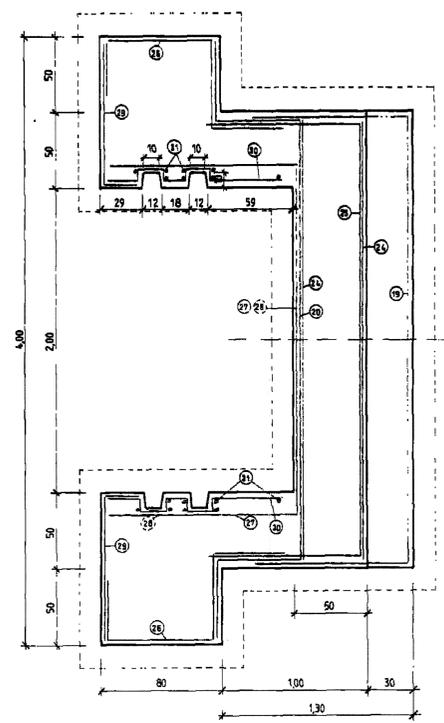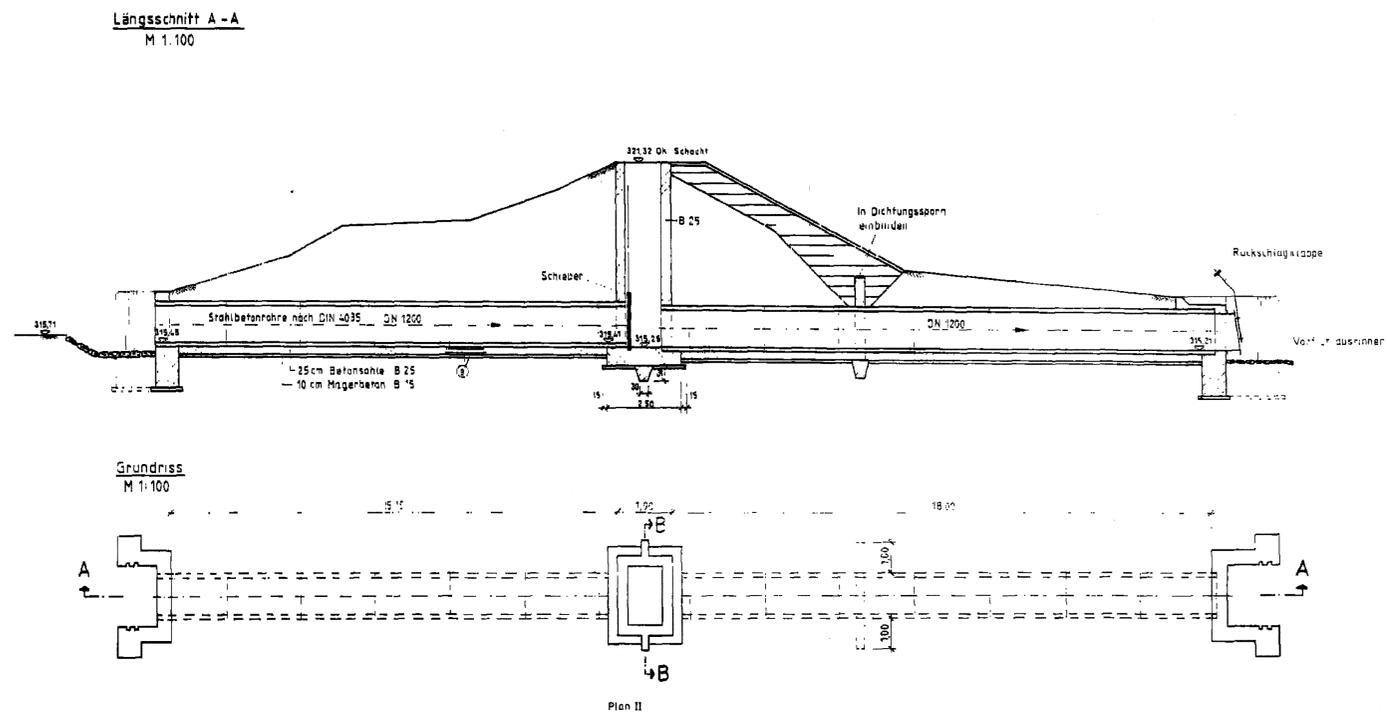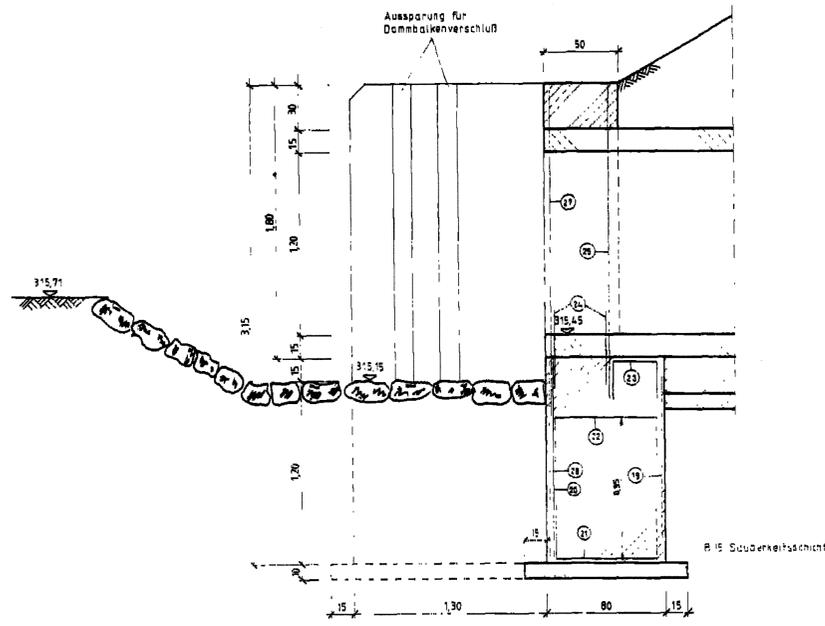

Detail Einlaufbauwerk  
M 1:20

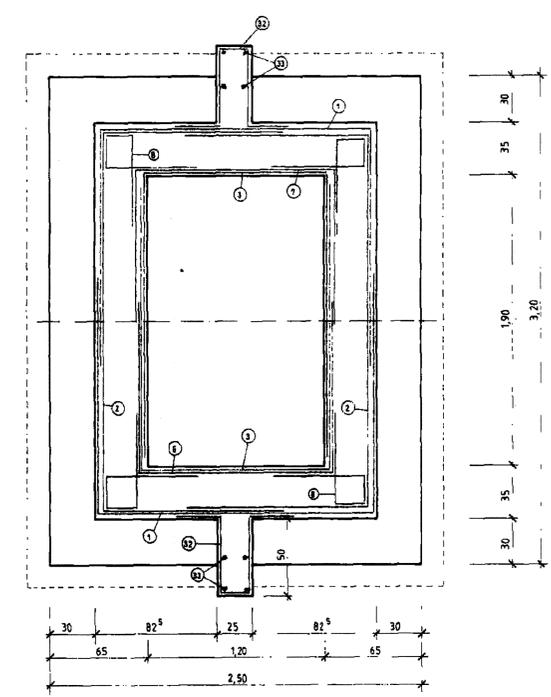

Detail Schacht  
M 1:20

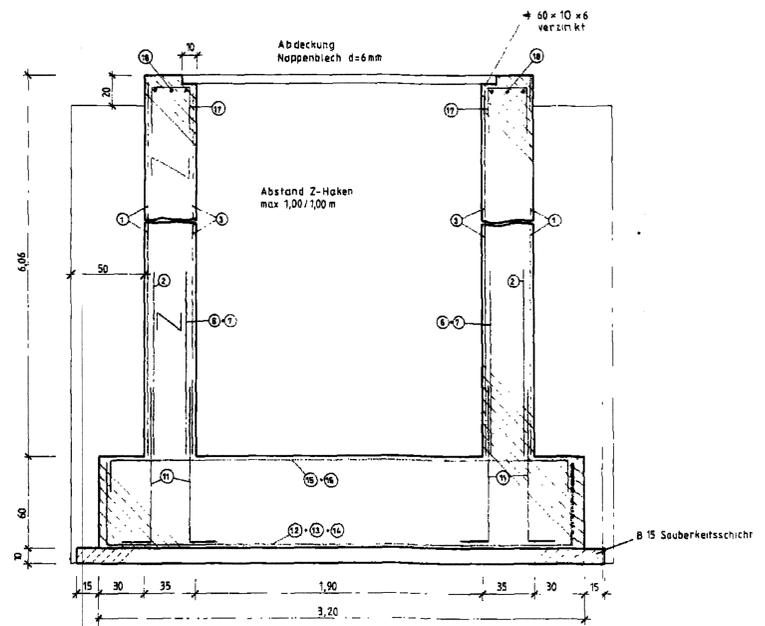

Schnitt B-B  
M 1:20

Biegeanleitung

- 1) 3 x 2 = 6 Q 377 l=5,00  
b=2,15
- 2) 2 Q 221 l=5,00  
b=2,15
- 3) 6 Q 377 l=5,00  
b=2,15
- 4) 1x links Q 377 l=3,20  
b=2,15
- 4) 1x rechts Q 377 l=3,10  
b=2,15
- 6) Q 377 l=3,50  
b=2,15  
Rest von 5
- Q 377 l=3,20  
b=2,15
- 8) Ø 10 l=1,80  
an 15m 4x mal Stück
- 9) 2 x 18 Q 257 l=2,15  
b=2,50  
Überdeckung Stoß 30 cm
- 10) 2 x 18 Q 257 l=2,15  
b=1,00  
(Schnitt 3/ Marke)  
Überdeckung Stoß 30 cm
- 11) 84-St Ø 10 l=1,20
- 12) 1 x Q 377 l=4,20  
b=2,15
- 13) 1 x Q 377 l=4,20  
b=0,55
- 14) Rest 13  
l=3,10  
b=0,80
- 15) 1 x Q 377 l=3,50  
b=2,15
- 16) Q 377 l=3,50  
b=0,70
- 17) 54 Ø 10 l=0,89
- 18) 3 x Q 377 l=5,00  
b=1,07
- 19) 1 Q 377 Rest von 19  
l=5,00  
b=1,07
- 21) 2 Q 377 l=2,90  
b=1,45  
Rest von 16
- 22) 2 Q 377 l=2,90  
b=1,33
- 23) 2 Q 377 l=2,90  
b=0,82
- 24) 2 x Q 377 l=2,90  
b=1,50  
Rest von 22
- 25) 2 x Q 377 l=5,00  
b=1,80  
Rohrquerschnitt vor Ort ausschneiden
- 26) 2 x Q 377 l=3,10 1x rechts  
b=2,15 1x links biegen
- 27) 2 x Q 377 l=3,20  
b=1,30  
Rohrquerschnitt vor Ort ausschneiden
- 28) 2 x Q 377 l=3,09  
b=1,07
- 29) 4 x St Ø 8 l=1,59  
Ø = 20
- 30) 2 x 31 = 62 St Ø 10 l=1,77  
Ø = 20  
Anschlußbaugel Schlierwand
- 31) 2 x Q 377 l=3,20  
b=1,62
- 32) 2 x Q 377 l=3,20  
b=1,07
- 33) 2 x Q 377 l=3,20  
b=2,15

Gew. I/Donau		Plan I	
Stad. bei Pfirich, Gen. Kirchweg Lfr. SP/BOG		Blatt-Nr.	
Fläch. 2330,600 links		278/141 15.01	
Grundriss, Querschnitt, Details			
entworfen	Fab. 1991	Revised	
gezeichnet	Fab. 1991	gezeichnet	
geprüft	25.05.91	geprüft	
Wasserwirtschaftsamt Deggendorf			

Bestandsplan		
Baumaßnahme / Bauwerk ausgeführt in der Zeit von		
Februar 1991 bis März 1991		
Für das Bauwerkverbleibe aufgenommen		
Bauwerksnummer: S 2-07.1-2.1		
Deggendorf, den 18.08.2004 Name: Erika Löffler		
Nr.	Auf der Zeichnung	Name

**RMD Wasserstrassen**

Die Übereinstimmung mit der Ausführung wird bestätigt.


Deggendorf, den 27.09.2005      gez. Bachner Dipl.-Ing.



Unterschrift      Funktionsbezeichnung

270905 S9-1-Siel-Neudau

BESTANDSPLAN																									
Wasser- und Schifffahrtsdirektion Süd																									
Wasser- und Schifffahrtsamt Regensburg																									
OrtsEin	AB	BW	St	Kilometer	S	Koordinaten																			
61	14	A1	3	014	01	3	3	3	8	0	1	4	5	3	9	0	8	0	5	4	2	0	5	9	8
Objektbenennung: Sielanlage Neudaugraben																									
Objektteil: Bauwerk																									
Einzelheit: Grundrisse, Querschnitt und Details																									
ObjektID-Nr	Objekt-Teil	ZK	Entwurf-Nr.	Maßstab																					
6114	A1	010	021	1	0	0	1	1:100, 1:20																	
Zeichnungs-Nr. 278/141 15.01																									
Blatt-Nr. S9-1-065																									
Mikronummer																									


Planfestgestellt mit Beschluß der  
Wasser- und Schifffahrtsdirektion Süd  
vom  
10.04.91  
Az. A4-149.3-MDK/5

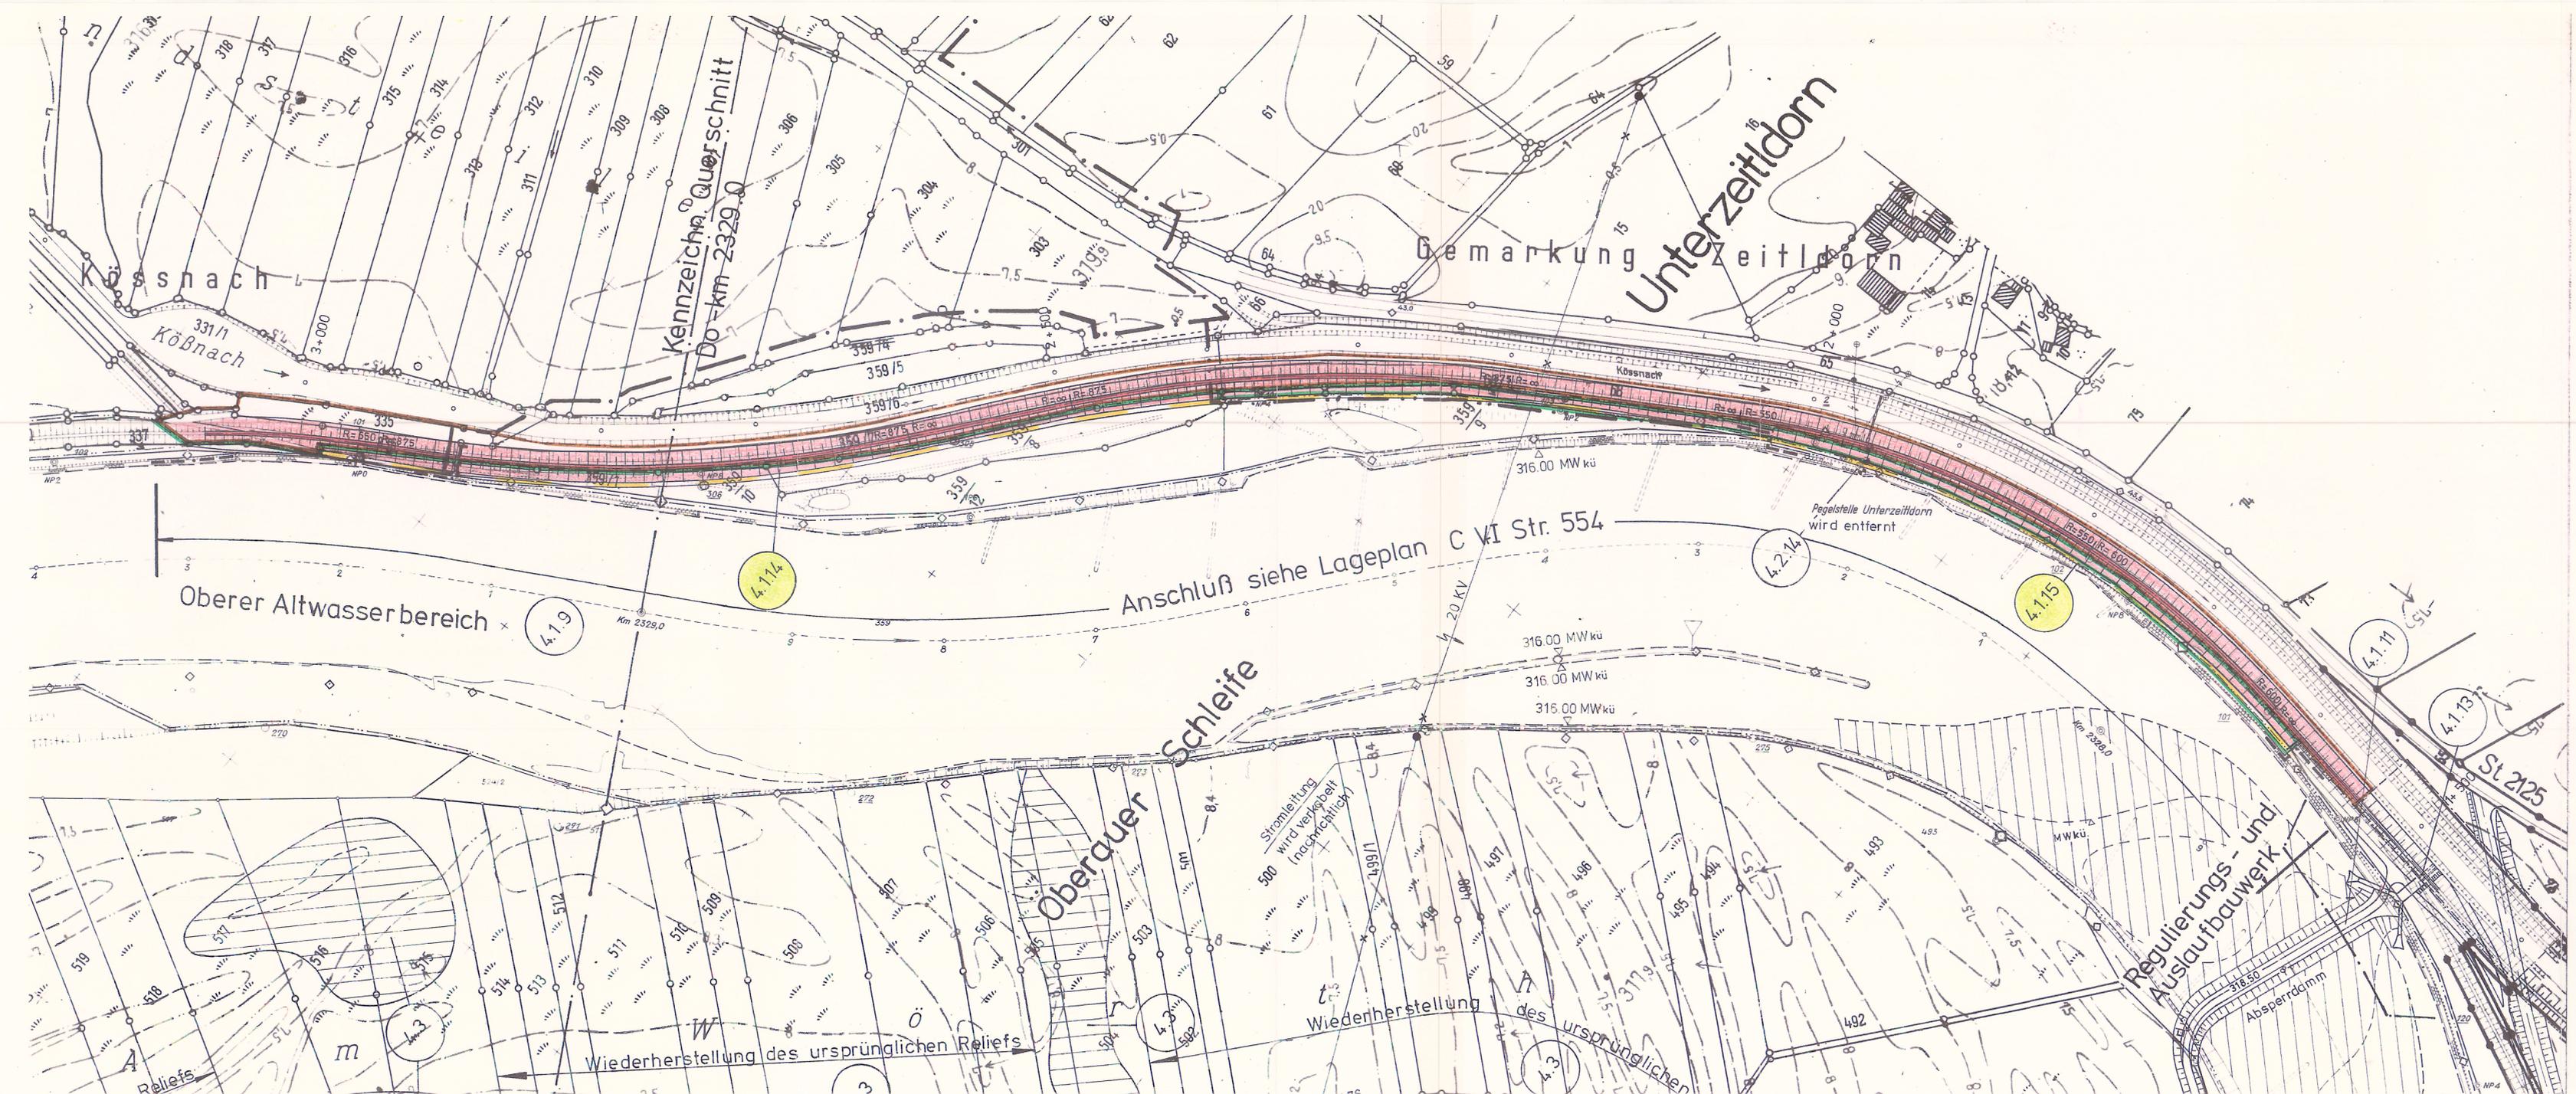

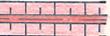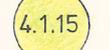-  HW - Deich
-  Unterhaltungstreifen
-  Erwerbsgrenze (sonst )
-  Anmietgrenze (sonst )
-  Ziffer im Bauwerksverzeichnis

<p>Stauhaltung Straubing Planfeststellungsverfahren - Teilabschnitt V</p> <h2 style="text-align: center;">Lageplan</h2> <p style="text-align: center;">HW-Deich Kößnachableiter - Oberauer Schleife</p>	
<p><b>NEUBAUAMT DONAUAUSBAU</b> Regensburg, den 12.12.1990</p>	
<p>bearb. 12.12.90 <i>Eck</i> gez. 12.12.90 <i>P. Gollh</i> gepr. 12.12.90 <i>IC</i></p>	<p>Maßstab: <b>1:2500</b></p>
<p>Ergänz a b c</p>	<p>Plannummer: <b>C VI Str. 554/1</b></p>

# Regelquerschnitt

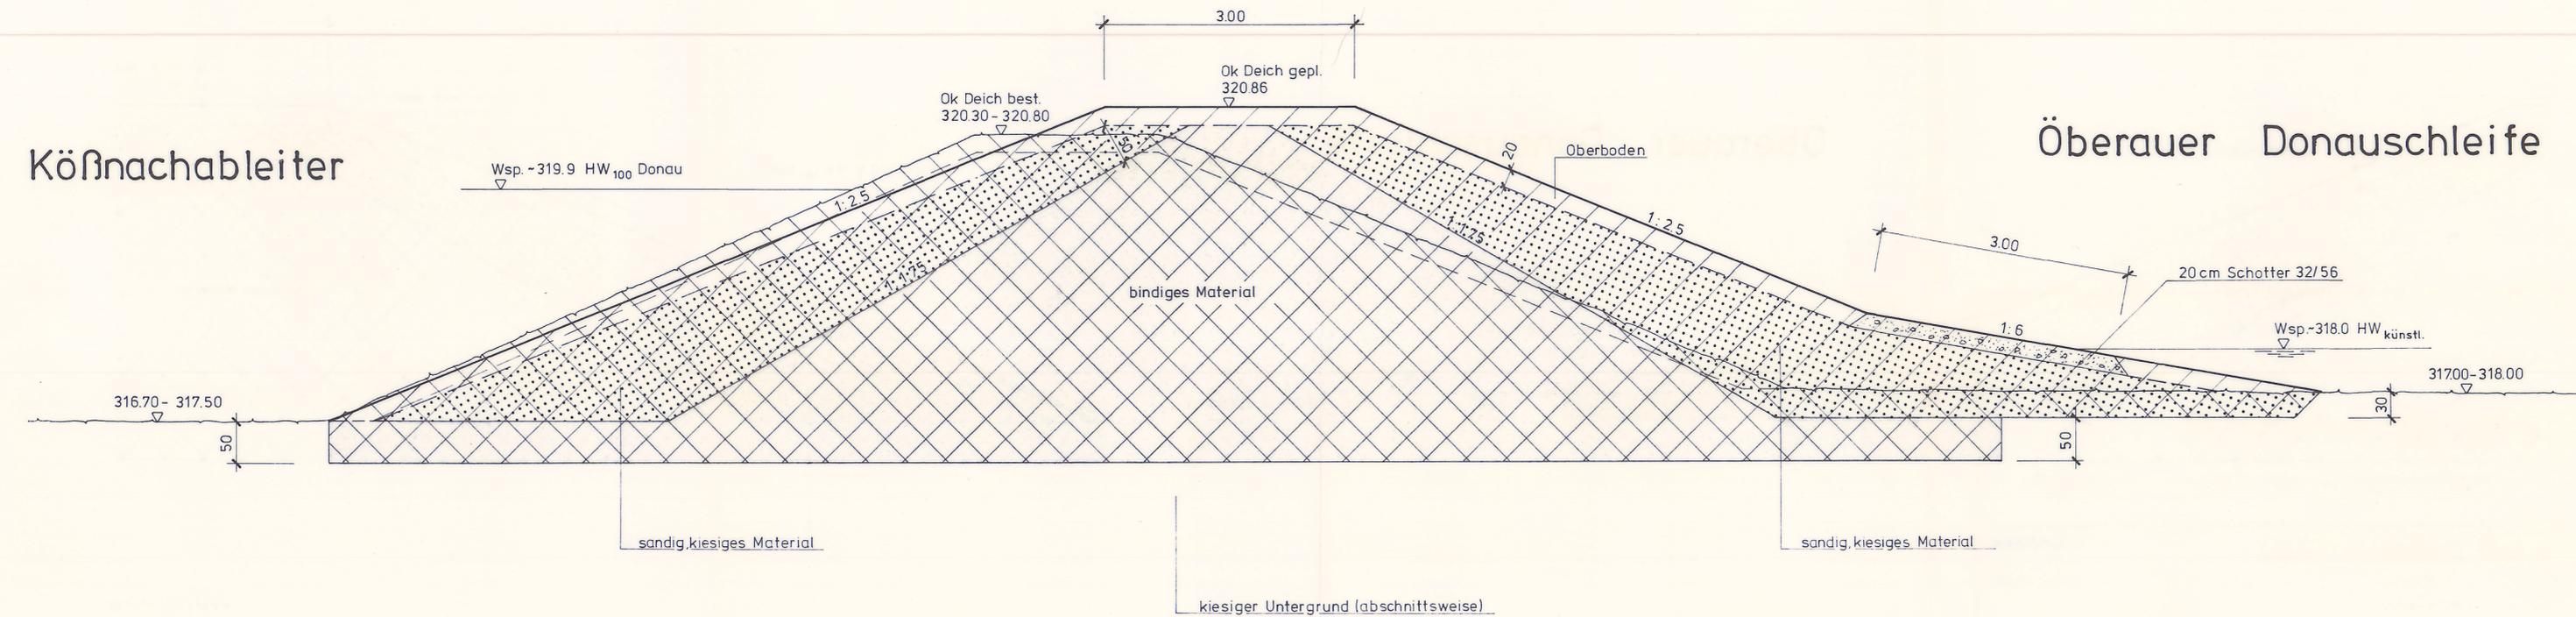

Planfestgestellt mit Beschluß der  
Wasser- und Schifffahrtsdirektion Süd  
vom 10.04.81.  
Az. A4-143.3-MDK/5

 Auftrag  
 Abtrag

Stauhaltung Straubing  
 Planfeststellungsverfahren-Teilabschnitt V  
**Regelquerschnitt**  
 HW-Deich Köfnachableiter- Überauer Schleife

**NEUBAUAMT DONAU AUSBAU**  
 Regensburg, den 12.12.1990

bearb. 16.11.90 *cm*  
 gez. 16.11.90 *R. Goll*  
 gepr. 16.11.90 *R. Goll*

Maßstab:  
 1:50

Ergänzung:  
 a  
 b  
 c

Plannummer:  
 C VI Str. 579/1

Zugehörige Pläne :

C IV Str. 3925  
 C IV Str. 3926  
 C IV Str. 3931  
 C IV Str. 3933

Für die Bauausführung

freigegeben


NEUBAUAMT DONAUHAUSBAU

Regensburg, den 13.7.93

*Jeulmus*

Aufgestellt NEUBAUAMT DONAUHAUSBAU	Unterschrift <i>Jeulmus</i>	Ambs <i>BD</i>
Regensburg, den 02.07.1993	<i>Jeulmus</i>	<i>Bipl. Ing.</i>
Sachgebiet P31	bearbeitet <i>B. de</i>	gezeichnet <i>Jeul</i>

Wasser- und Schifffahrtsdirektion Süd Wasser- und Schifffahrtsamt Regensburg									
Org.Einh.	B	Wa	Str	Kilometer	S	R	H	Z	Blatt
Objektbenennung	Stauhaltung Straubing								
Objektteil	Regulierungsbauwerk zur Köbfnach								
Einzelheit	Lageplan								
Änderungen - Anmerkungen:		12.07.93		Maßstab:		Entwurf Nr.:			
o) Pflaster WL-Nord				1:250		Blatt Nr. CIV Str 3932a			

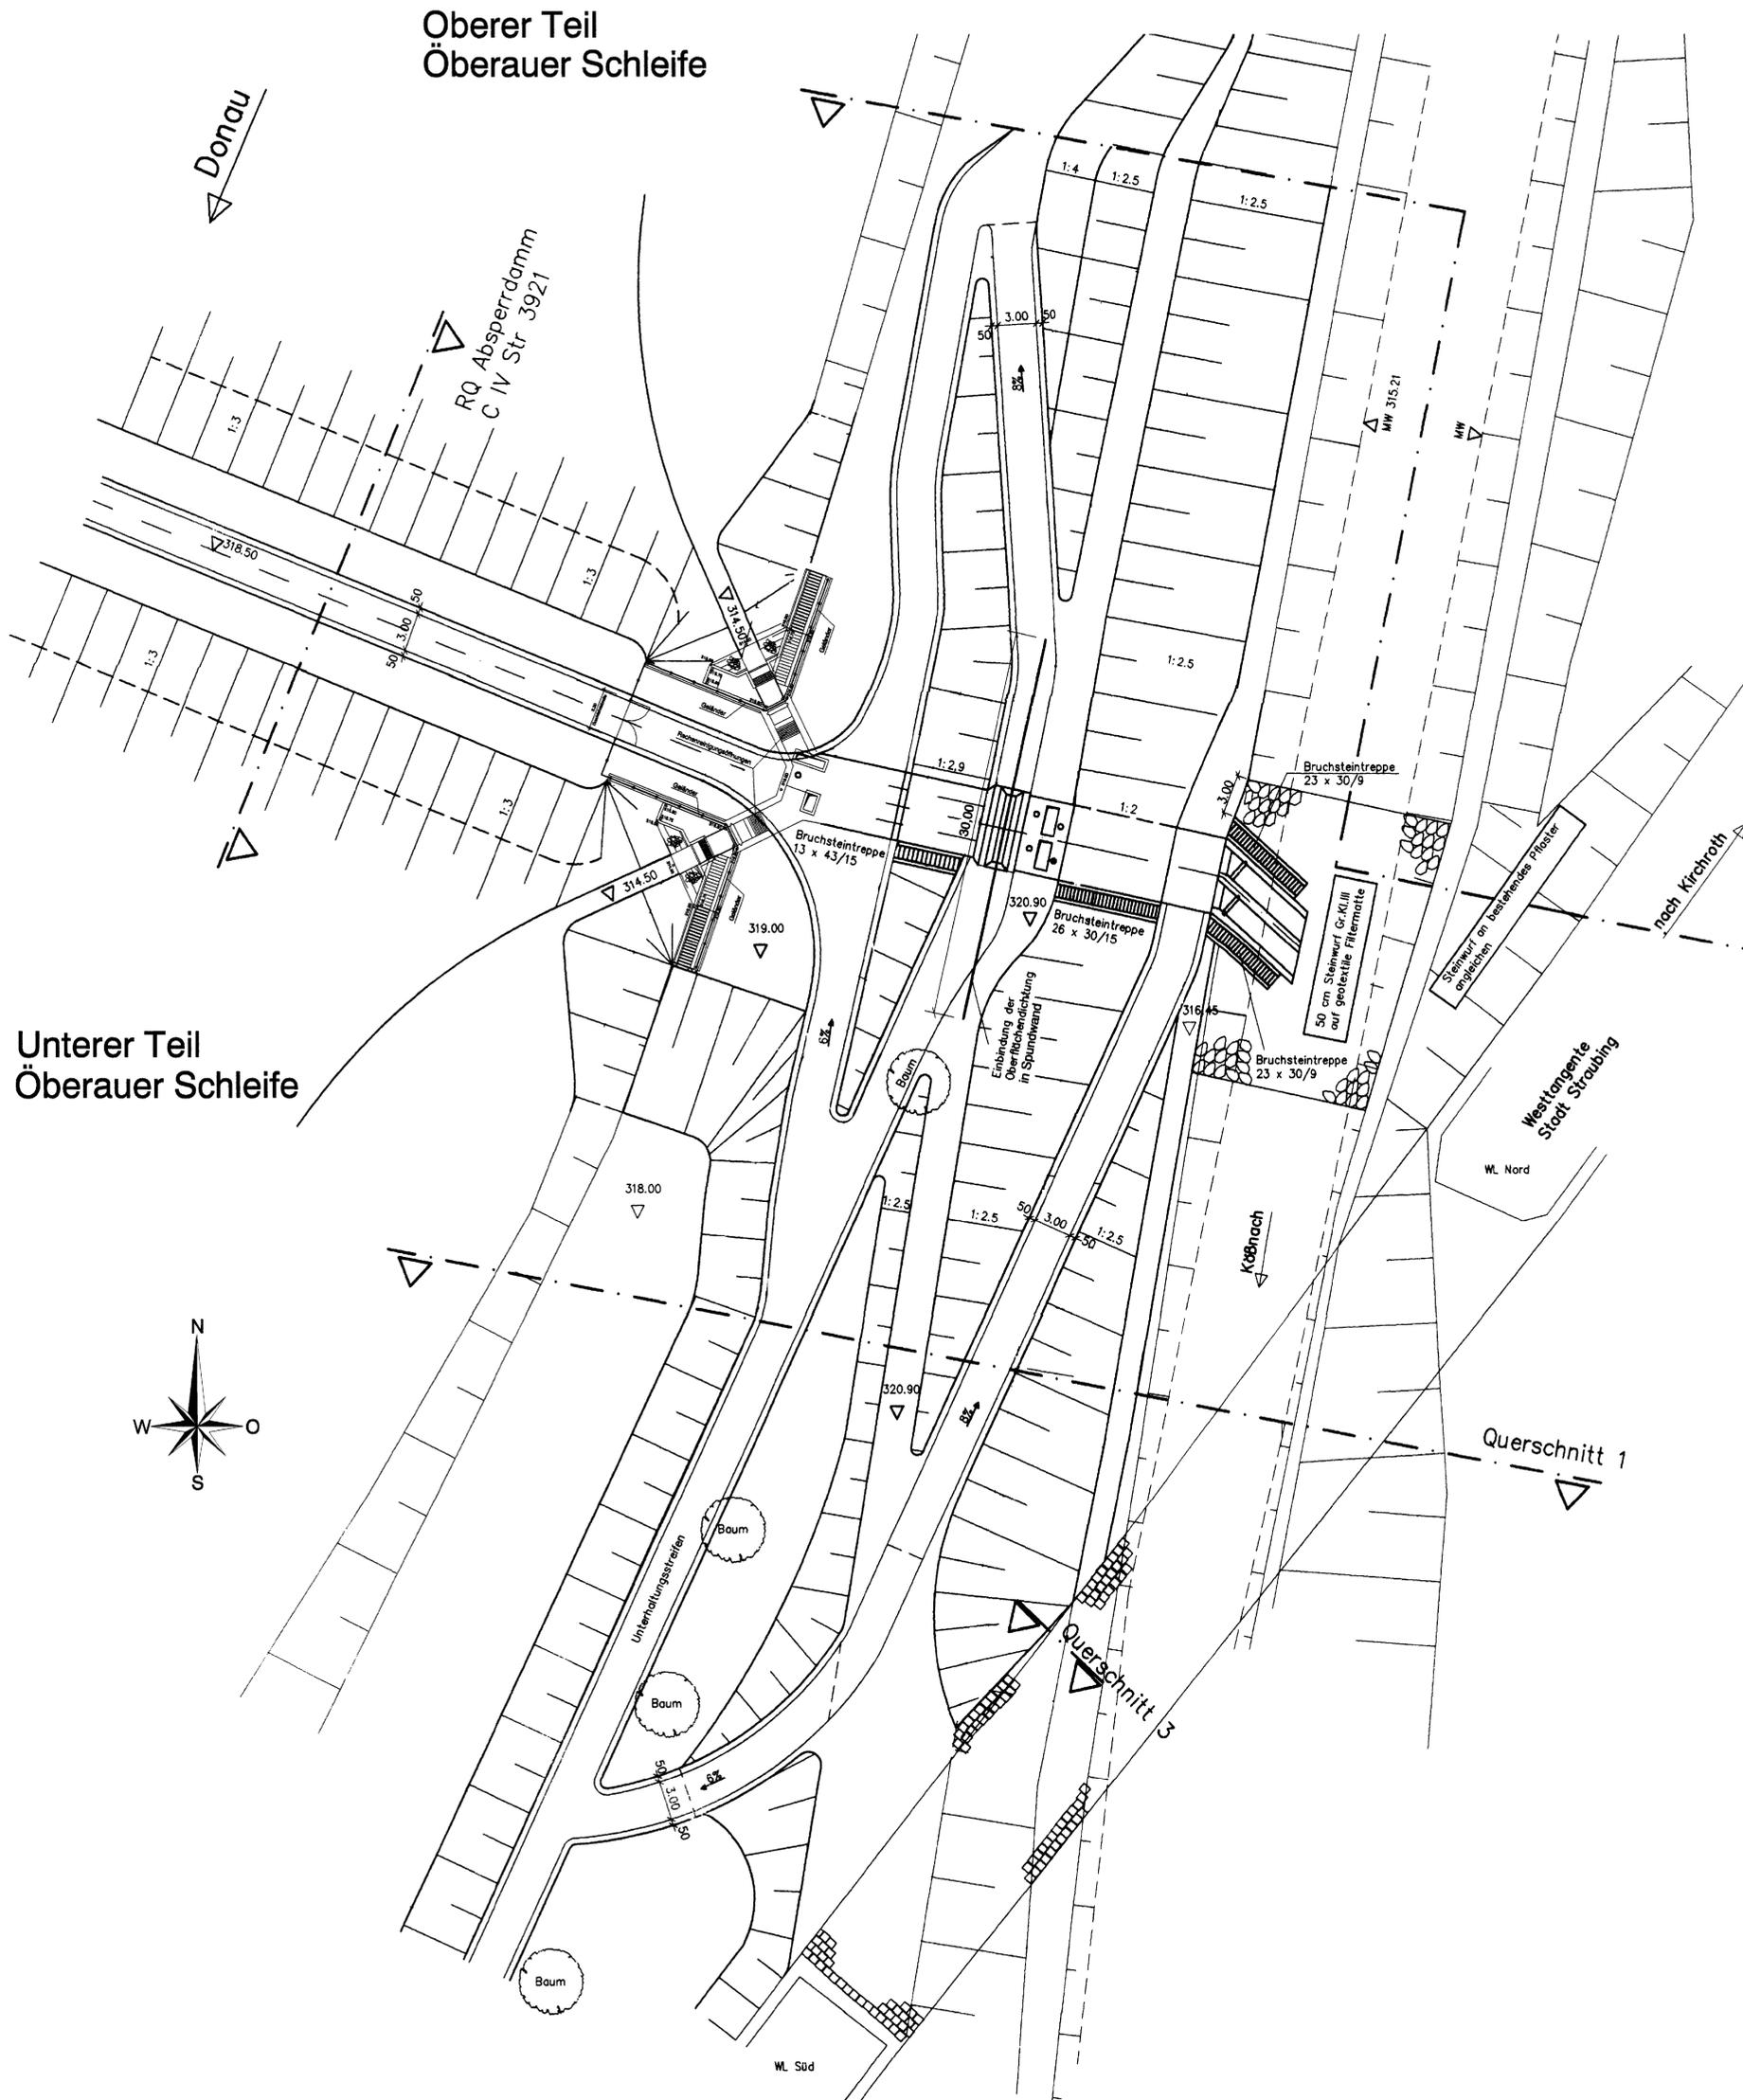

Querschnitt 2

Querschnitt 1

Querschnitt 3

**RMD Wasserstrassen**

Die Übereinstimmung mit der Ausführung wird bestätigt


Deggendorf, den 18.06.2007 *gez. Bachner* Dipl. Ing.

Unterschrift Funktionsbezeichnung

180607 S9\_1\_040\_1

BESTANDSPLAN									
Wasser- und Schifffahrtsdirektion Süd Wasser- und Schifffahrtsamt Regensburg									
Org.Einh.	B	Wa	Str	Kilometer	S	R	H	Z	Blatt
Objektbenennung:	Einleitungsbauwerk zur Köbfnach								
Objektteil:	Bauwerk								
Einzelheit:	Lageplan								
ObjektidentNr	Objekt-Teil	OB-ZK	Entwurf Nr.	Maßstab					
61147114101002	1101011	1	C IV Str 3932a	1:250					
Zeichnungs Nr. CIV Str 3932a									Blatt Nr. S9_1_041_1
Mikronummer									

**Schnitt 1 - 1** M = 1 : 100  
von Regulierungsbauwerk zur Köbfnach bis Brücke Westtangente

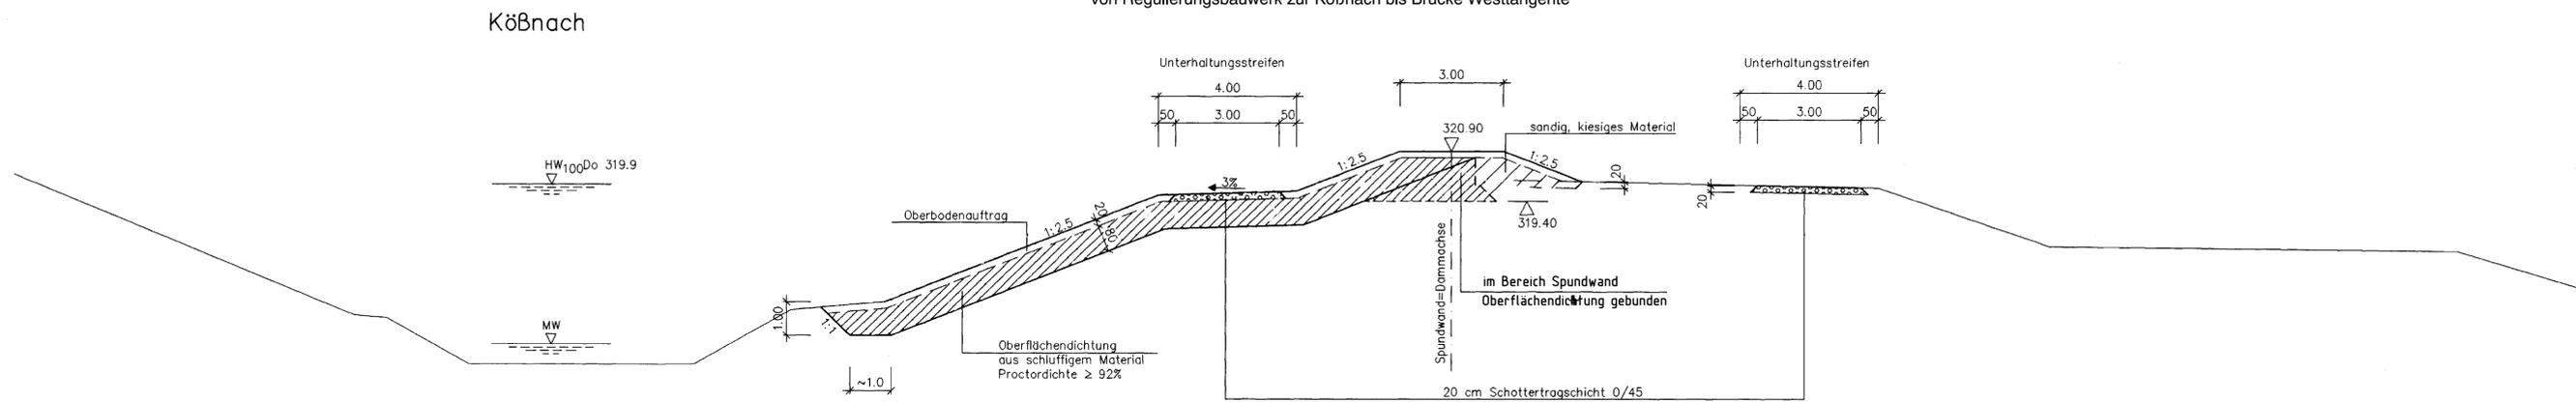

unterer Teil  
Oberauer Schleife



Aufgestellt NEUBAUAMT DONAUUSBAU	Unterschrift <i>Julius</i>	Amtsbezeichnung Dipl. Ing
Regensburg, den 13.7.93	bearbeitet <i>Sdl</i>	gezeichnet <i>Julius</i>
Sachgebiet P31		


- Auftrag
- Auftrag schluffiges Material

Für die Bauausführung  
freigegeben


NEUBAUAMT DONAUUSBAU  
Regensburg, den 13.7.93

*Julius*


**Schnitt 2 - 2** M = 1 : 100  
von Bauende bis Regulierungsbauwerk zur Köbfnach

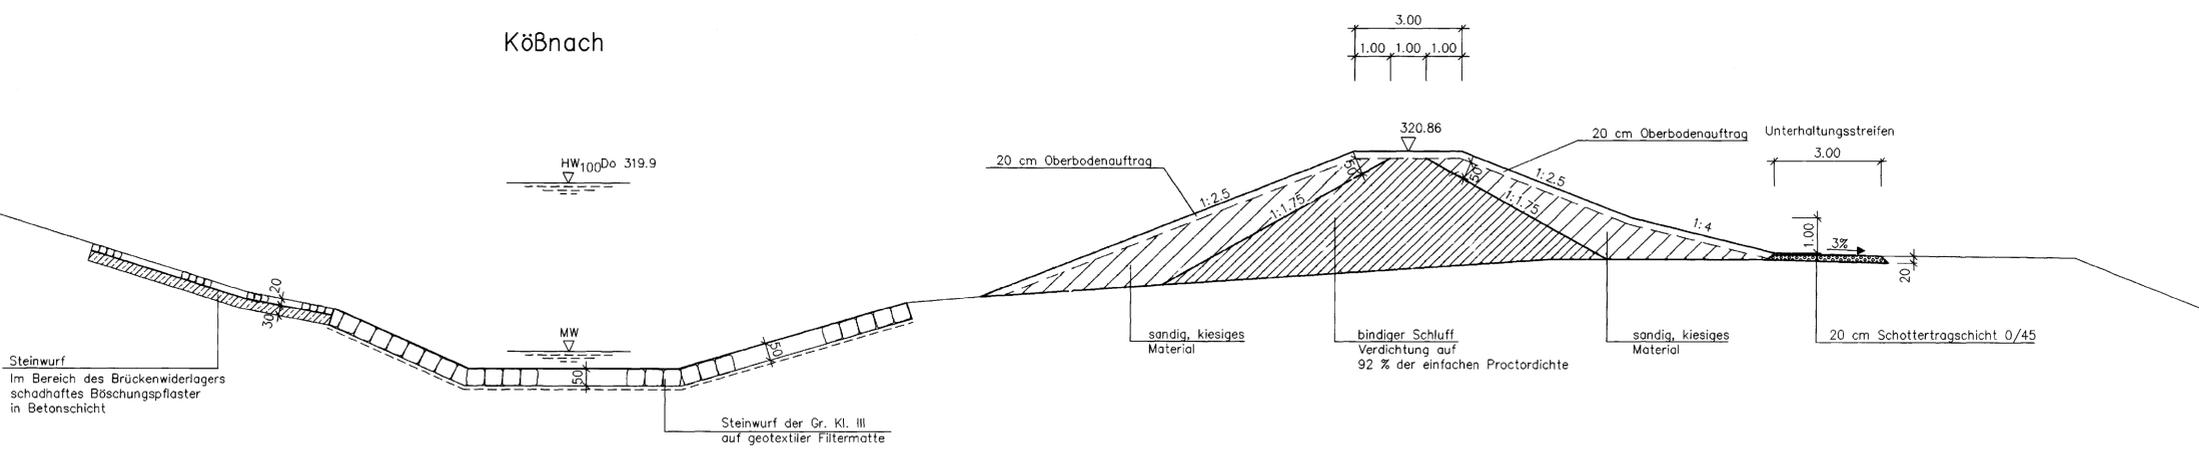

oberer Teil  
Oberauer Schleife

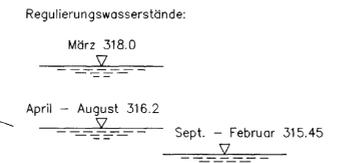

**Schnitt 3 - 3** M = 1 : 50  
Übergang vom Pflaster unter Köbfnachbrücke zur Oberflächendichtung Deich

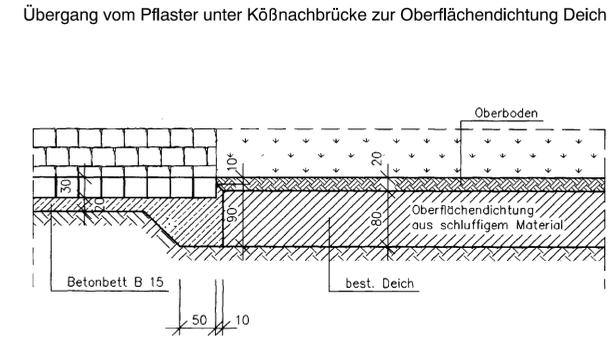

RMD Wasserstrassen

Die Übereinstimmung mit der Ausführung wird bestätigt


Deggendorf, den 18.06.2007

gez. Bachner Dipl. Ing.  
Unterschrift Funktionsbezeichnung

180607 S 9-1-041\_1

**BESTANDSPLAN**

Wasser- und Schifffahrtsdirektion Süd Wasser- und Schifffahrtsamt Regensburg																																						
OrgEin	BWaStr	Kilometer	S	Koordinaten																																		
AB	Nr	ZB		rechts			hoch																															
6	1	4	A	3	0	4	0	9	3	2	1	7	0	1	4	5	4	1	0	1	8	5	4	1	9	3	0	4										
Objektbenennung:		Einleitungsbauwerk zur Köbfnach																																				
Objektteil:		Bauwerk																																				
Einzelheit:		Deich Köbfnach Schnitte																																				
ObjektidentNr	Objekt-Teil	ZK	OB	Entwurf Nr	Mafstab																																	
6	1	4	7	1	4	0	0	2	1	0	0	1	1	1	1	100	1	100	1	100	1	100	1	100	1	100	1	100	1	100	1	100	1	100	1	100	1	100
Zeichnungs Nr		C IV Str 3933																																				
Blatt Nr		S 9-1-041_1																																				
Mikronummer																																						

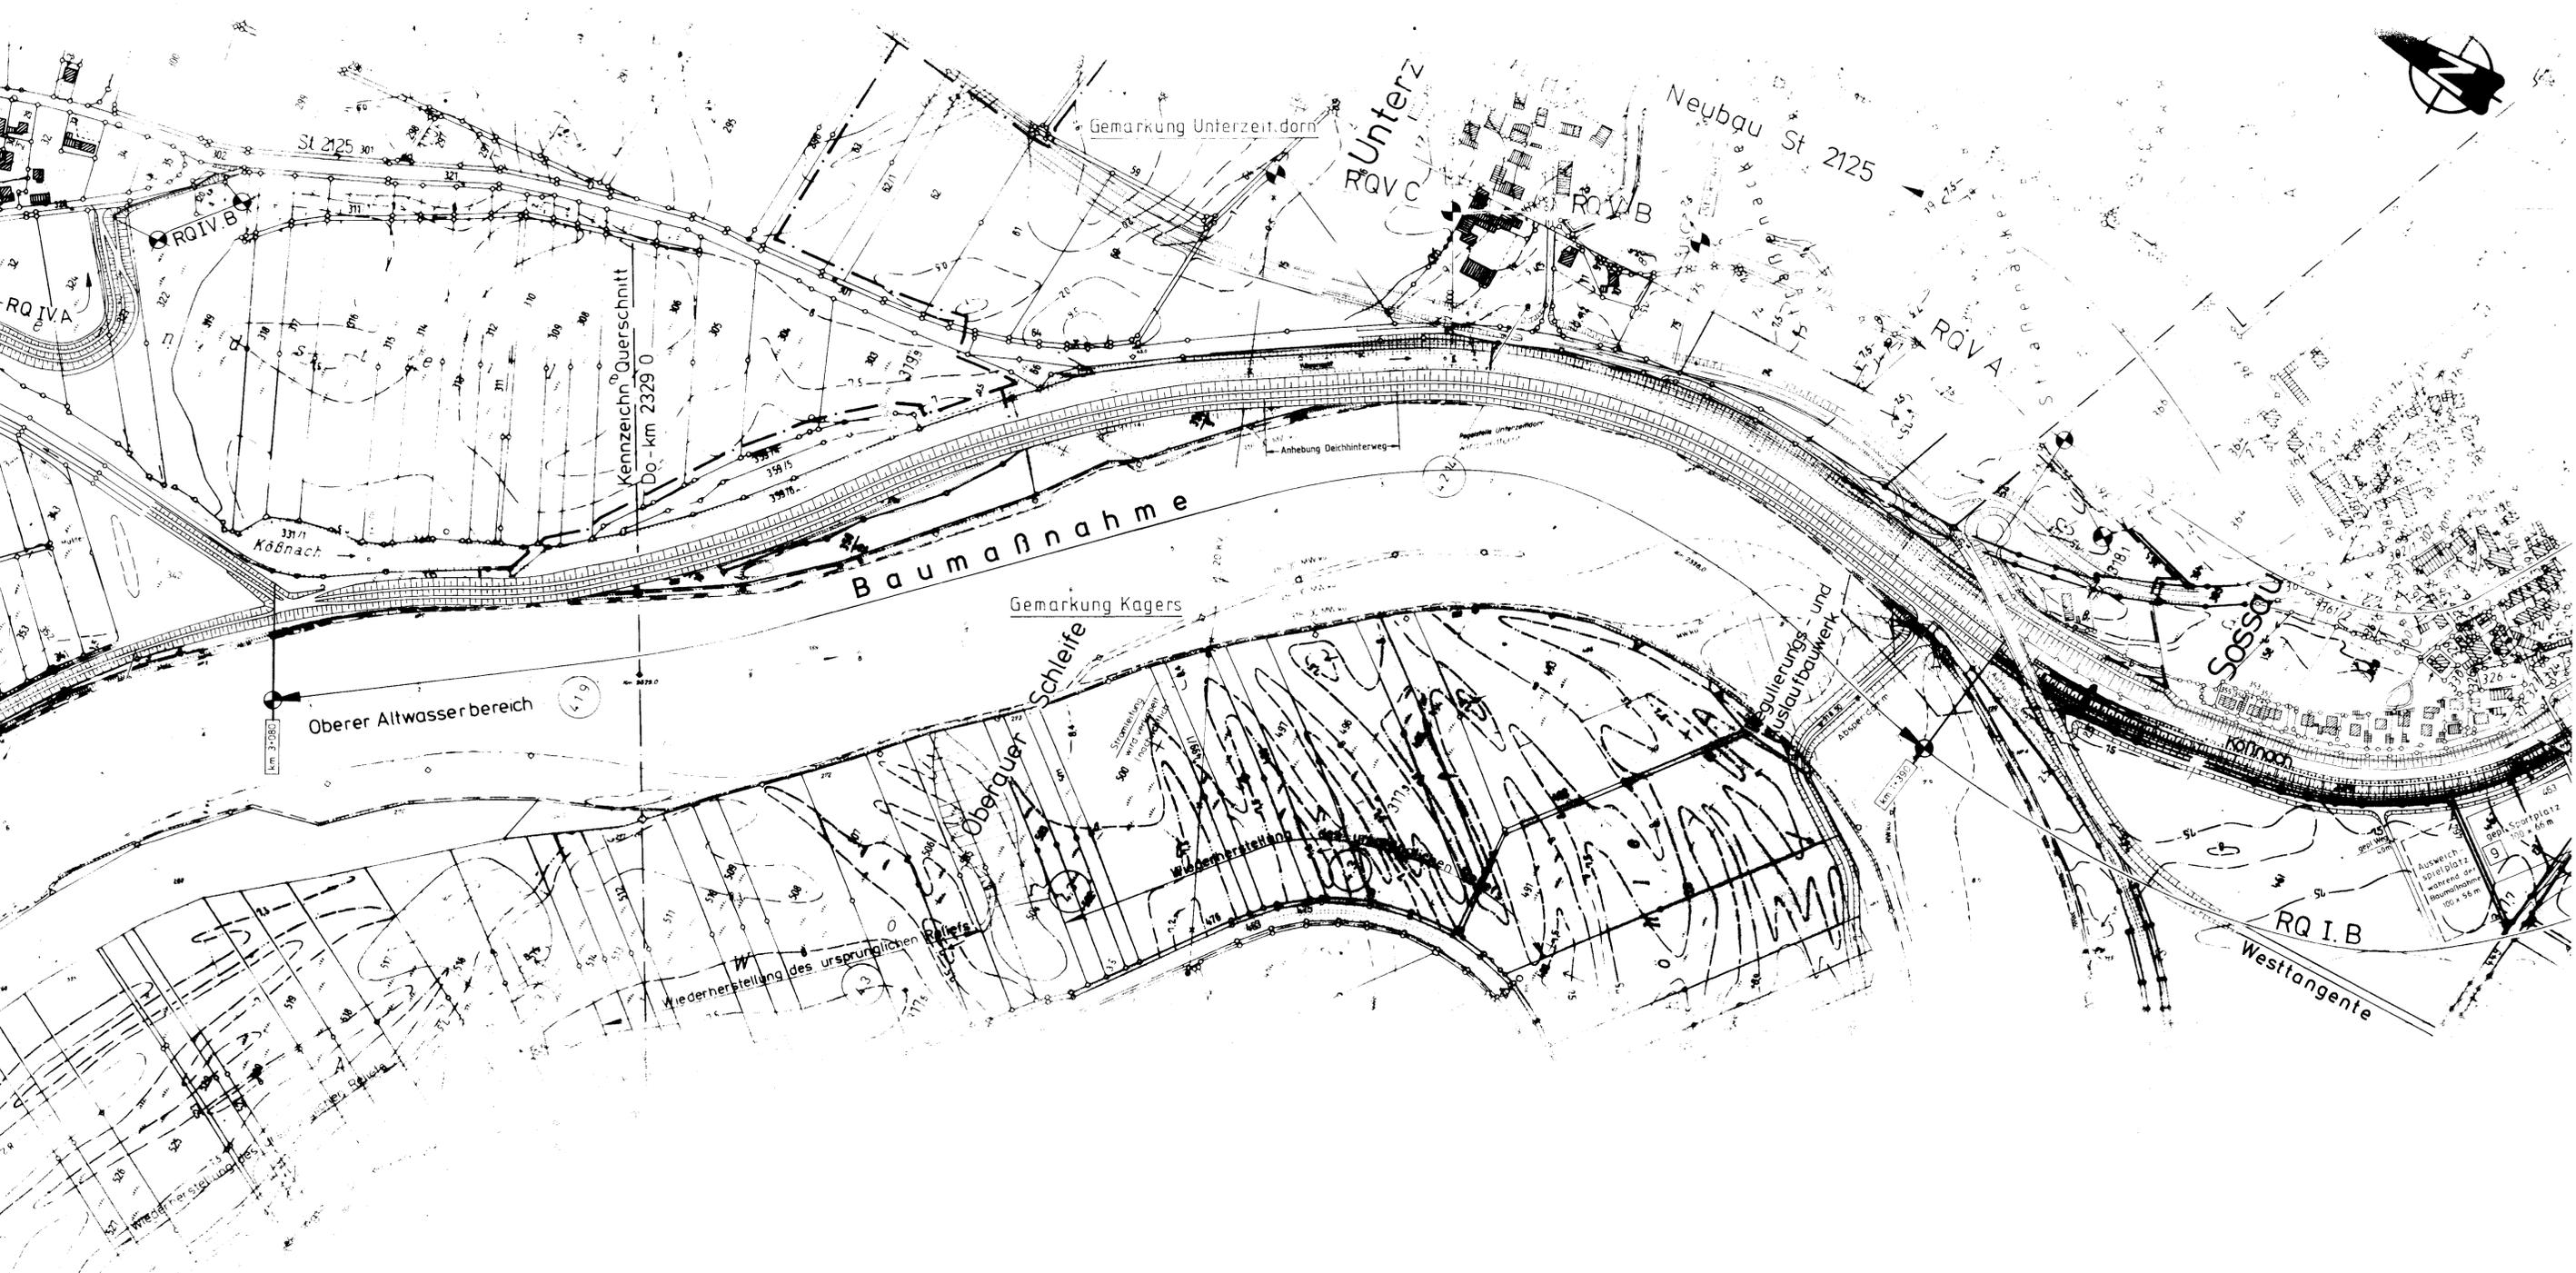

**Bestandsplan**

Baumaßnahme / Bauwerk ausgeführt in der Zeit vom  
**25.10.1995** bis **09.08.1996**

Für das Bauverzeichniss aufgenommen

**Bauwerksnummer: S3-3.1-0.1**


Deggendorf den **05.09.2002** Name **Schedlbauer / Lattinger**

Nr.	Art der Änderung	Datum	Name

<b>Gew. I / Donau;</b>		Blatte: <b>2</b>
HWS Pandorf-Bogen / BA.04 / Los 3		Plan-Nr: <b>L 2</b>
Köbnachbleiter - Oberauer Schleife		Maßstab: <b>1:2.500</b>
entworfen	<b>Mai 93</b>	<b>Menacher</b>
gezeichnet	<b>Mai 93</b>	<b>Siegel</b>
geprüft		
Wasserwirtschaftsamt Deggendorf		Deggendorf, 14.08.1995

Kößnachableiter


Öberauer Donauschleife

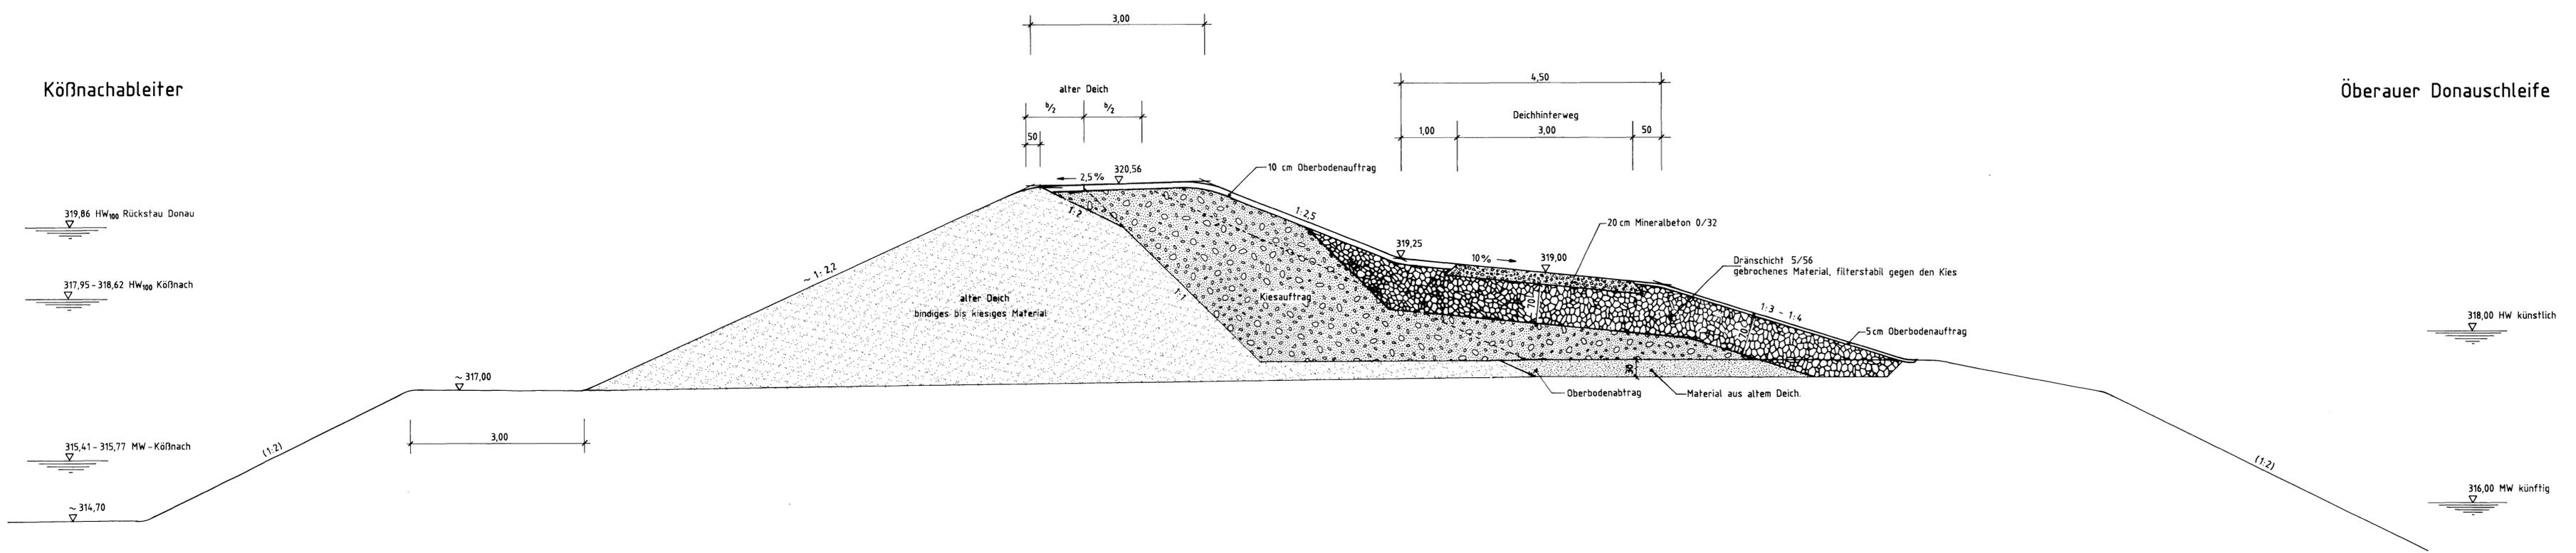

Bestandsplan			
Baumaßnahme / Bauwerk ausgeführt in der Zeit vom 25.10.1995 bis 09.08.1996			
In das Bauverzeichnis aufgenommen mit der/n			
Bauwerksnummer/n: S 3 - 3.1 - 2.1			
Deggendorf, den 05.09.2002		Name: Schedlbauer / Lallinger	
Nr.	Art der Änderung	Datum	Name

Gew I / Donau			
Hochwasserschutz Pondorf-Bogen / BA 04 / Los 3 Kößnachableiter - Öberauer Schleife			Anlage: 4
Regelquerschnitt			Plan-Nr.: RQ 1
Maßstab: 1:50			
aufgestellt	Juli 1995	Siegfried Liebl	Deggendorf, den Wasserwirtschaftsamt
gezeichnet	Juli 1995	R. Schedlbauer	
geprüft			

 Auftrag

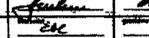Auftraggeber REGENBURG	VERBAULICHT DHAUVAUSBAU		
Regenburger Str. 93			
Objekt-Nr. 1			

Wasser- und Schifffahrtsdirektion Süd Wasser- und Schifffahrtsamt Regensburg	
Objekt-Nr.	1
Objektbezeichnung	Stauhaltung Straubing
Objekt-Nr.	1
Objektbezeichnung	Durchlässig Oberbau Regenerungsstrecke K
Einzelheit	Regelanschnitt Absperrdamm
Änderungs- / Bemerkungen:	28.12.93 p.d.
Blatt-Nr.	C IV Str. 3921a
Maßstab	1:100

**RMD Wasserstrassen**

310809 S9\_1\_086

### Bestandsplan

Wasser- und Schifffahrtsdirektion Süd  
Wasser- und Schifffahrtsamt Regensburg



OrgEin	AB	BWaStr	Kilometer	S	rechts	Koordinaten	hoch
6 1 4	A 3	0 4	0 1	3 4 7 0 0 0	1		

Objektbenennung **Gräben einschl. Durchlassanlagen, Straubing**


Objektteil

Einzelheit **Regelplan, Absperrdamm  
Polder Oberau, linkes Ufer**

Objektident-Nr.	Objekt-Teil	ZK	OB	Entwurf-Nr.	Maßstab
6 1 3	7 1 4 0 0 0 2		1	C IV Str 3921a	1 : 100
Zeichnung-Nr.					Blatt-Nr.
C IV Str 3921a					S9_1_086

Die Übereinstimmung mit der Ausführung wird bestätigt:

Datum	gez. Gerbig	Dipl.Ing.	DVFU-Index
31.08.2009			
Unterschrift, Funktionsbez.			

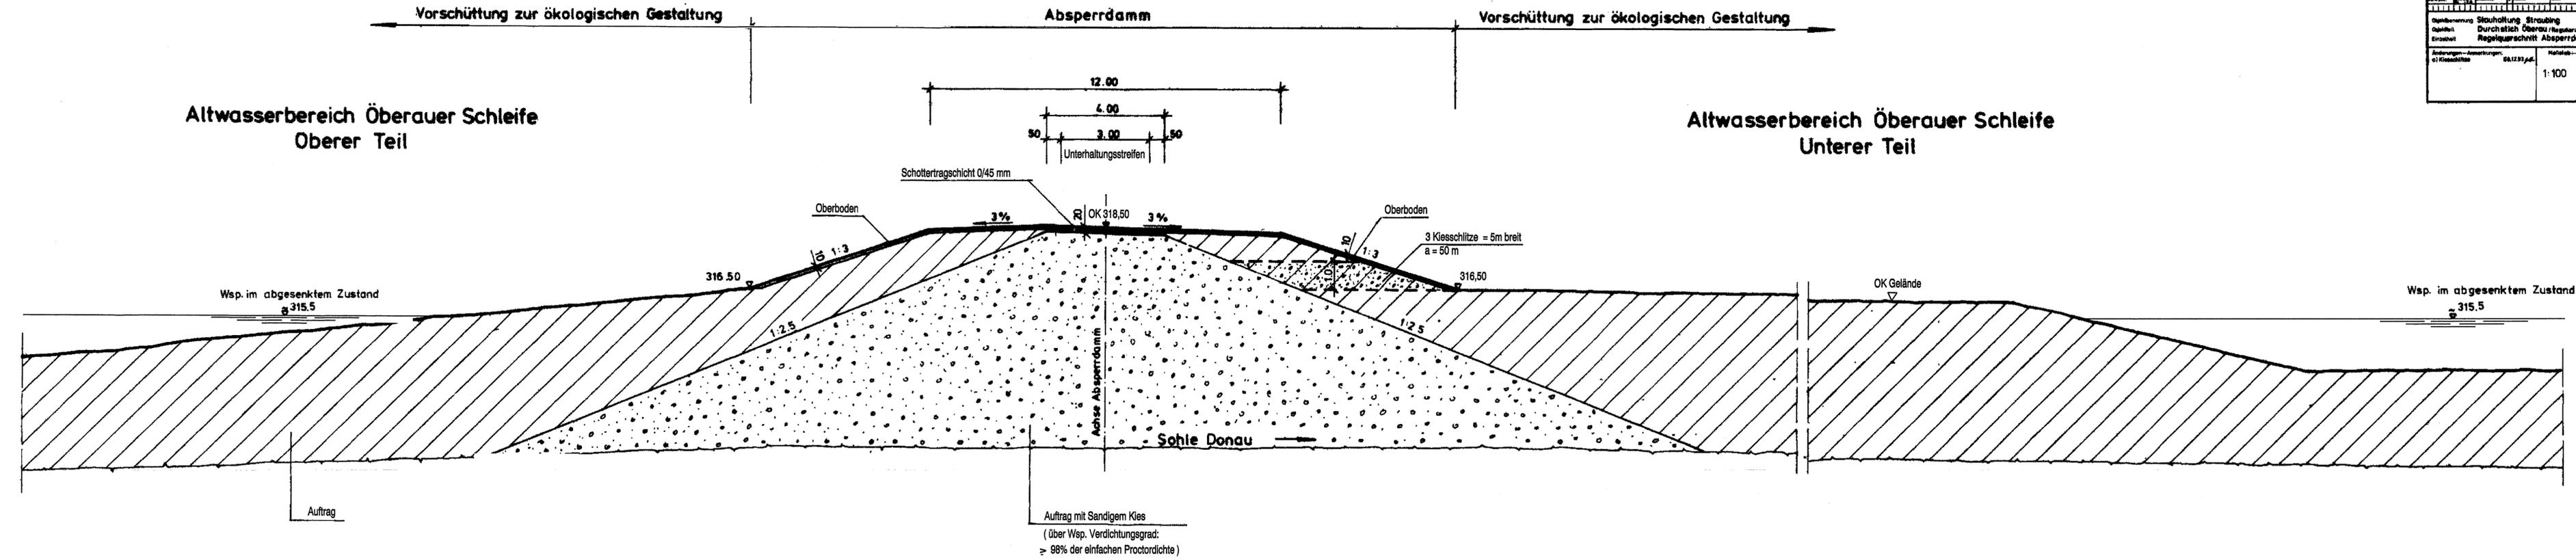

Vorschüttung zur ökologischen Gestaltung


Altwasserbereich Oberer Teil

Altwasserbereich Unterer Teil


Auftrag

Auftrag mit Sandigem Kies  
(über Wsp. Verdichtungsgrad:  
≥ 98% der einfachen Proctordichte)


### Variante WS

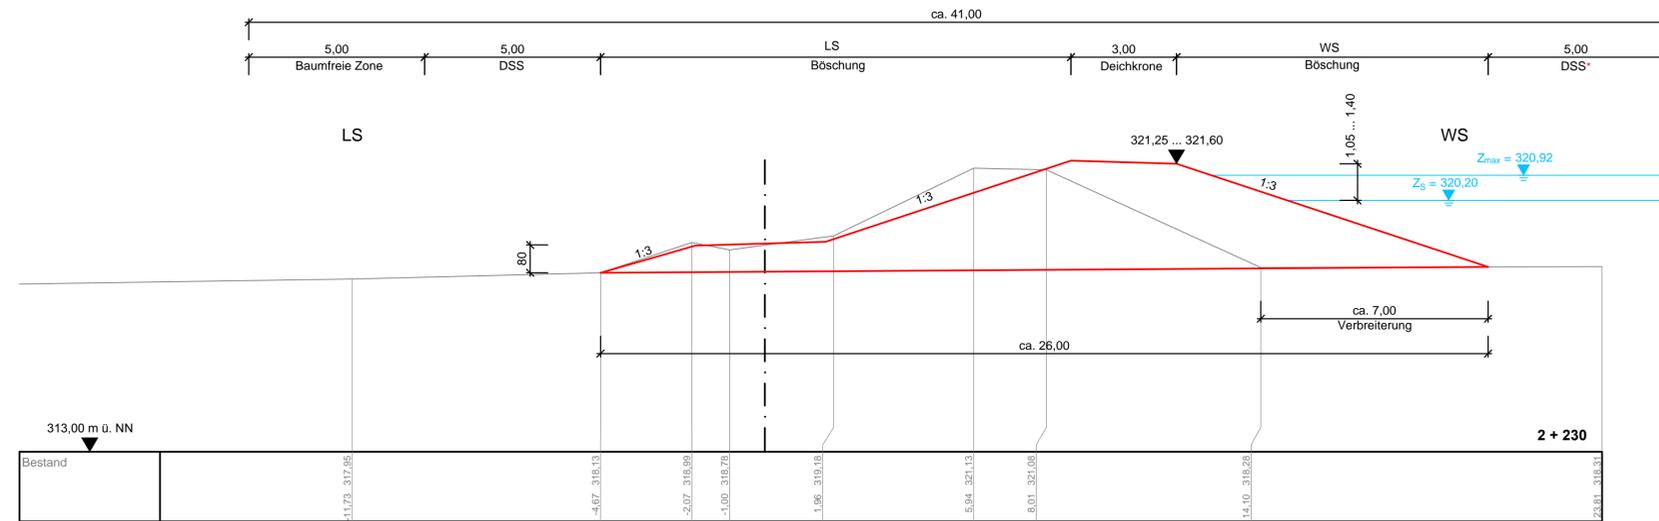


### Variante LS

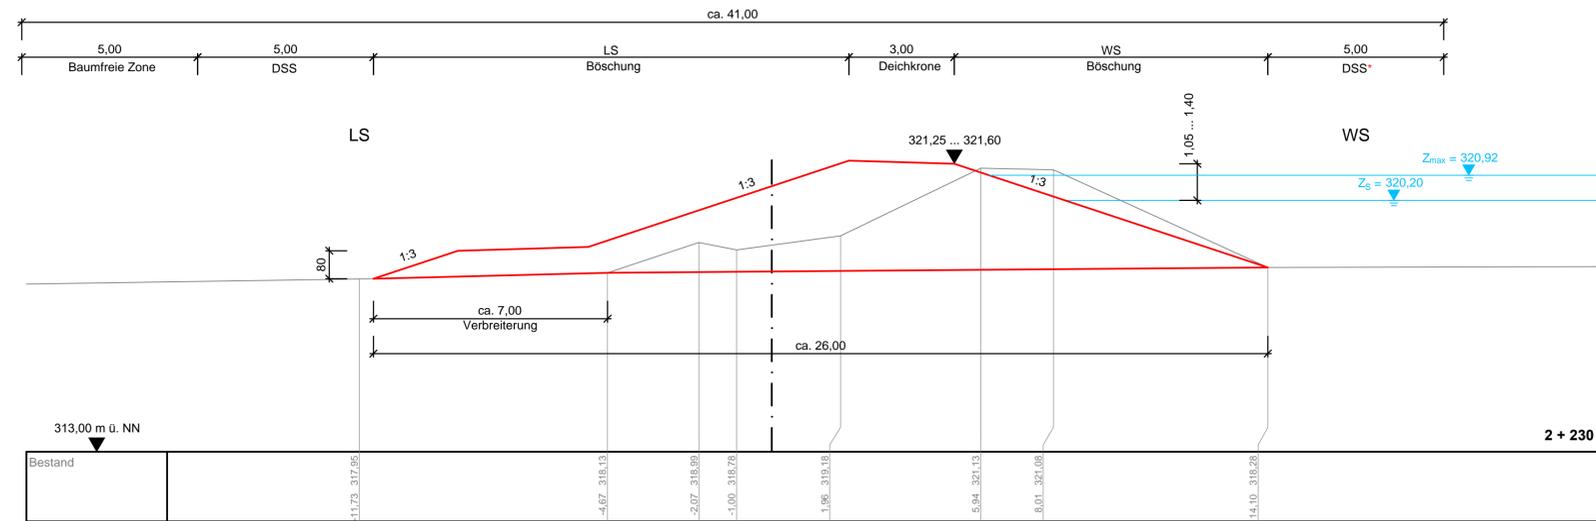

### Variante AC

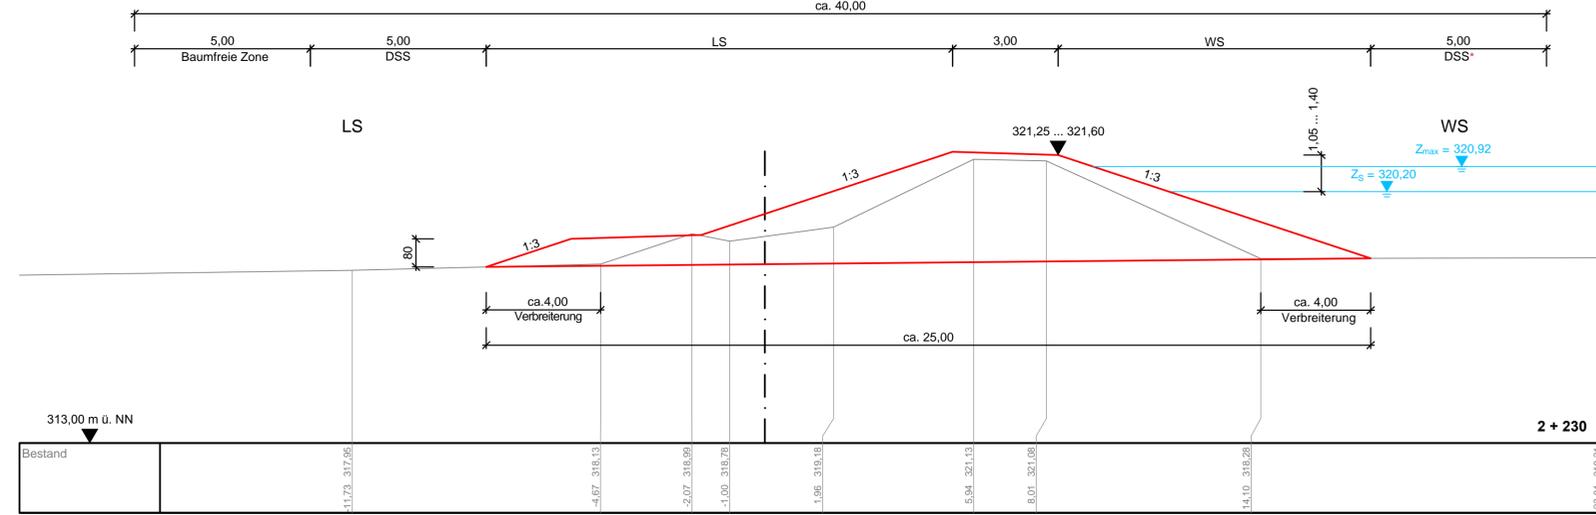

### Variante WEG

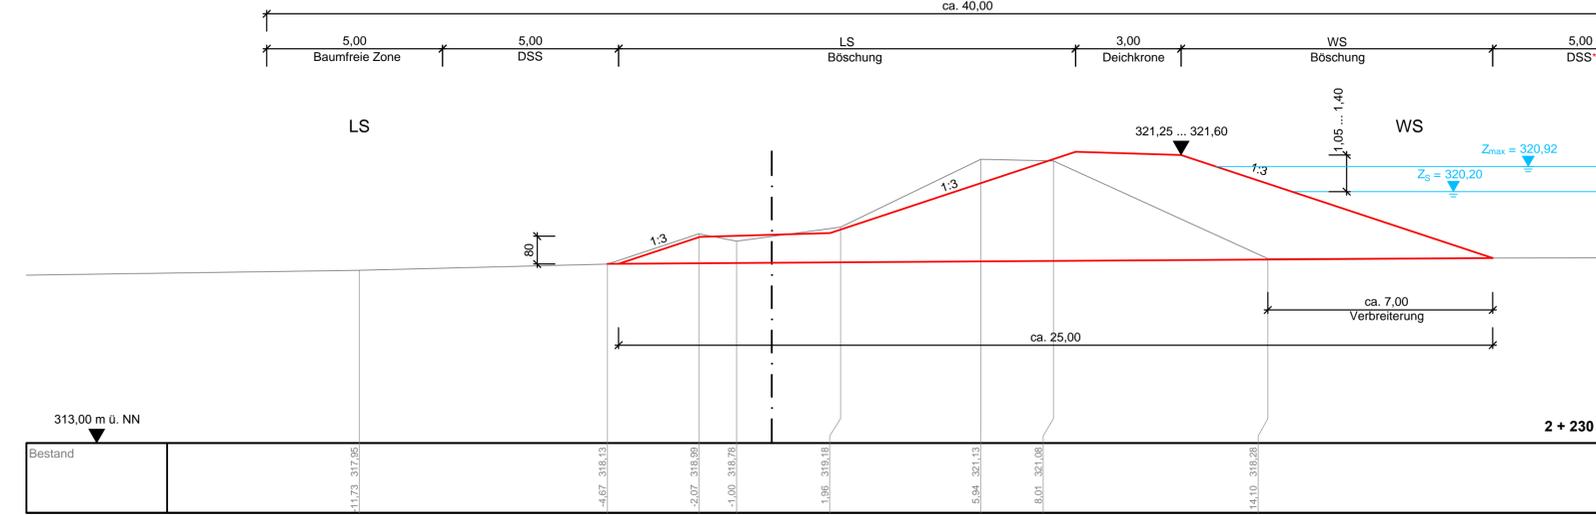

#### Legende

- $Z_S$  Stauziel HWR
- $Z_{max}$  maximaler Einstau Flutpolder
- DSS Deichschutzstreifen
- DSS\* zur Unterhaltung bei Erhalt des vorhandenen Baumbestandes




Gew. I  
Donau




Lagesystem: Landeskoordinatensystem DHDN90 (Gauß-Krüger-Koordinaten)  
Höhensystem: Landeshöhensystem DHHN12 (m ü. NN)

Index	Bemerkung	geänd. am	Name	gepr. am	Name
Vorhaben: 4441.2 Gew I/Donau Hochwasserrückhaltung Oberauer Schleife		Anlage: 9			
Vorhabensträger: Freistaat Bayern, WWA Deggendorf		Plan-Nr.: 1			
Landkreis: Straubing-Bogen/Stadt Straubing		Schutzvermerk/Dateiname: ANL_09_OP_ALLE_DA.DWG			
Gemeinde: Stadt Straubing/Kirchroth/Atting		Vorhabenskennzeichen (WAL):*			
Maßstab: 1:100	Regelquerschnitte zur Deichverbreiterung	entw.:	Biebach		
		gez.:	Biebach/Thisis		
		gepr.:	Biebach		
Ingenieurgesellschaft Lähmeyer Hydroprojekt - Lähmeyer München - Büro Prof. Kagerer Hochwasserrückhaltung Oberauer Schleife c/o Lähmeyer Hydroprojekt GmbH, Riednerstraße 18, 99427 Weimar		Wasserwirtschaftsamt Deggendorf Deltestraße 20 94469 Deggendorf		Vorhabensträger	
Entwurfsverfasser		Datum		Unterschrift Entwurfsverfasser	
		Datum		Unterschrift Vorhabensträger	


### Variante G1 - LS und WS mit 1:3

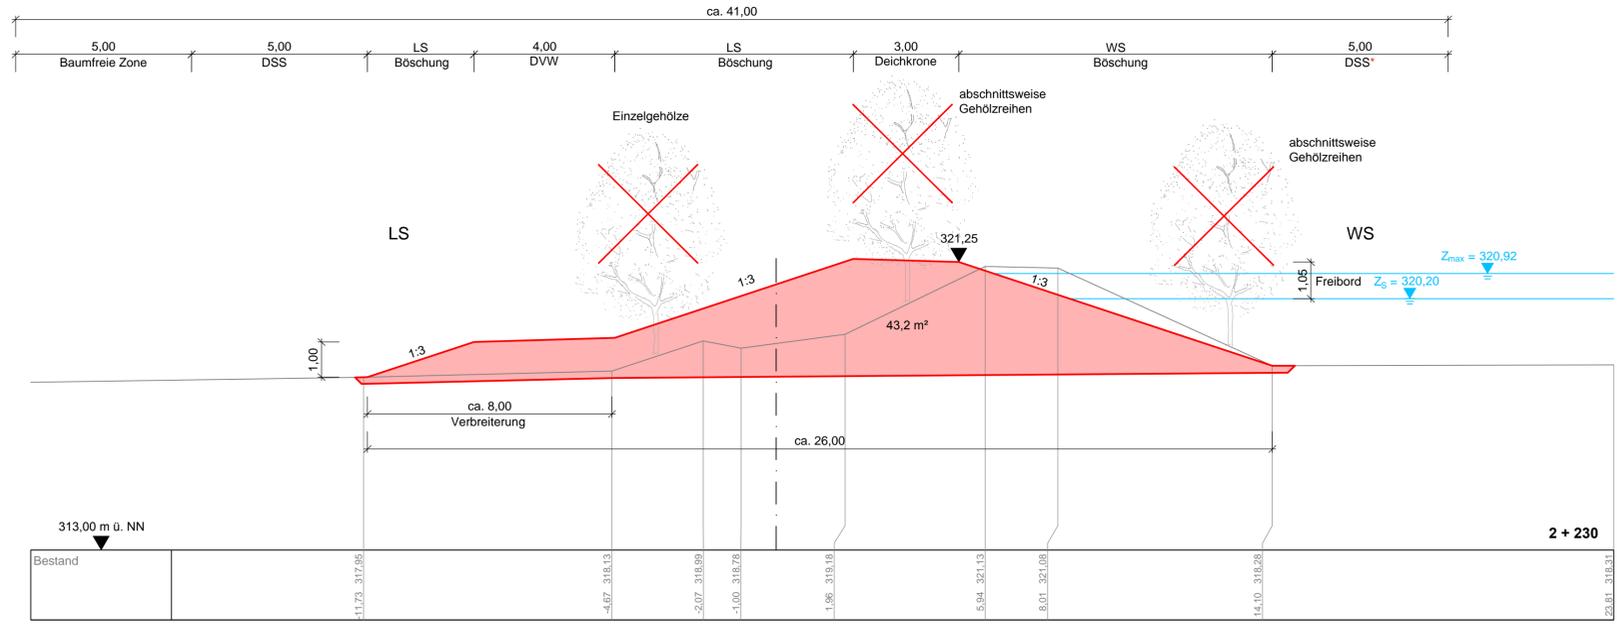


### Variante G3 - LS und WS mit 1:2,5

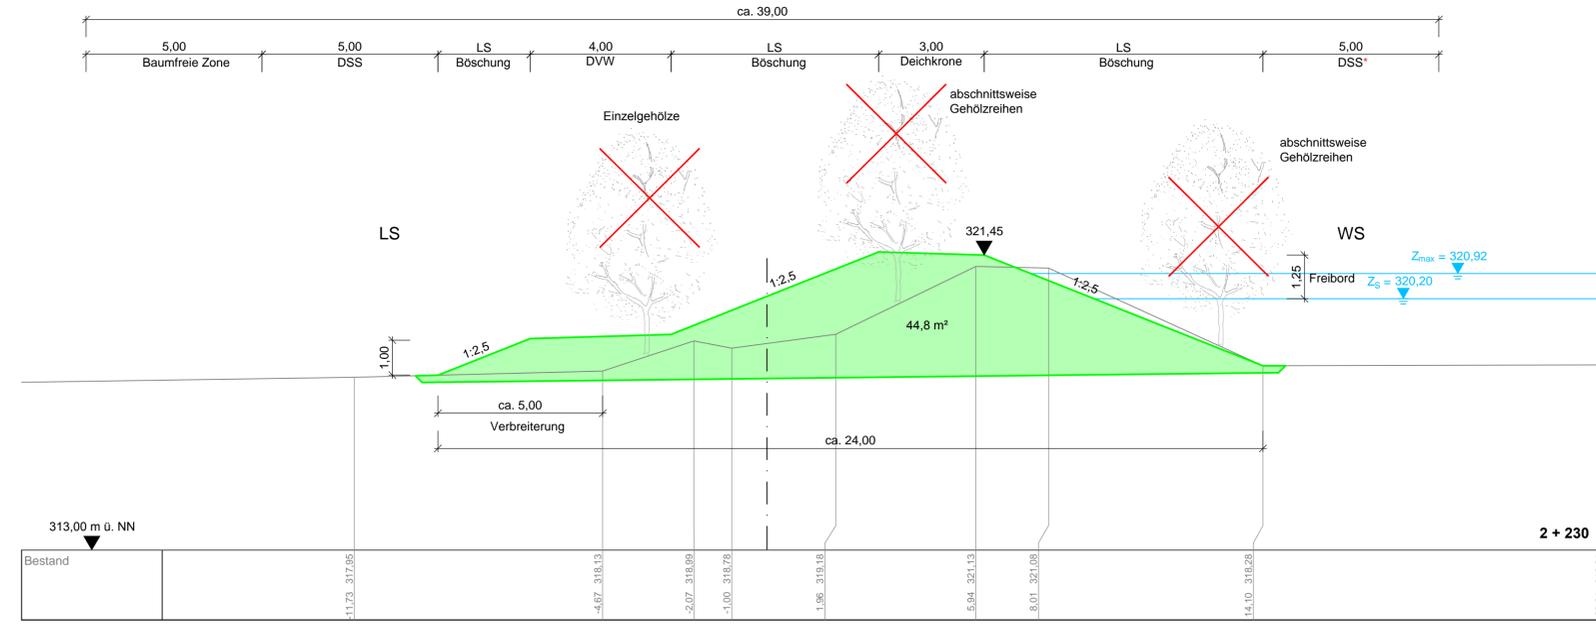

### Variante G2 - LS mit 1:2,5 und WS mit 1:3

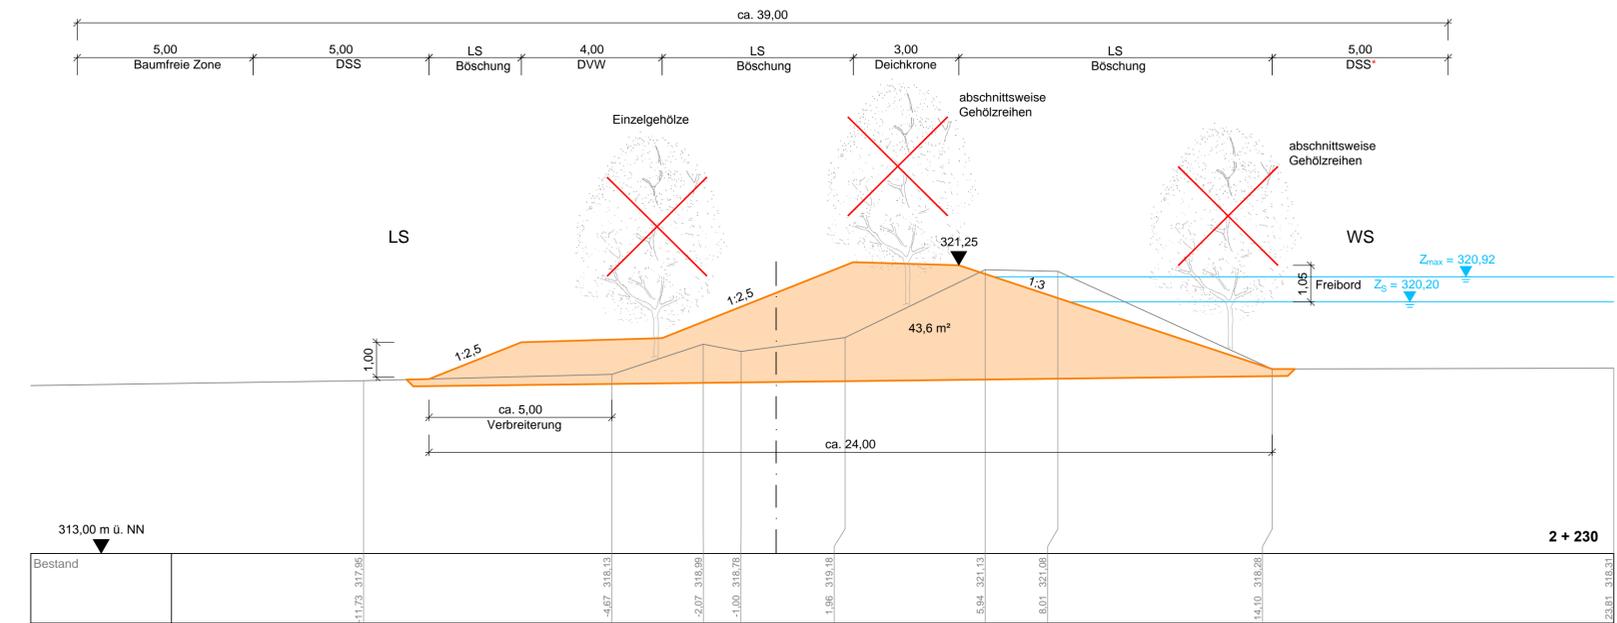

### Variante G9 - LS mit 1:2,5 und Erhalt der Bestandsböschungen WS

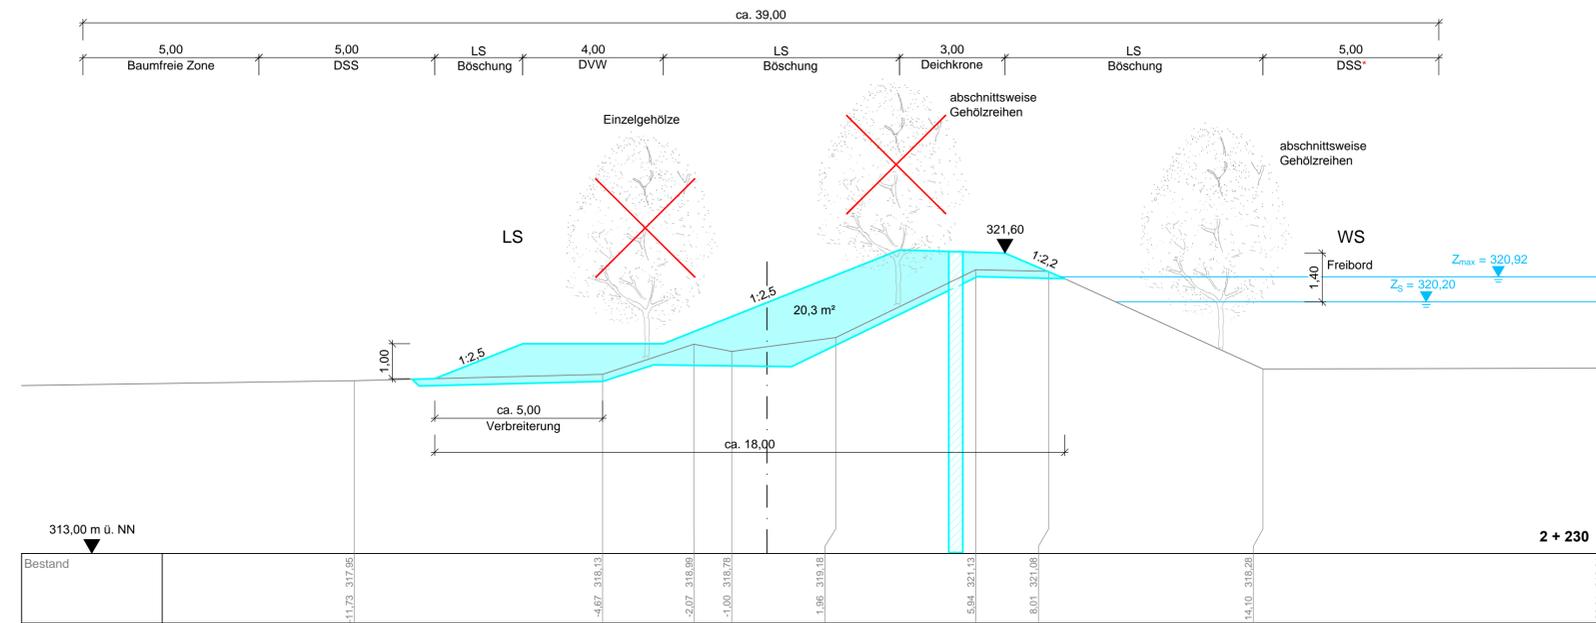

ehemaliger linker Donaudeich zwischen Deich-km 0+000 und 2+800 (Einzelgehölze)

- Variante G1: Basisvariante beidseitig 1:3
- Variante G2: 1:2,5 und 1:3
- Variante G3: beidseitig 1:2,5
- Variante G9: 1:2,5 und Bestandsneigung
- $Z_s$  Stauziel HWR
- $Z_{max}$  maximaler Einstau Flutpolder
- DSS Deichschutzbereich
- DSS\* zur Unterhaltung bei Erhalt des vorhandenen Baumbestandes
- X Rodung




WS : Wasserseite  
LS : Landseite



Lagesystem: Landeskoordinatensystem DHDN90 (Gauß-Krüger-Koordinaten)  
Höhensystem: Landeshöhensystem DHHN12 (m ü. NN)


Index	Bemerkung	geänd. am	Name	gepr. am	Name
Vorhaben: 4441.2 Gew I/Donau Hochwasserrückhaltung Oberauer Schleife		Anlage: 10			
Vorhabensträger: Freistaat Bayern, WWA Deggendorf		Plan-Nr.: 1			
Landkreis: Straubing-Bogen/Stadt Straubing		Schutzvermerk/Dateiname: ANL_10_1_QP_DA.DWG			
Gemeinde: Stadt Straubing/Kirchroth/Atting		Vorhabenskennzeichen (WAL):			
Maßstab: 1:100	Regelquerschnitte zur Deichgeometrie Deichabschnitt 1 - Deich-km 2+230	entw.:			
		gez.:			
		gepr.:			
Ingenieurgesellschaft Lähmeyer Hydroprojekt - Lähmeyer München - Büro Prof. Kagerer Hochwasserrückhaltung Oberauer Schleife c/o Lähmeyer Hydroprojekt GmbH, Riednerstraße 18, 99427 Weimar			Wasserwirtschaftsamt Deggendorf Deltensstraße 20 94469 Deggendorf		
Entwurfsverfasser			Vorhabensträger		
Datum			Datum		
Unterschrift Entwurfsverfasser			Unterschrift Vorhabensträger		

Variante G3 - beidseitig 1:2,5

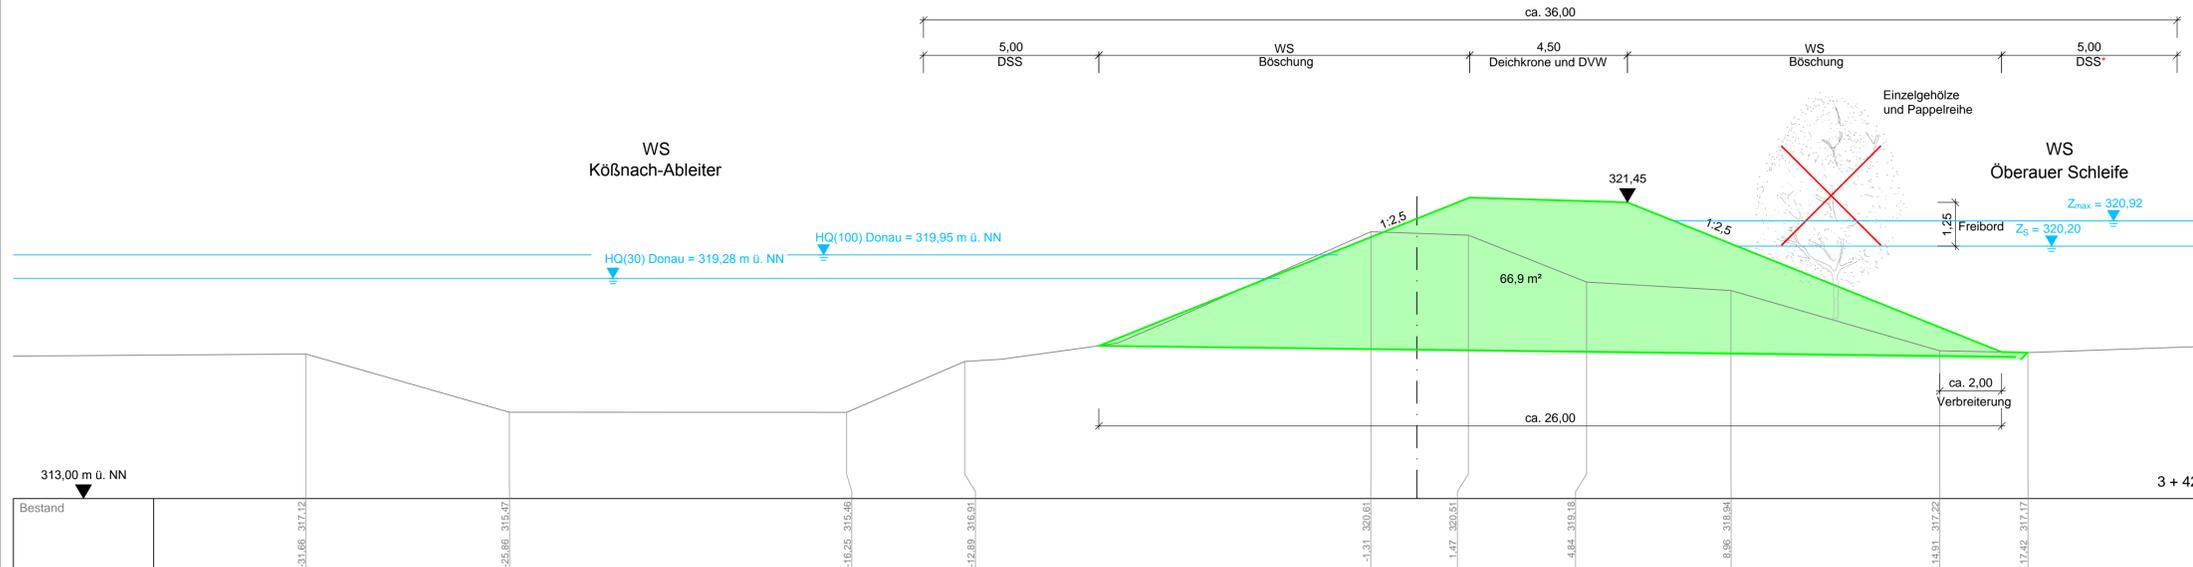

ehemaliger linker Donaudeich zwischen Deich-km 2+800 und 4+000 (Einzelgehölze)


Variante G5 - WS ÖS mit 1:3 und Erhalt Bestandsböschungen WS KA

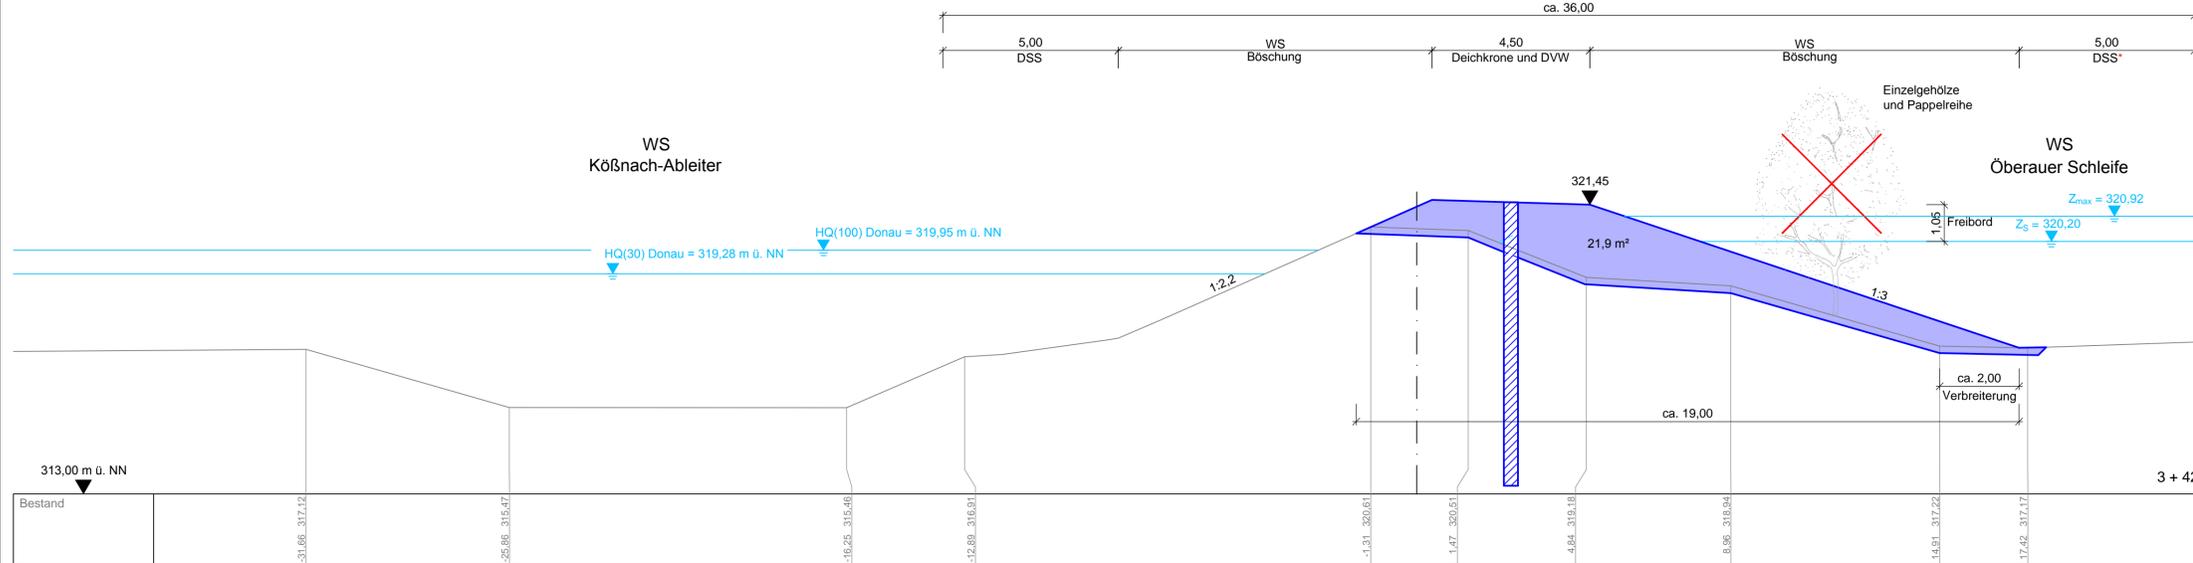

- Variante G3: beidseitig 1:2,5
- Variante G5: WS KA Bestand
- WS ÖS 1:3
- Variante G6: WS KA Bestand
- WS ÖS 1:2,5
- $Z_s$  Stauziel HWR
- $Z_{max}$  maximaler Einstau Flutpolder
- DSS Deichschutzstreifen
- DSS\* zur Unterhaltung bei Erhalt des vorhandenen Baumbestandes
- ✗ Rodung



Variante G6 - WS ÖS mit 1:2,5 und Erhalt Bestandsböschungen WS KA

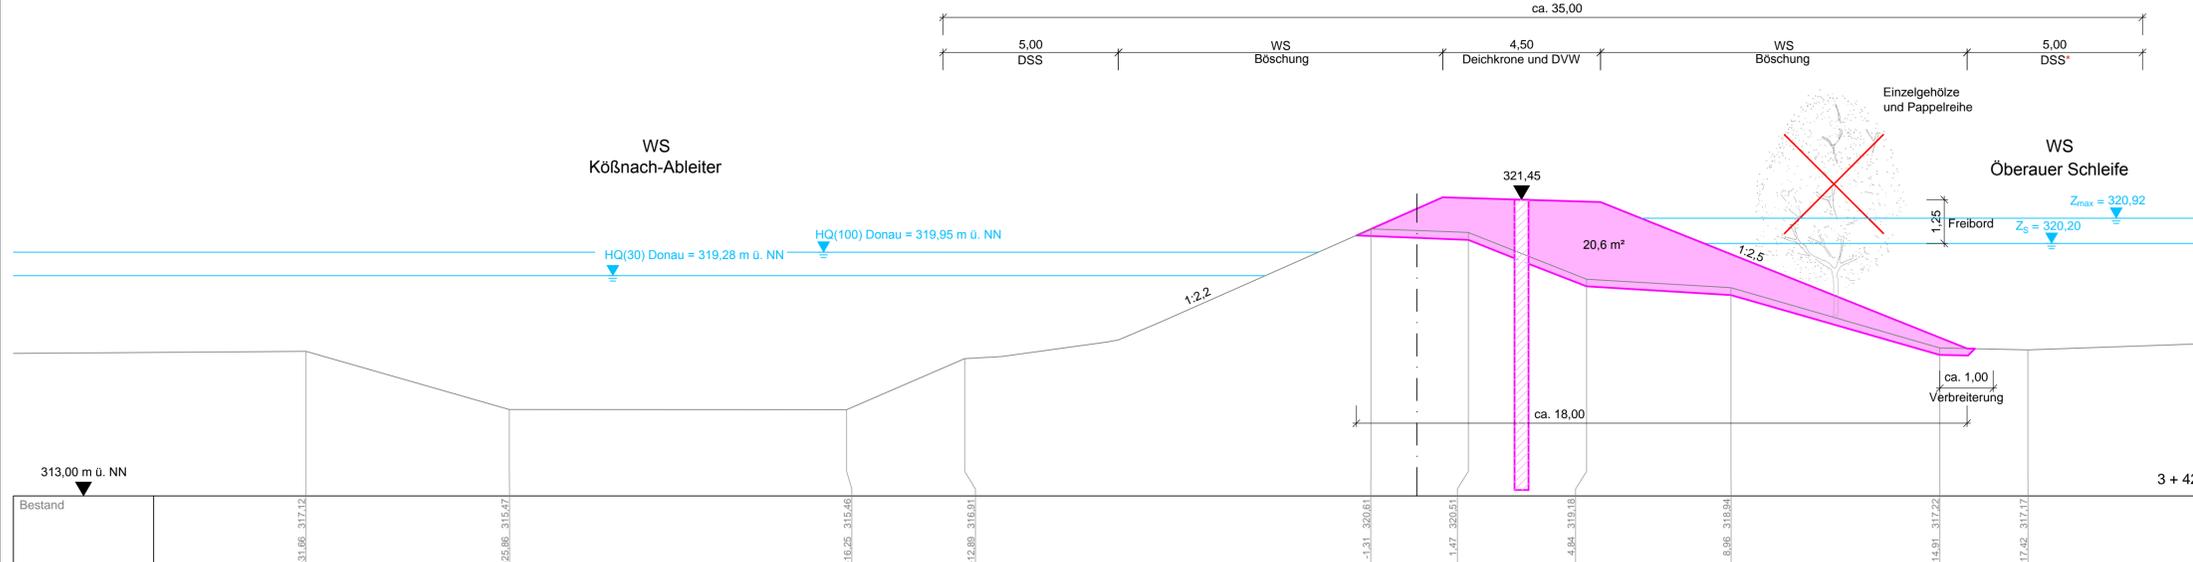

WS : Wasserseite  
LS : Landseite




Lagesystem: Landeskoordinatensystem DHDN90 (Gauß-Krüger-Koordinaten)  
Höhensystem: Landeshöhensystem DHHN12 (m ü. NN)

Gew. I  
Donau




Index	Bemerkung	geänd. am	Name	gepr. am	Name
Vorhaben: 4441.2 Gew I/Donau Hochwasserrückhaltung Oberauer Schleife		Anlage: 10			
Vorhabensträger: Freistaat Bayern, WWA Deggendorf		Plan-Nr.: 2			
Landkreis: Straubing-Bogen/Stadt Straubing		Schutzvermerk/Dateiname: ANL_10_2_GP_DA.DWG			
Gemeinde: Stadt Straubing/Kirchroth/Atting		Vorhabenskennzeichen (WAL):			
Maßstab: 1:100	Regelquerschnitte zur Deichgeometrie Deichabschnitt 2 - Deich-km 3+420	entw.:			
		gez.:			
		gepr.:			
Ingenieurgemeinschaft Lahmeyer Hydroprojekt - Lahmeyer München - Büro Prof. Kagerer Hochwasserrückhaltung Oberauer Schleife c/o Lahmeyer Hydroprojekt GmbH, Riederstraße 18, 99427 Weimar			Wasserwirtschaftsamt Deggendorf Deiterstraße 20 94469 Deggendorf		
Entwurfsverfasser			Vorhabensträger		
Datum			Datum		
Unterschrift Entwurfsverfasser			Unterschrift Vorhabensträger		


### Variante G1 - LS und WS mit 1:3

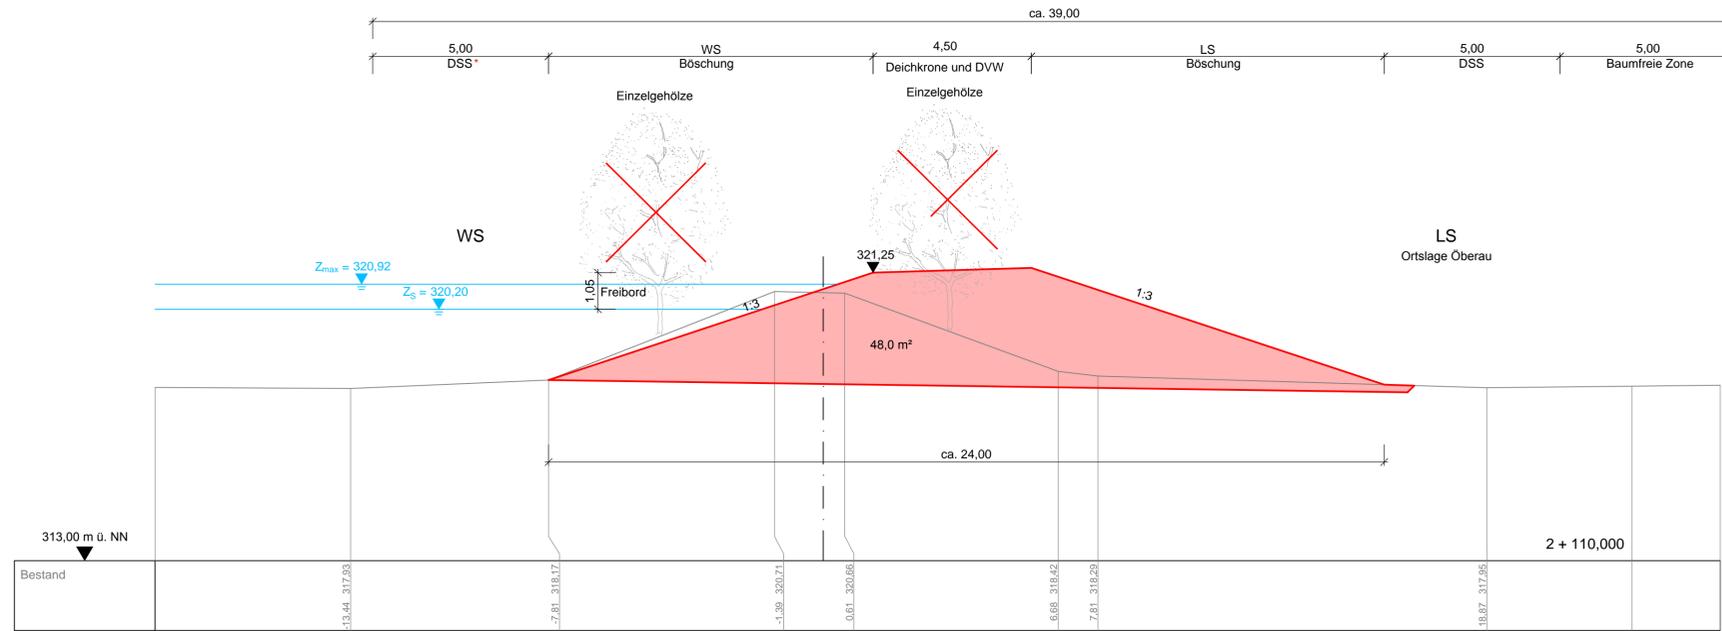


### Variante G3 - LS und WS mit 1:2,5

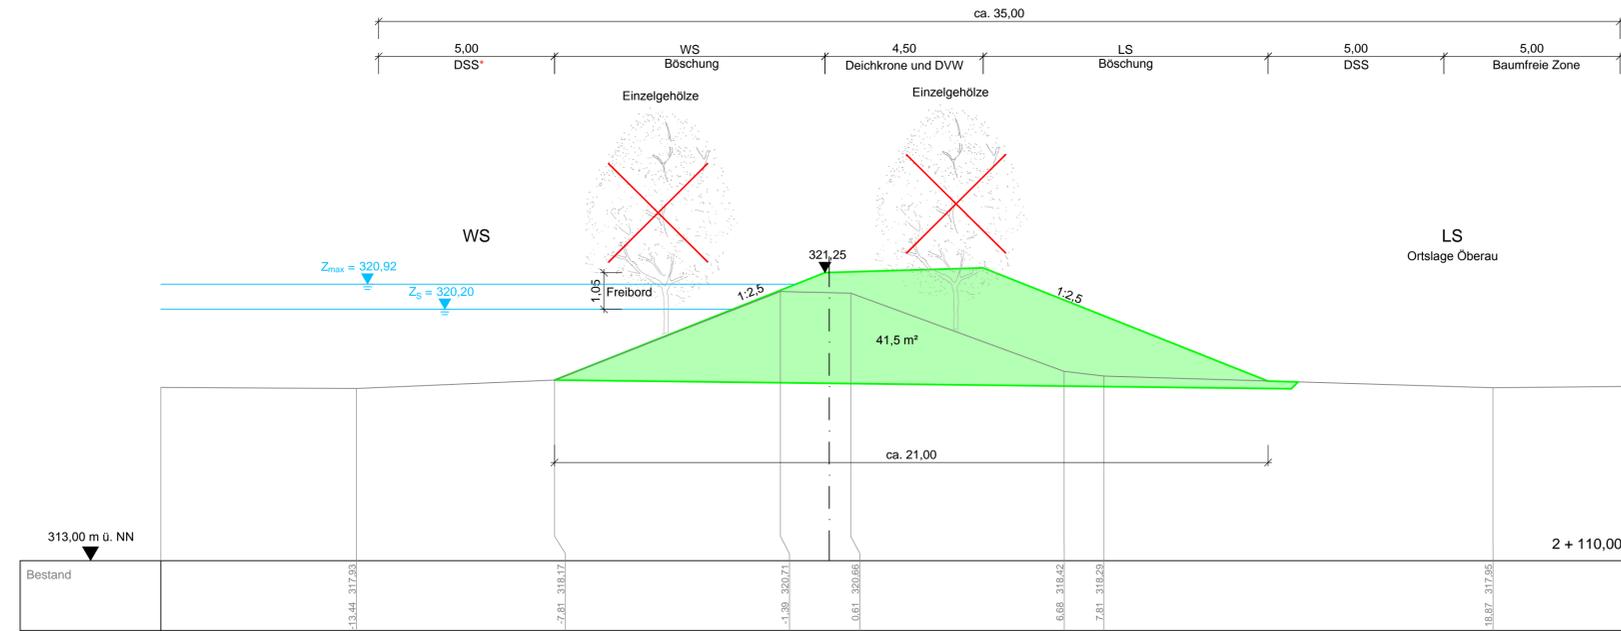

### Variante G2 - LS mit 1:2,5 und WS mit 1:3

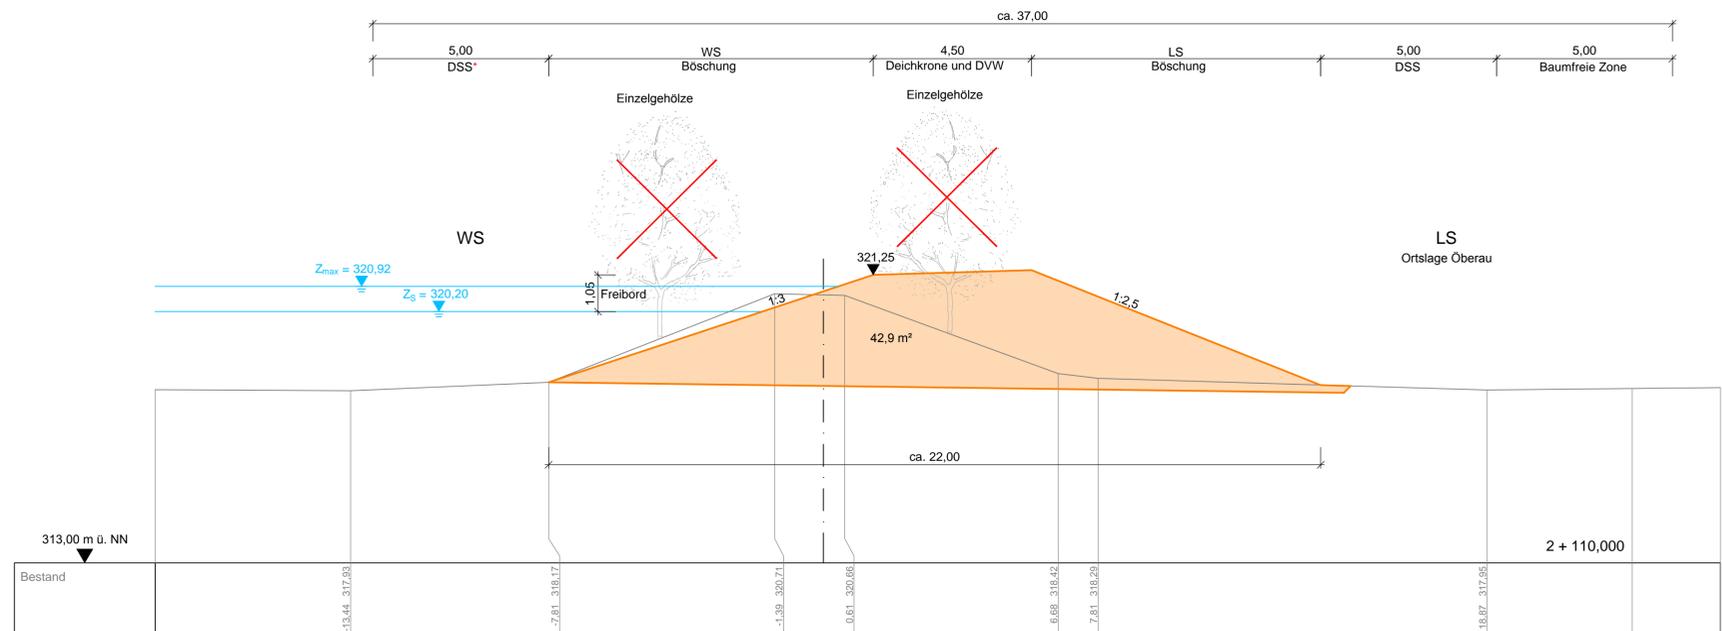

### Variante G9 - LS mit 1:2,5 und Erhalt Bestandsböschung WS

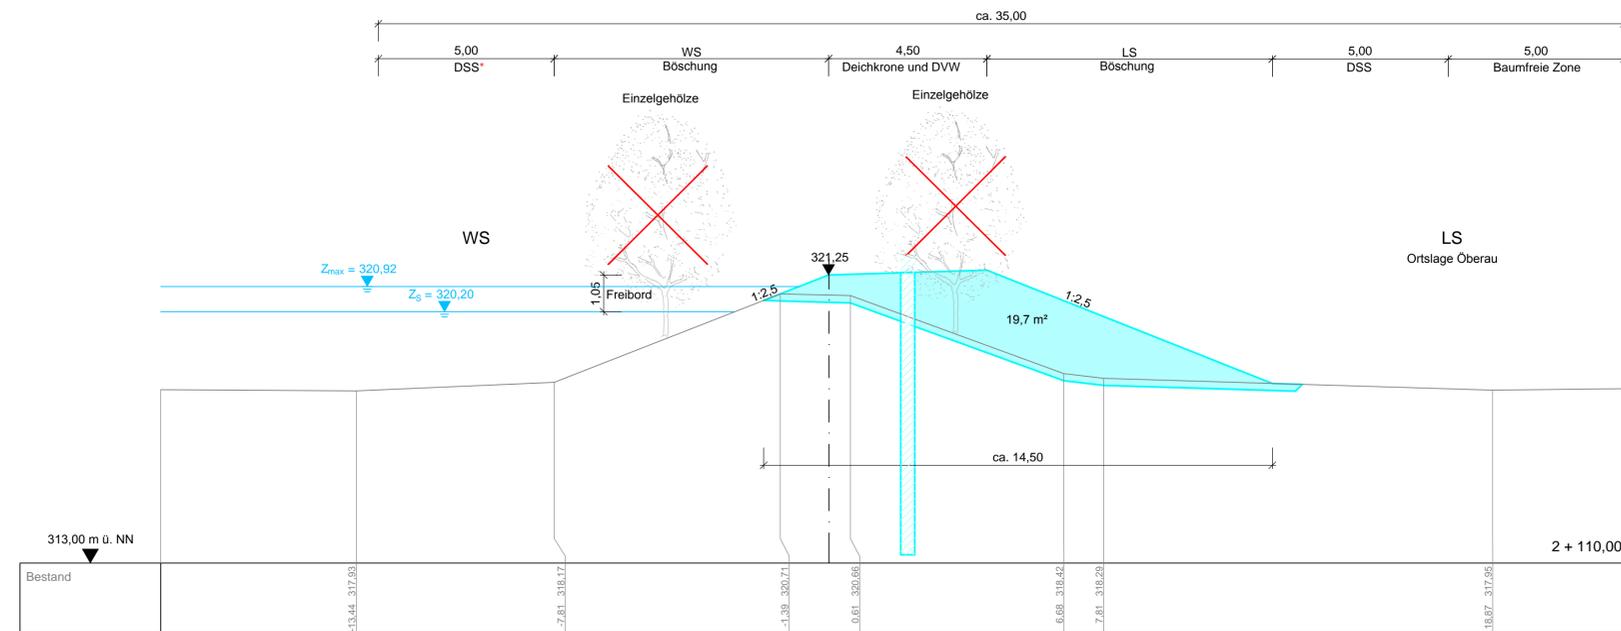

ehemaliger rechter Donaudeich zwischen Deich-km 4+100 und 4+200

- Variante G1: Basisvariante beidseitig 1:3
- Variante G2: 1:2,5 und 1:3
- Variante G3: beidseitig 1:2,5
- Variante G4: Bestandsneigung
- DSS Deichschutzstreifen
- DSS\* zur Unterhaltung bei Erhalt des vorhandenen Baumbestandes
- Z<sub>s</sub> Stauziel HWR
- Z<sub>max</sub> maximaler Einstau Flutpolder
- ✗ Rodung




WS : Wasserseite  
LS : Landseite




Lagesystem: Landeskoordinatensystem DHDN90 (Gauß-Krüger-Koordinaten)  
Höhensystem: Landeshöhensystem DHHN12 (m ü. NN)

Index	Bemerkung	geänd. am	Name	gepr. am	Name
Vorhaben: 4441.2 Gew I/Donau Hochwasserrückhaltung Oberauer Schleife		Anlage: 10			
Vorhabensträger: Freistaat Bayern, WWA Deggendorf		Plan-Nr.: 3.1			
Landkreis: Straubing-Bogen/Stadt Straubing		Schutzvermerk/Dateiname: ANL_10_3_QP_DA.DWG			
Gemeinde: Stadt Straubing/Kirchroth/Atting		Vorhabenskennzeichen (WAL)*:			
Maßstab: 1:100	Regelquerschnitte zur Deichgeometrie Deichabschnitt 3 - Bestandsdeich	entw.:			
		gez.:			
		gepr.:			
Ingenieurgemeinschaft Lähmeyer Hydroprojekt - Lähmeyer München - Büro Prof. Kagerer Hochwasserrückhaltung Oberauer Schleife c/o Lähmeyer Hydroprojekt GmbH, Riednerstraße 18, 99427 Weimar		Wasserwirtschaftsamt Deggendorf Deltestraße 20 94469 Deggendorf		Vorhabensträger	
Entwurfsverfasser		Datum		Unterschrift Vorhabensträger	
Datum		Unterschrift Entwurfsverfasser		Datum	


Variante G1 - LS und WS mit 1:3

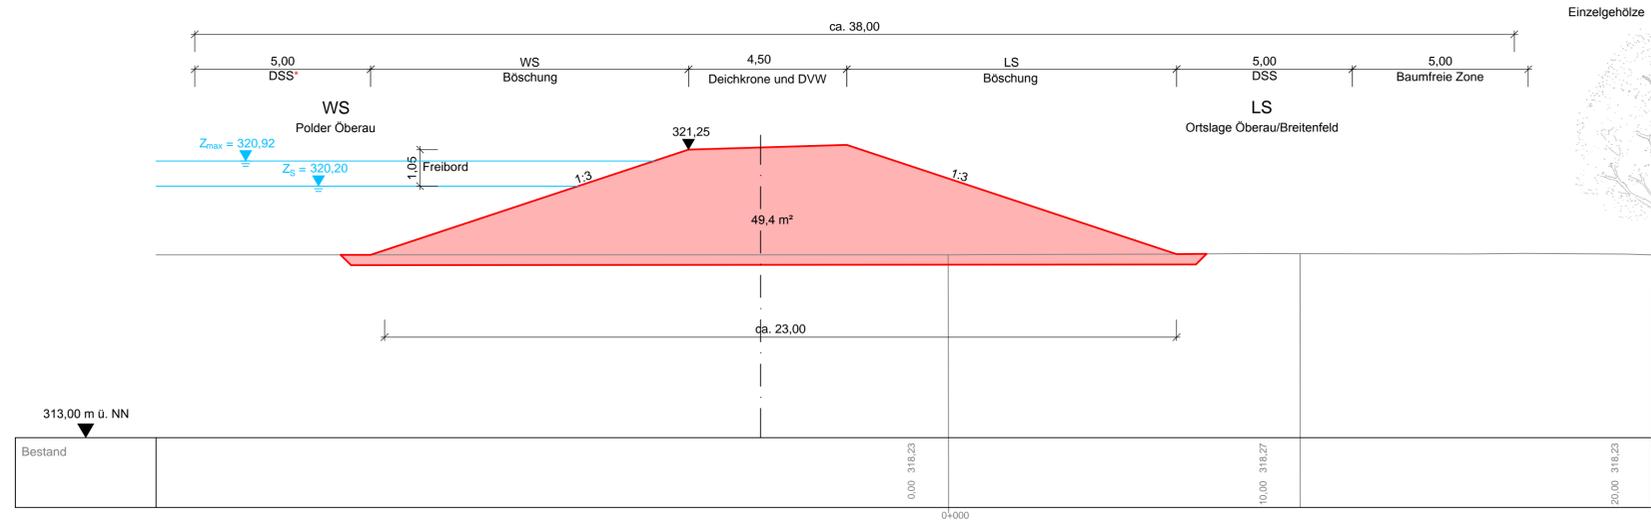

Variante G3 - LS und WS mit 1:2,5

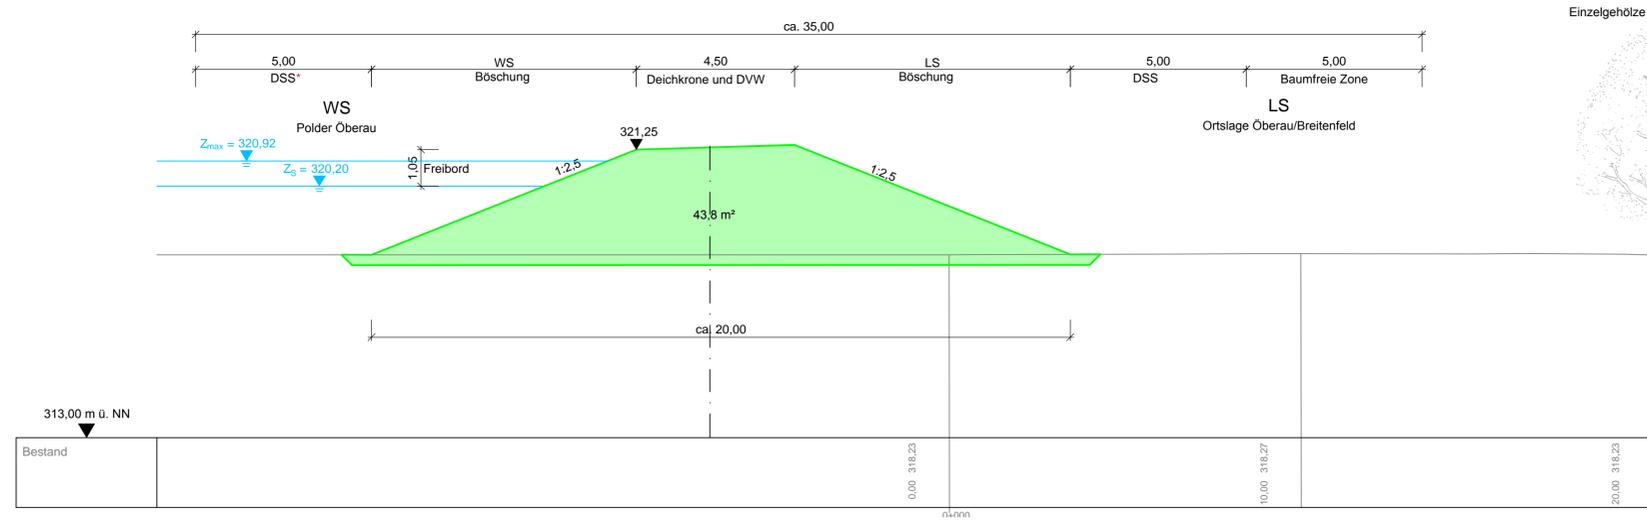

Variante G2 - LS mit 1:2,5 und WS mit 1:3

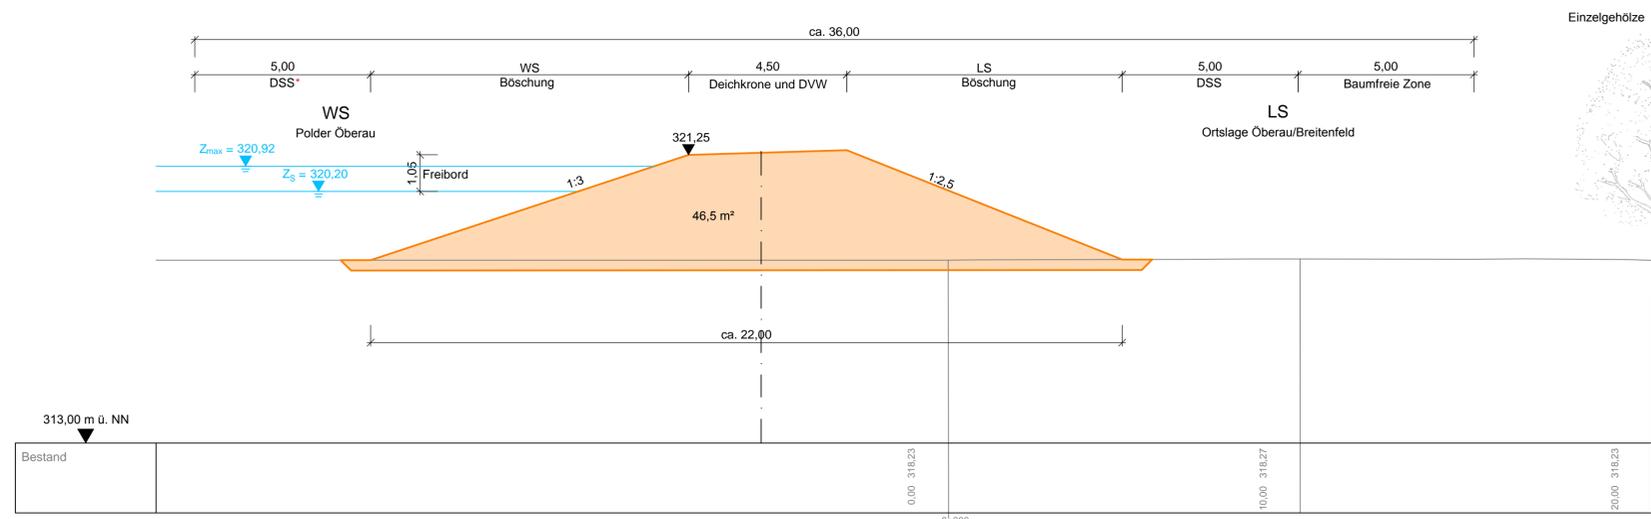

Umland Ortslage Breitenfeld

- Variante G1: Basisvariante beidseitig 1:3
- Variante G2: 1:2,5 und 1:3
- Variante G3: beidseitig 1:2,5
- Variante G4: Bestandsneigung
- $Z_s$  Stauziel HWR
- $Z_{max}$  maximaler Einstau Flutpolder
- DSS Deichschutzstreifen
- DSS\* zur Unterhaltung bei Erhalt des vorhandenen Baumbestandes
- × Rodung




Gew. I  
Donau




Lagesystem: Landeskoordinatensystem DHDN90 (Gauß-Krüger-Koordinaten)  
Höhensystem: Landeshöhensystem DHHN12 (m ü. NN)

Index	Bemerkung	geänd. am	Name	gepr. am	Name
Vorhaben: 4441.2 Gew I/Donau Hochwasserrückhaltung Oberauer Schleife		Anlage: 10			
Vorhabensträger: Freistaat Bayern, WWA Deggendorf		Plan-Nr.: 3.2			
Landkreis: Straubing-Bogen/Stadt Straubing		Schutzvermerk/Dateiname: ANL_10_3_GP_DA.DWG			
Gemeinde: Stadt Straubing/Kirchroth/Atting		Vorhabenskennzeichen (WAL):*			
Maßstab: 1:100	Regelquerschnitte zur Deichgeometrie Deichabschnitt 3 - Neubau Ringdeiche	entw.:			
		gez.:			
		gepr.:			
Ingenieurgemeinschaft Lähmeyer Hydroprojekt - Lähmeyer München - Büro Prof. Kagerer Hochwasserrückhaltung Oberauer Schleife c/o Lähmeyer Hydroprojekt GmbH, Riednerstraße 18, 99427 Weimar			Wasserwirtschaftsamt Deggendorf Deltestraße 20 94469 Deggendorf		
Entwurfsverfasser			Vorhabensträger		
Datum _____ Unterschrift Entwurfsverfasser _____			Datum _____ Unterschrift Vorhabensträger _____		


### Variante G1 - LS und WS mit 1:3

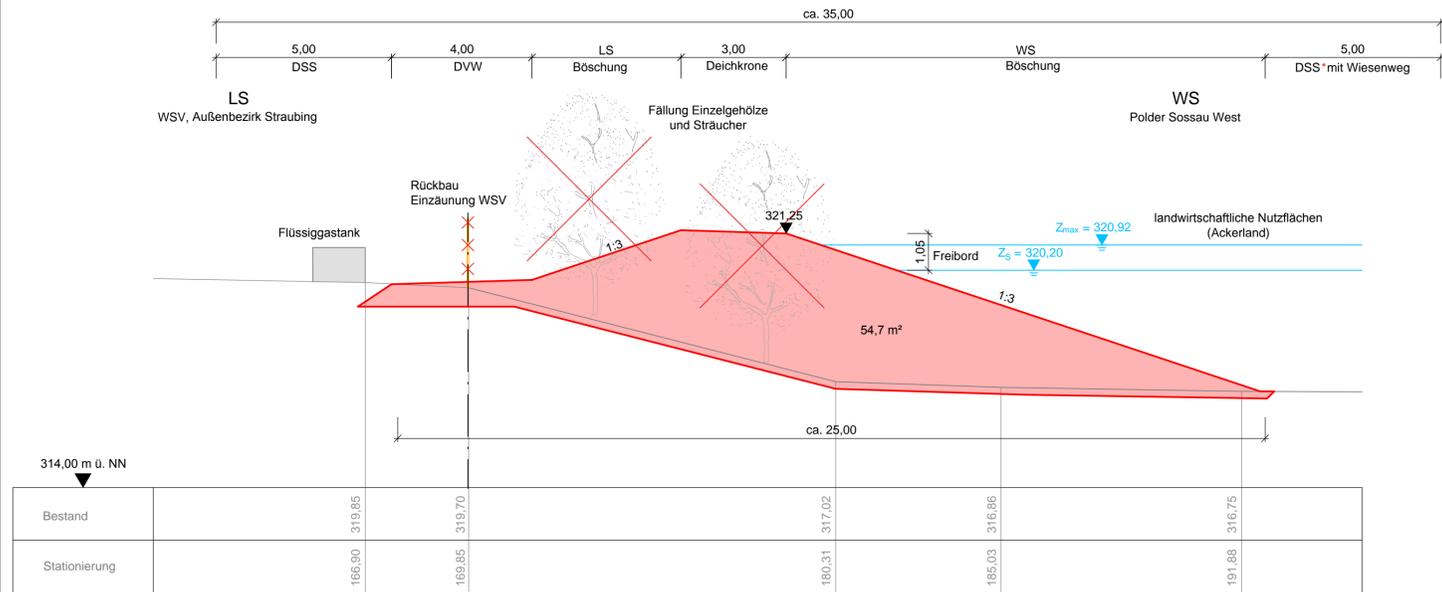


### Variante G10 - HWS-Wand

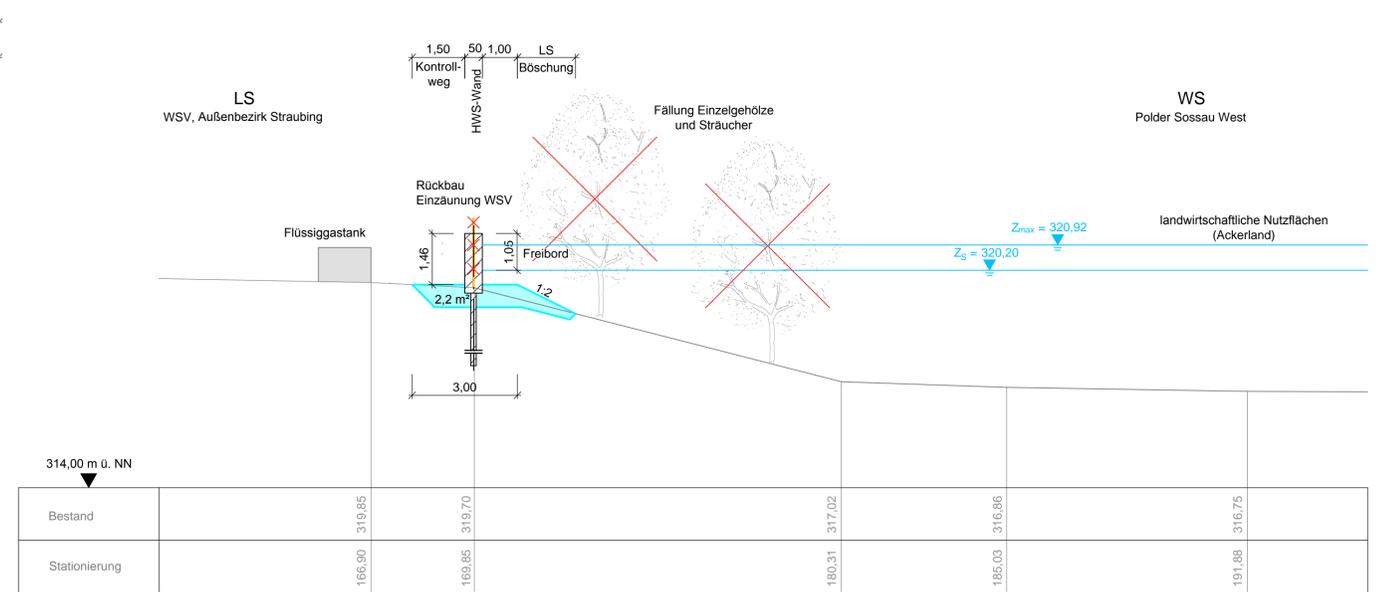

### Variante G2 - LS 1:2,5 und WS mit 1:3

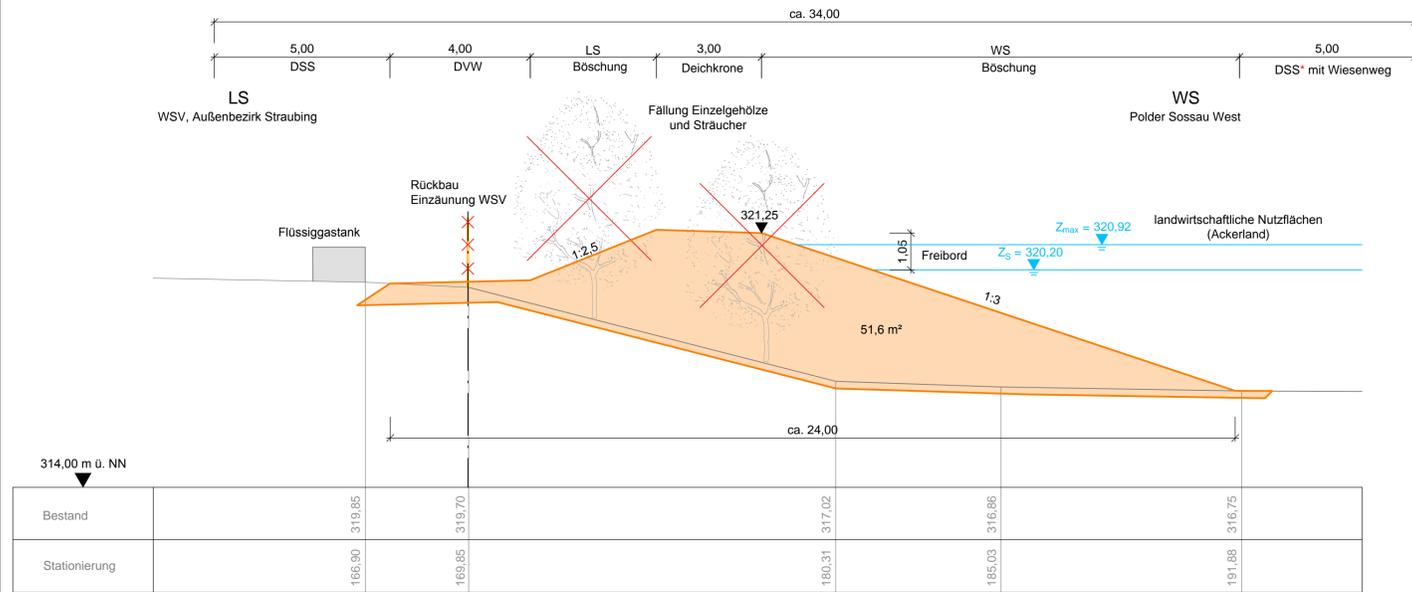

### Variante G3 - LS und WS mit 1:2,5

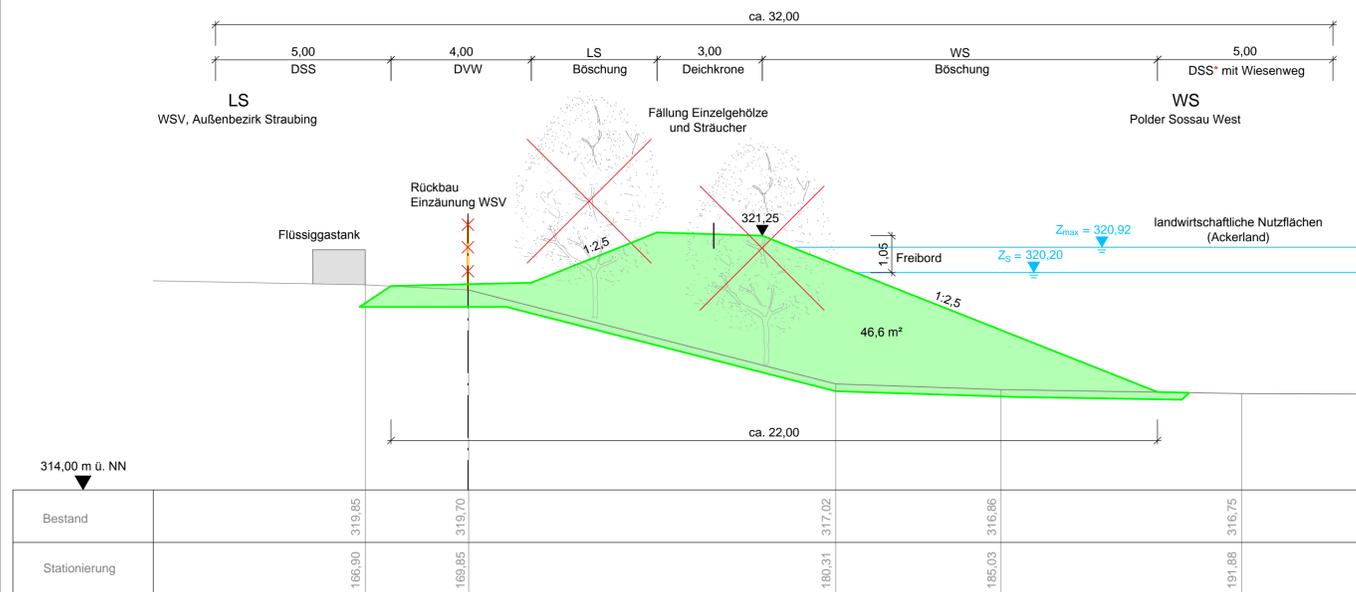

nördliche Grundstücksgrenze des Betriebsgeländes der WSV

- Variante G1: Basisvariante beidseitig 1:3
- Variante G2: LS 1:2,5 und WS 1:3
- Variante G3: beidseitig 1:2,5
- Variante G10: HWS-Wand
- $Z_S$  Stauziel HWR
- $Z_{max}$  maximaler Einstau Flutpolder
- DSS Deichschutzstreifen
- DSS\* zur Unterhaltung bei Erhalt des vorhandenen Baumbestandes
- ✗ Rodung



Gew. I  
Donau


WS : Wasserseite  
LS : Landseite



Lagesystem: Landeskoordinatensystem DHDN90 (Gauß-Krüger-Koordinaten)  
Höhensystem: Landes Höhensystem DHHN12 (m ü. NN)

Index	Bemerkung	geänd. am	Name	gepr. am	Name
Vorhaben: 4441.2 Gew I/Donau Hochwasserrückhaltung Oberauer Schleife		Anlage: 10			
Vorhabensträger: Freistaat Bayern, WWA Deggendorf		Plan-Nr.: 4			
Landkreis: Straubing-Bogen/Stadt Straubing		Schutzvermerk/Dateiname: ANL_10_4_GP_DA.DWG			
Gemeinde: Stadt Straubing/Kirchroth/Atting		Vorhabenskennzeichen (WAL):			
Maßstab: 1:100	Regelquerschnitte zur Deichgeometrie Deichabschnitt 4 - Objektschutz WSV	entw. gez. gepr.			
Ingenieurgesellschaft Lahmeyer Hydroprojekt - Lahmeyer München - Büro Prof. Kagerer Hochwasserrückhaltung Oberauer Schleife c/o Lahmeyer Hydroprojekt GmbH, Riepenstraße 18, 99427 Weimar		Wasserwirtschaftsamt Deggendorf Deiterstraße 20 94469 Deggendorf		Vorhabensträger	
Entwurfsverfasser		Datum		Unterschrift Vorhabensträger	

### Variante G1 - LS und WS mit 1:3

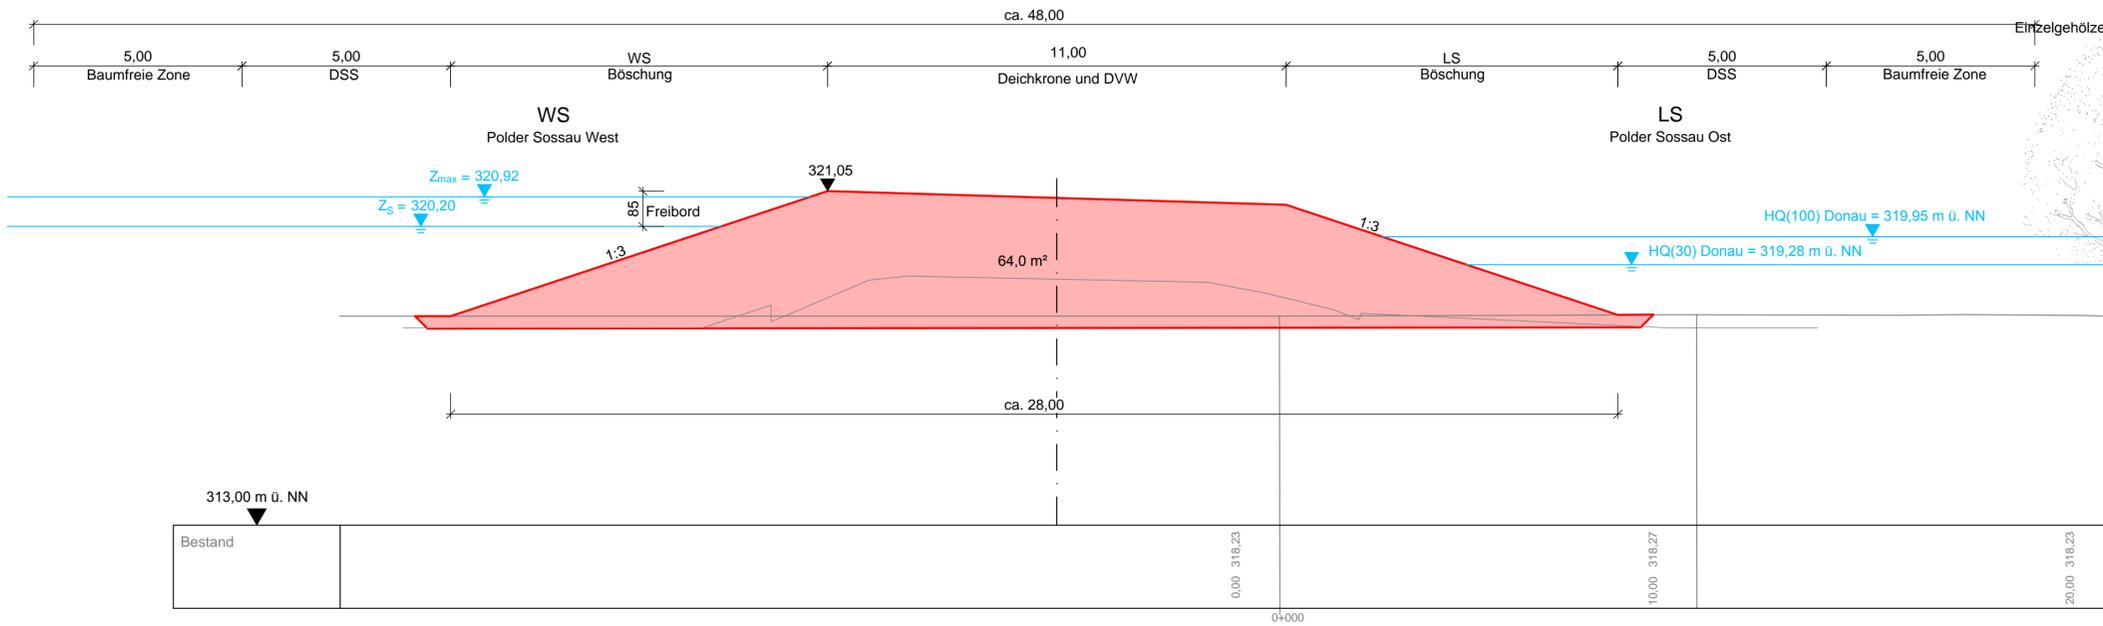


Westtangente (aktuelle SRs 48, Blickrichtung Norden)



- Variante G1: Basisvariante beidseitig 1:3
- Variante G2: 1:2,5 und 1:3
- Variante G3: beidseitig 1:2,5
- Variante G4: Bestandsneigung
- $Z_S$  Stauziel HWR
- $Z_{max}$  maximaler Einstau Flutpolder
- DSS Deichschutzstreifen

### Variante G2 - LS mit 1:2,5 und WS mit 1:3

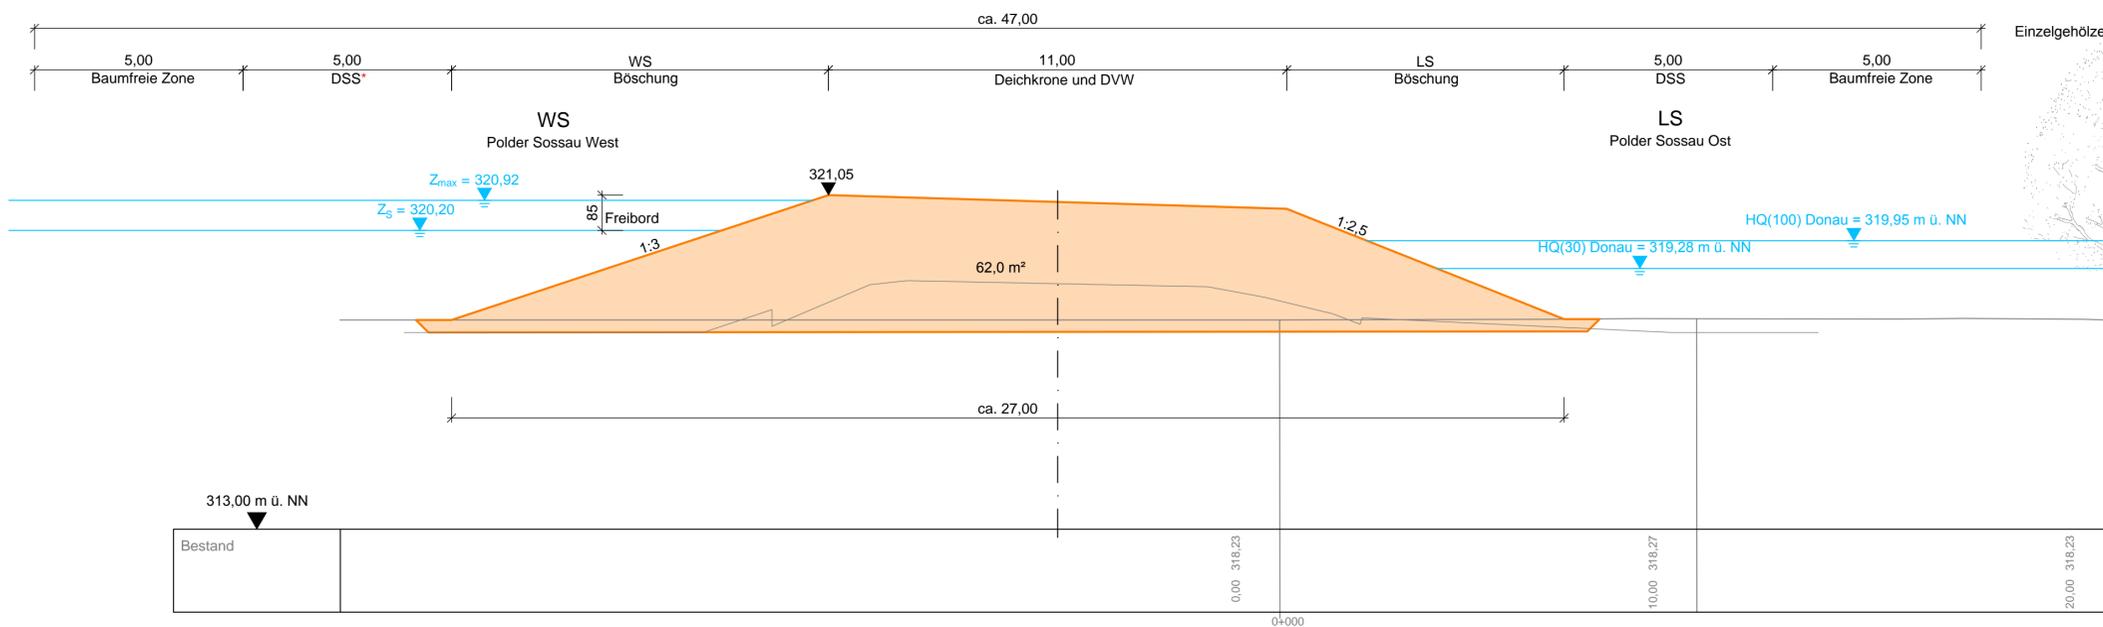

WS : Wasserseite  
LS : Landseite


Gew. I  
Donau




Lagesystem: Landeskoordinatensystem DHDN90 (Gauß-Krüger-Koordinaten)  
Höhensystem: Landeshöhensystem DHHN12 (m ü. NN)

Index	Bemerkung	geänd. am	Name	gepr. am	Name
Vorhaben: 4441.2 Gew I/Donau Hochwasserrückhaltung Oberauer Schleife			Anlage: 10		
Vorhabensträger: Freistaat Bayern, WWA Deggendorf			Plan-Nr.: 5		
Landkreis: Straubing-Bogen/Stadt Straubing			Schutzvermerk/Dateiname: ANL_10_5_QP_DA.DWG		
Gemeinde: Stadt Straubing/Kirchroth/Atting			Vorhabenskenzeichen (WAL):*		
Maßstab: 1:100	Regelquerschnitte zur Deichgeometrie Deichabschnitt 5 - Westtangente		entw.		
Ingenieurgesellschaft Lahmeyer Hydroprojekt - Lahmeyer München - Büro Prof. Kagerer c/o Lahmeyer Hydroprojekt GmbH, Riefnerstraße 18, 99427 Weimar			gez.		
Entwurfsverfasser			gepr.		
Wasserwirtschaftsamt Deggendorf Dettnerstraße 20 94469 Deggendorf			Vorhabensträger		
Datum			Unterschrift Entwurfsverfasser		Datum
					Unterschrift Vorhabensträger

Variante A1 - 2-Zonen-Deich mit statisch wirksamer Innendichtung und DVW auf der landseitigen Berme

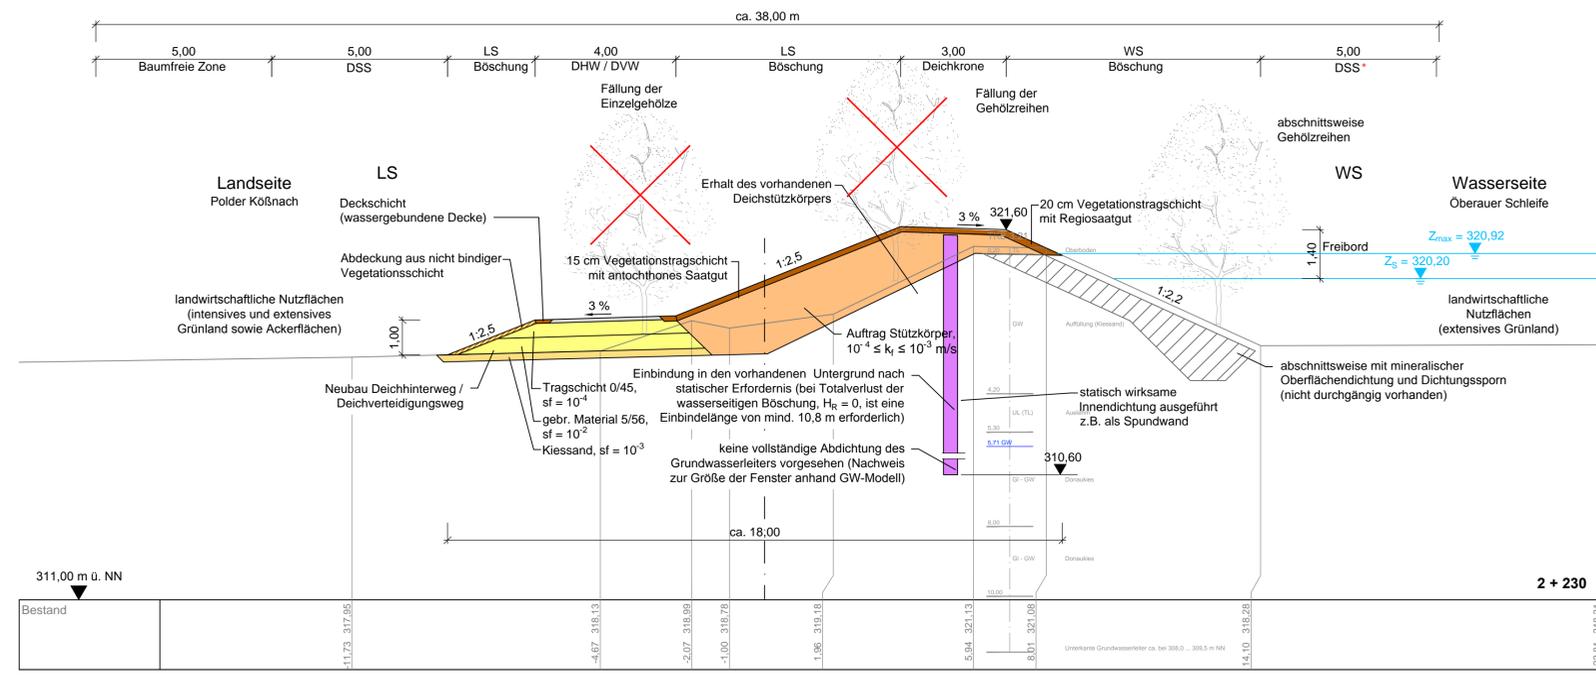


Variante A2.2 - 2-Zonen-Deich mit mineralischer Kerndichtung und DVW auf der landseitigen Berme

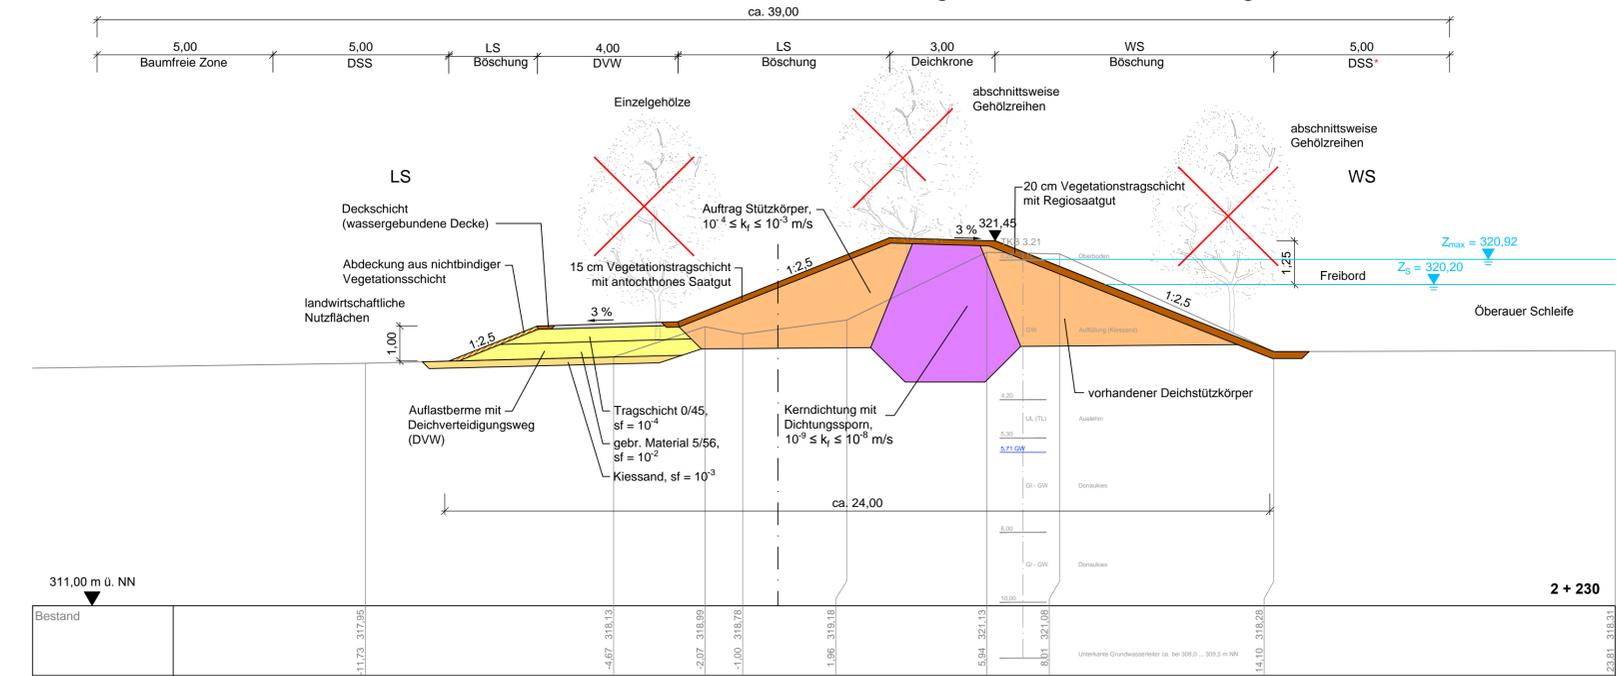

ehemaliger linker Donaudeich zwischen Deich-km 1+800 und 2+800

Variante A2.1 - 3-Zonen-Deich mit wasserseitiger Oberflächendichtung und DVW auf der landseitigen Berme

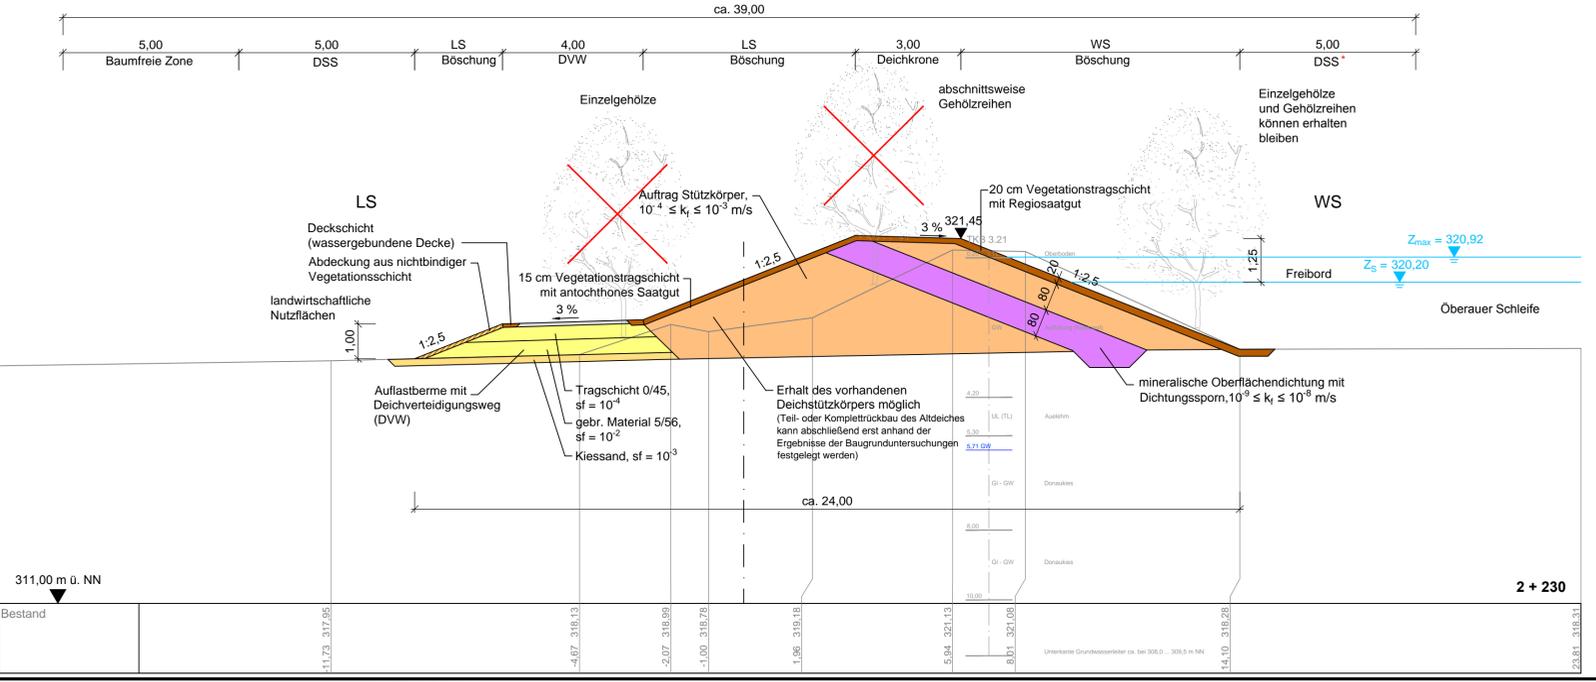

**Legende**

- vorhandenes Deichprofil
- geplantes Deichprofil
- Deckschicht
- Dichtungsmaterial
- Deichbaumaterial aus bindigem Erdstoff
- Auftrag Deichstützkörper neu / Dichtungsabdeckung
- Kiesauflastfilter / DVW
- Z<sub>s</sub> Stauziel HWR Flutpolder
- Z<sub>max</sub> maximaler Einstau Flutpolder
- DSS Deichschutzstreifen
- DSS\* zur Unterhaltung bei Erhalt des vorhandenen Baumbestandes
- DVW Deichverteidigungsweg
- ✗ Rodung

WS : Wasserseite  
LS : Landseite

1:100


0 1 2 4 6 8 10 m

Lagesystem: Landeskoordinatensystem DHDN90 (Gauß-Krüger-Koordinaten)  
Höhensystem: Landes Höhensystem DHHN12 (m ü. NN)

Index	Bemerkung	geänd. am	Name	gepr. am	Name
Vorhaben: 4441.2 Gew I/Donau Hochwasserrückhaltung Oberauer Schleife		Anlage: 11			
Vorhabensträger: Freistaat Bayern, WWA Deggendorf		Plan-Nr.: 1			
Landkreis: Straubing-Bogen/Stadt Straubing		Schutzvermerk/Dateiname: ANL_11_1_QP_DA.DWG			
Gemeinde: Stadt Straubing/Kirchroth/Atting		entw.:			
Vorhabenskennzeichen (WAL):		gez.:			
Maßstab: 1:100		gepr.:			
Ingenieurgesellschaft Lähmeyer Hydroprojekt - Lähmeyer München - Büro Prof. Kagerer		Wasserwirtschaftsamt Deggendorf			
Hochwasserrückhaltung Oberauer Schleife		DeltstraÙe 20			
c/o Lähmeyer Hydroprojekt GmbH, Riednerstraße 18, 99427 Weimar		94469 Deggendorf			
Entwurfsverfasser		Vorhabensträger			
Datum		Datum			
Unterschrift Entwurfsverfasser		Unterschrift Vorhabensträger			




### Variante A3 - 2-Zonen-Deich mit statisch wirksamer Innendichtung und DVW auf der Deichkrone

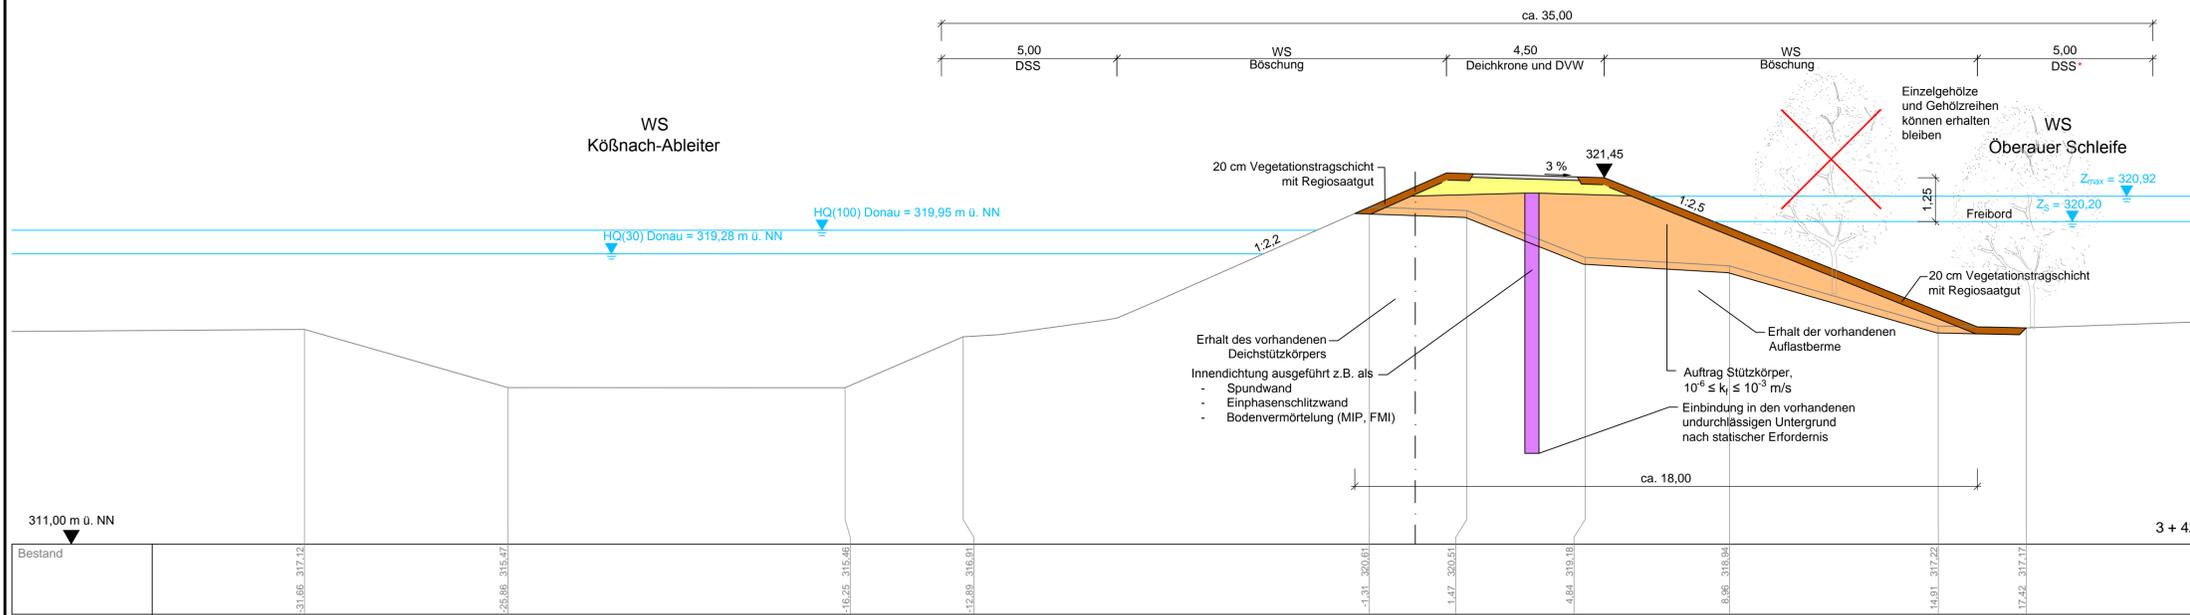


ehemaliger linker Donaudeich zwischen Deich-km 2+800 und 4+000 (Einzelgehölze)

- Legende**
- vorhandenes Deichprofil
  - geplantes Deichprofil
  - Deckschicht
  - Dichtungsmaterial
  - Deichbaumaterial aus bindigem Erdstoff
  - Auftrag Deichstützkörper neu / Dichtungsabdeckung
  - Kiesauflastfilter / DVW
  - $Z_s$  Stauziel HWR
  - $Z_{max}$  maximaler Einstau Flutpolder
  - DSS Deichschutzstreifen
  - DSS\* zur Unterhaltung bei Erhalt des vorhandenen Baumbestandes
  - DVW Deichverteidigungsweg
  - ✗ Rodung

### Variante A4.1 - 2-Zonen-Deich mit Kerndichtung und DVW auf der Deichkrone

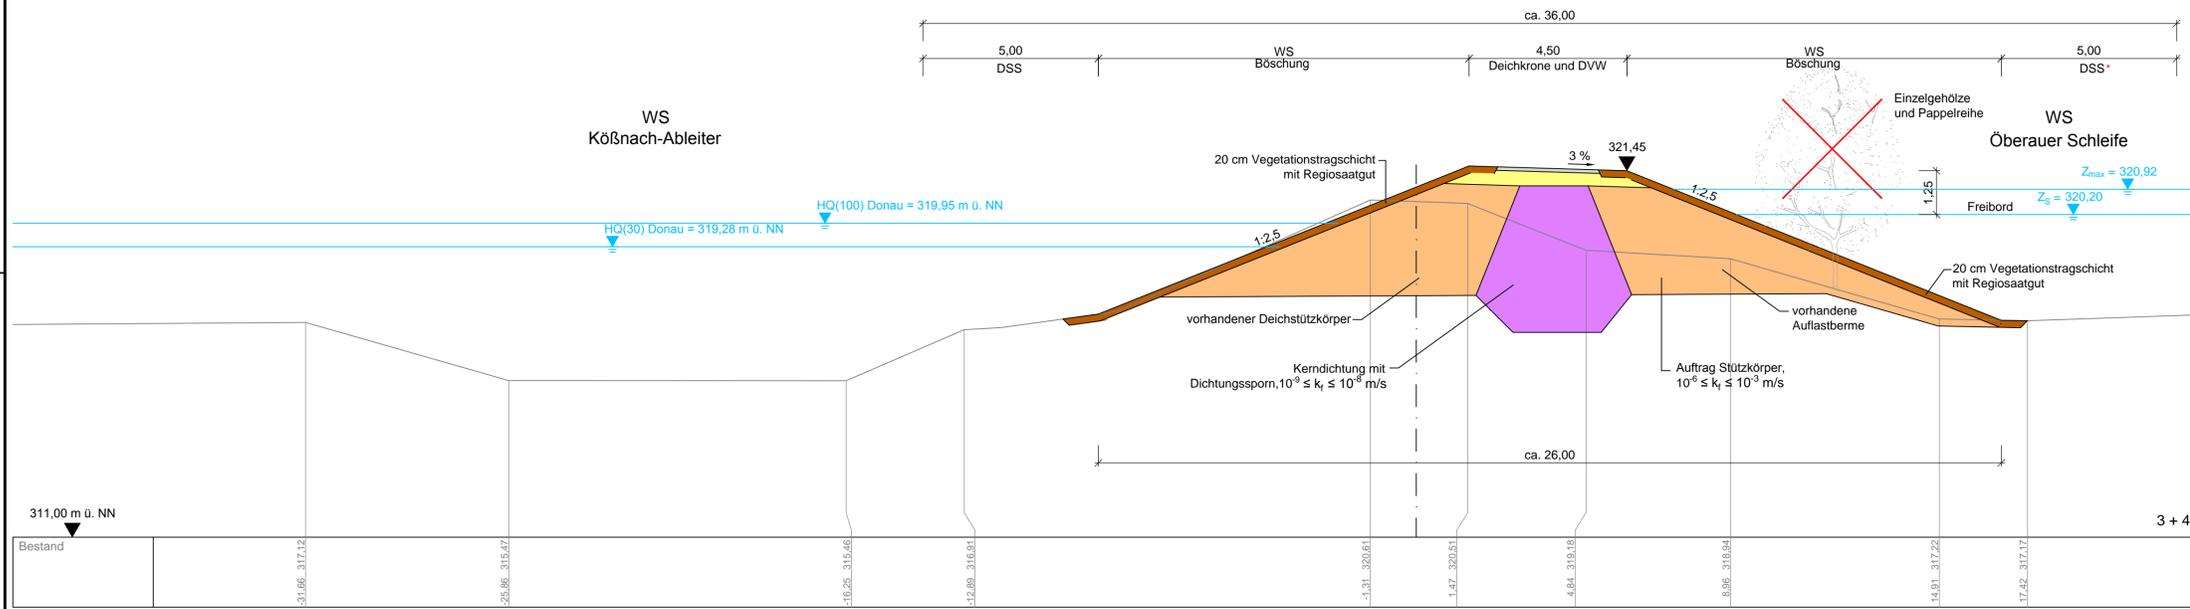

### Variante A4.2 - homogener Deich mit DVW auf der Deichkrone

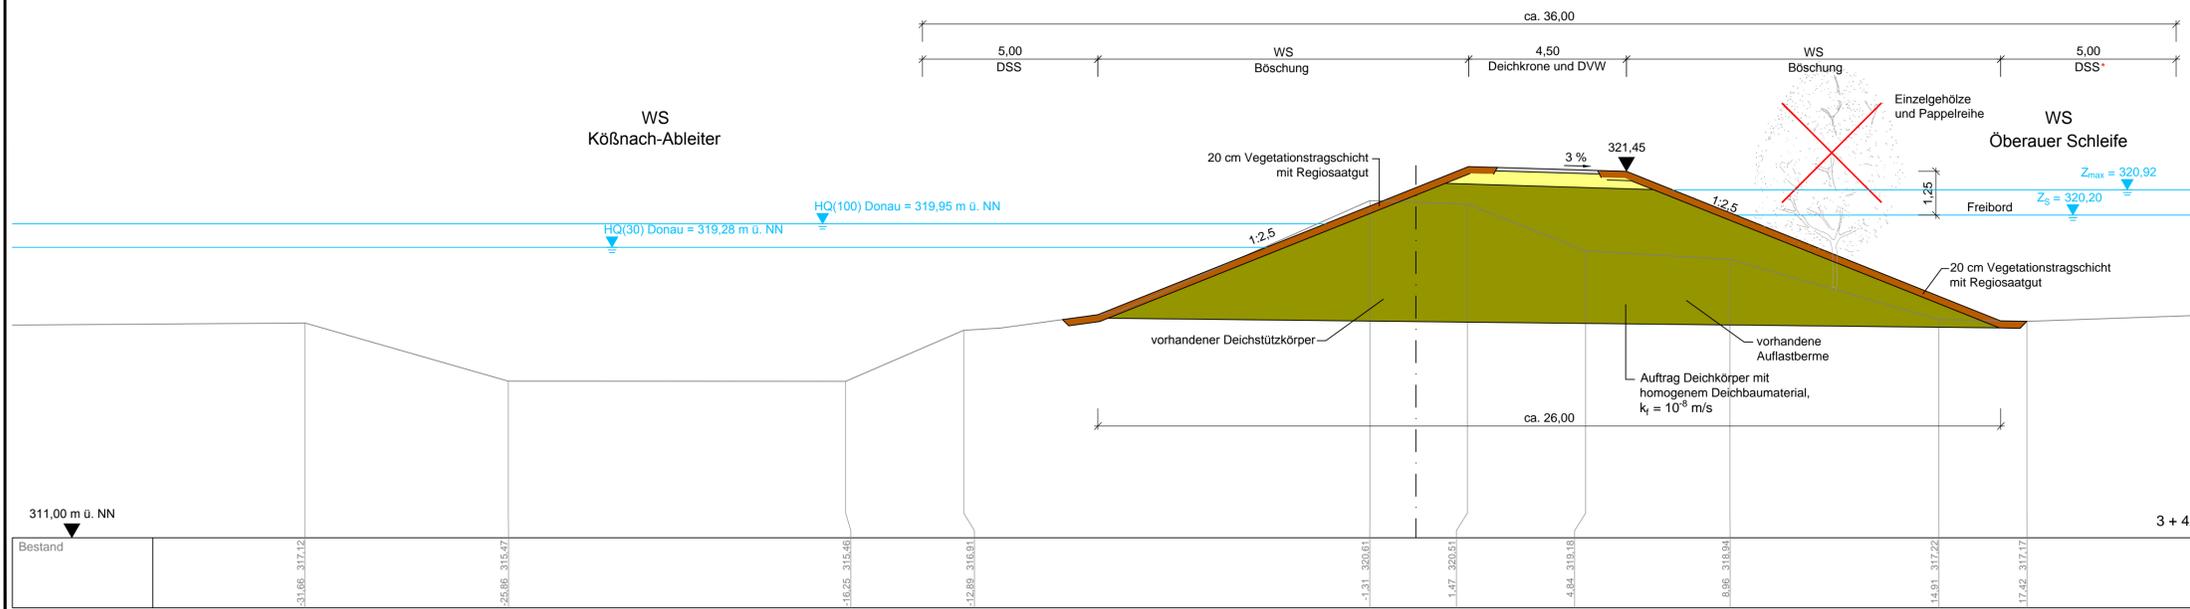

WS : Wasserseite


Gew. I  
Donau



Lagesystem: Landeskoordinatensystem DHDN90 (Gauß-Krüger-Koordinaten)  
Höhensystem: Landes Höhensystem DHHN12 (m ü. NN)

Index	Bemerkung	geänd. am	Name	gepr. am	Name
Vorhaben: 4441.2 Gew I/Donau Hochwasserrückhaltung Oberauer Schleife		Anlage: 11			
Vorhabensträger: Freistaat Bayern, WWA Deggendorf		Plan-Nr.: 2			
Landkreis: Straubing-Bogen/Stadt Straubing		Schutzvermerk/Dateiname: ANL_11_2_GP_DA.DWG			
Gemeinde: Stadt Straubing/Kirchroth/Atting		Vorhabenskennzeichen (WAL):			
Maßstab: 1:100	Regelquerschnitte zum Deichaufbau Deichabschnitt 2 - Deich-km 3+420	entw.:			
		gez.:			
		gepr.:			
Ingenieurgemeinschaft Lahmeyer Hydroprojekt - Lahmeyer München - Büro Prof. Gragerer Hochwasserrückhaltung Oberauer Schleife c/o Lahmeyer Hydroprojekt GmbH, Riederstraße 18, 99427 Weimar		Wasserwirtschaftsamt Deggendorf Deiterstraße 20 94469 Deggendorf			
Entwurfsverfasser		Vorhabensträger			
Datum		Unterschrift Entwurfsverfasser		Datum Unterschrift Vorhabensträger	

# Variante A5 - 2-Zonen-Deich mit statisch wirksamer Innendichtung und DVW auf der Deichkrone

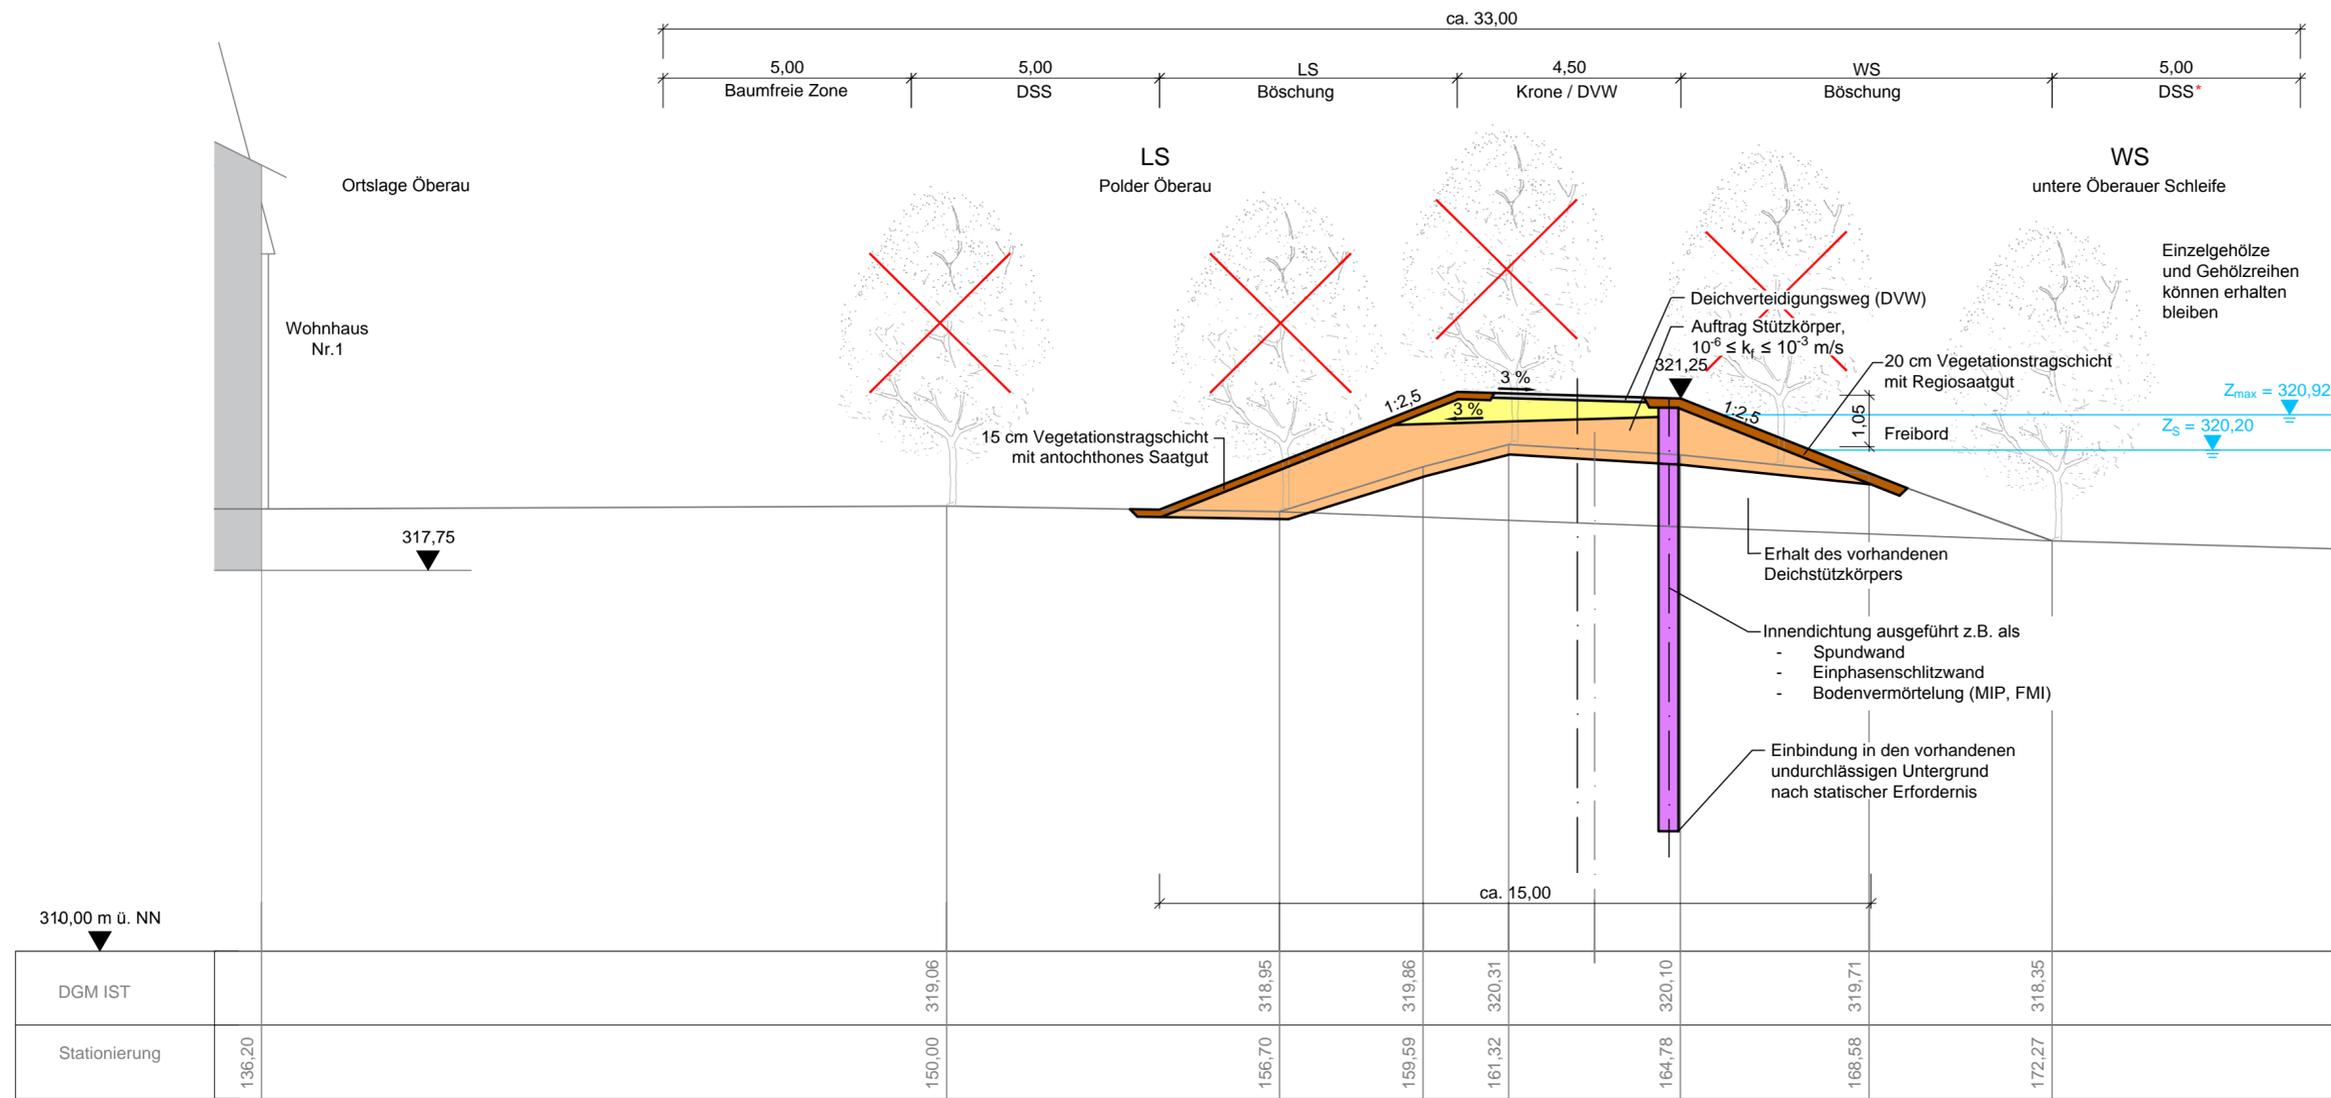

WS : Wasserseite  
LS : Landseite

1:100


0 1 2 4 6 8 10 m

Lagesystem: Landeskoordinatensystem DHDN90 (Gauß-Krüger-Koordinaten)  
Höhensystem: Landeshöhensystem DHHN12 (m ü. NN)

Index	Bemerkung	geänd. am	Name	gepr. am	Name
Vorhaben: 4441.2 Gew I/Donau Hochwasserrückhaltung Öberauer Schleife			Anlage: 11		
Vorhabensträger: Freistaat Bayern, WWA Deggendorf			Plan-Nr.: 3.1.1		
Landkreis: Straubing-Bogen/Stadt Straubing			Schutzvermerk/Dateiname: ANL_11_3_1-2_QP_DA.DWG		
Gemeinde: Stadt Straubing/Kirchroth/Atting			Vorhabenskennzeichen (WAL):*		
Maßstab:	Regelquerschnitte Ringbedeichung Deichabschnitt 3 - Ortslage Öberau		entw.		
1:100			gez.		
			gepr.		
Ingenieurgemeinschaft Lahmeyer Hydroprojekt - Lahmeyer München - Büro Prof. Kagerer Hochwasserrückhaltung Öberauer Schleife c/o Lahmeyer Hydroprojekt GmbH, Rießnerstraße 18, 99427 Weimar			Wasserwirtschaftsamt Deggendorf Dettlerstraße 20 94469 Deggendorf		
Entwurfsverfasser			Vorhabensträger		
Datum		Unterschrift Entwurfsverfasser		Datum Unterschrift Vorhabensträger	



# Variante A5.2 - 2-Zonen-Deich mit statisch wirksamer Innendichtung und abgesenktem DVW auf der Deichkrone

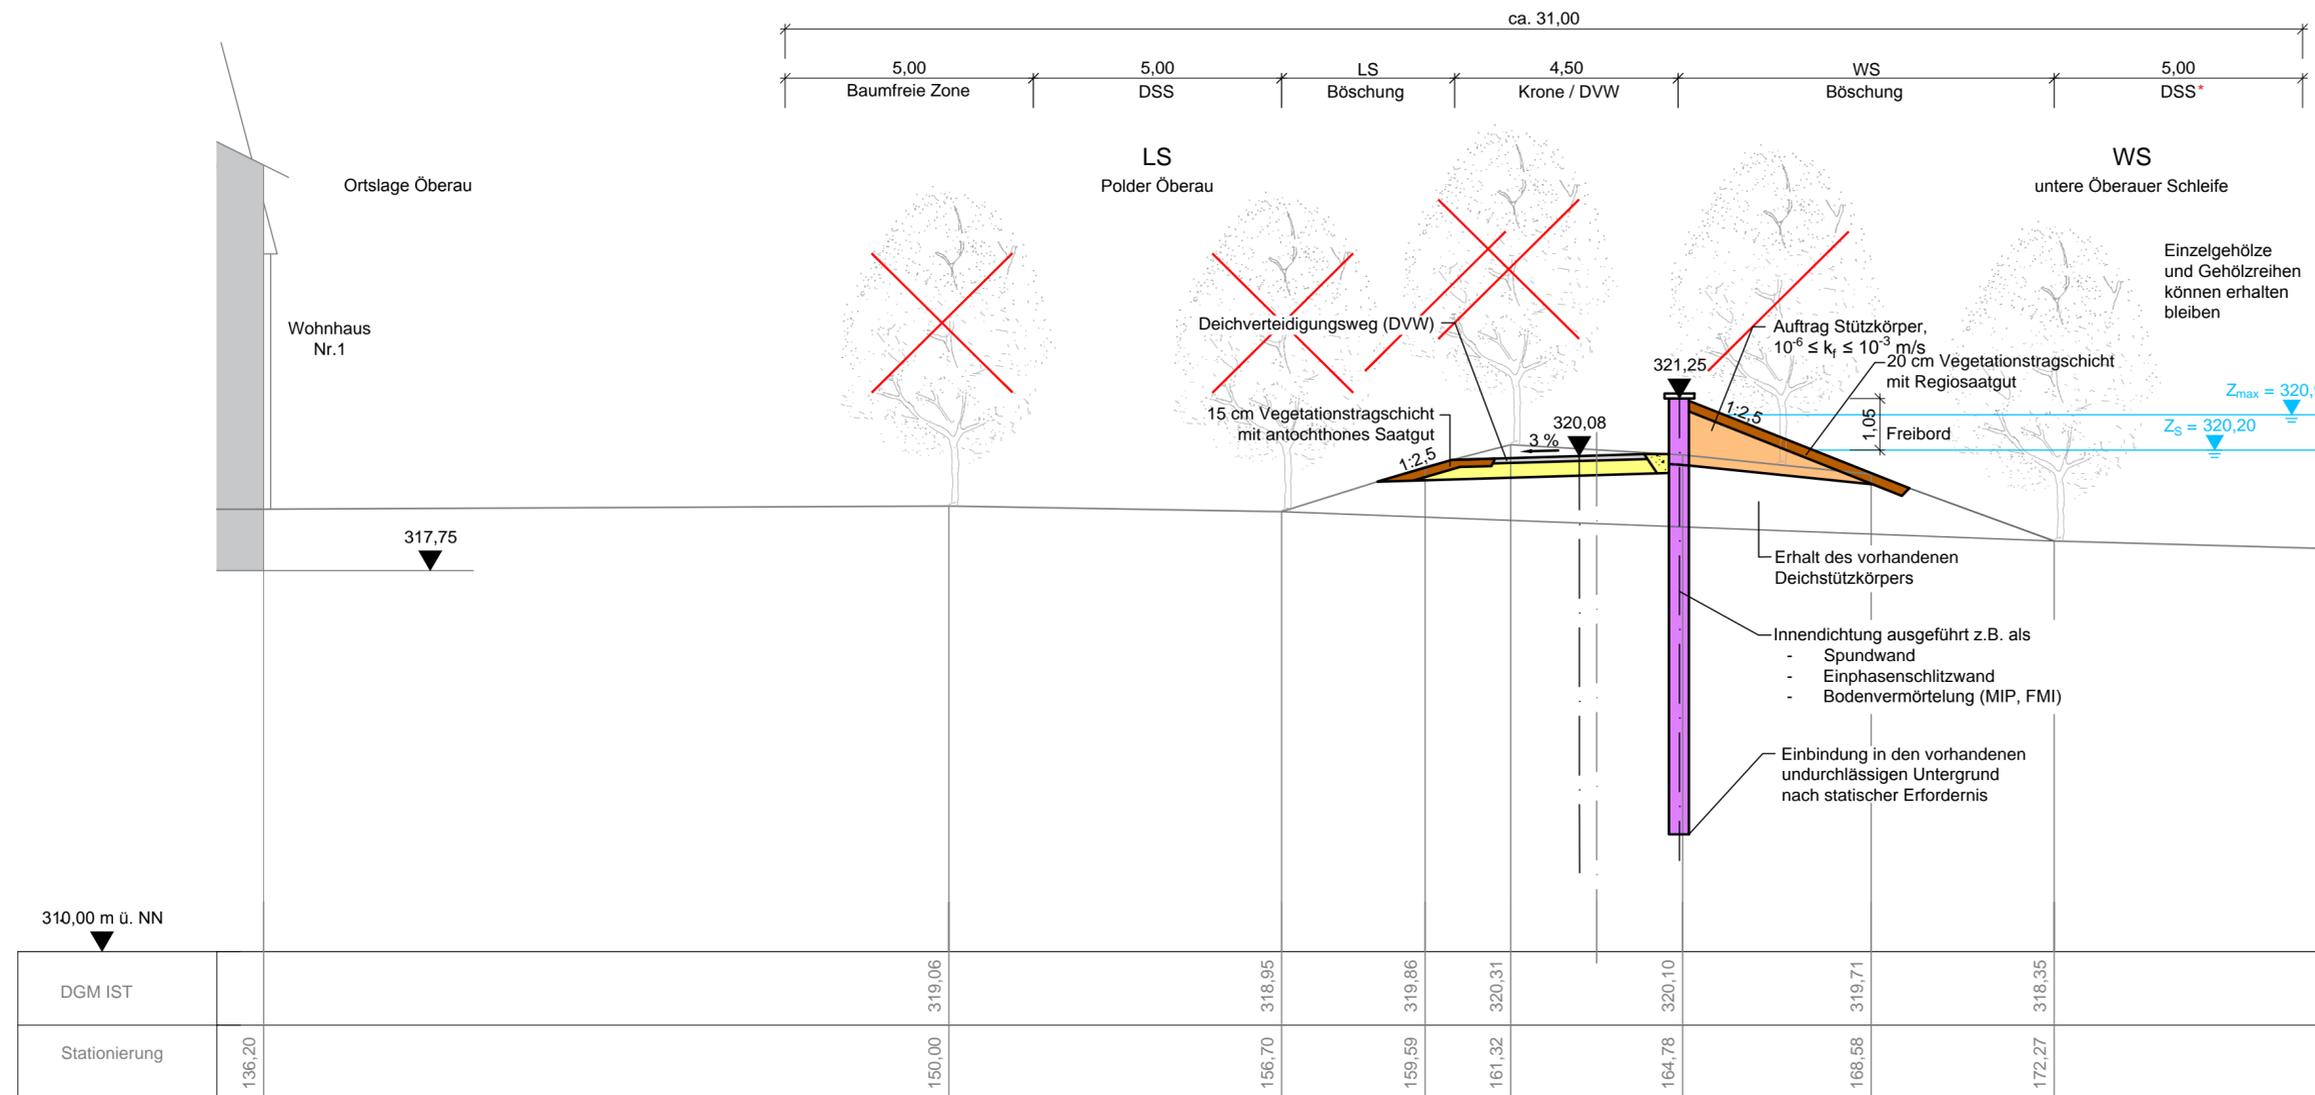

**Legende**

- vorhandenes Deichprofil
- geplantes Deichprofil
- Deckschicht
- Dichtungsmaterial
- Deichbaumaterial aus bindigem Erdstoff
- Auftrag Deichstützkörper neu / Dichtungsabdeckung
- Kiesauflastfilter / DVW
- $Z_s$  Stauziel HWR
- $Z_{\text{max}}$  maximaler Einstau Flutpolder
- DSS Deichschutzstreifen
- DSS\* zur Unterhaltung bei Erhalt des vorhandenen Baumbestandes
- DVW Deichverteidigungsweg
- ✗ Rodung

Wasserwirtschaftsamt Deggendorf

Gew. I Donau

WS : Wasserseite  
LS : Landseite


1:100

0 1 2 4 6 8 10 m

Lagesystem: Landeskoordinatensystem DHDN90 (Gauß-Krüger-Koordinaten)  
Höhensystem: Landeshöhensystem DHHN12 (m ü. NN)

Index	Bemerkung	geänd. am	Name	gepr. am	Name
Vorhaben: 4441.2 Gew I/Donau Hochwasserrückhaltung Oberauer Schleife			Anlage: 11		
Vorhabensträger: Freistaat Bayern, WWA Deggendorf			Plan-Nr.: 3.1.2		
Landkreis: Straubing-Bogen/Stadt Straubing			Schutzvermerk/Dateiname: ANL_11_3_1-2_QP_DA.DWG		
Gemeinde: Stadt Straubing/Kirchroth/Atting					
Vorhabenskennzeichen (WAL):*					
Maßstab: 1:100	Regelquerschnitte Ringbedeichung Deichabschnitt 3 - Ortslage Oberau	entw.			
		gez.			
		gepr.			
Ingenieurgemeinschaft Lahmeyer Hydroprojekt - Lahmeyer München - Büro Prof. Kagerer Hochwasserrückhaltung Oberauer Schleife c/o Lahmeyer Hydroprojekt GmbH, Rießnerstraße 18, 99427 Weimar			Wasserwirtschaftsamt Deggendorf Dettlerstraße 20 94469 Deggendorf		
Entwurfsverfasser			Vorhabensträger		
Datum		Unterschrift Entwurfsverfasser		Datum Unterschrift Vorhabensträger	

### Variante A6.1 - 3-Zonen-Deich mit wasserseitiger Oberflächendichtung und DVW auf der Deichkrone

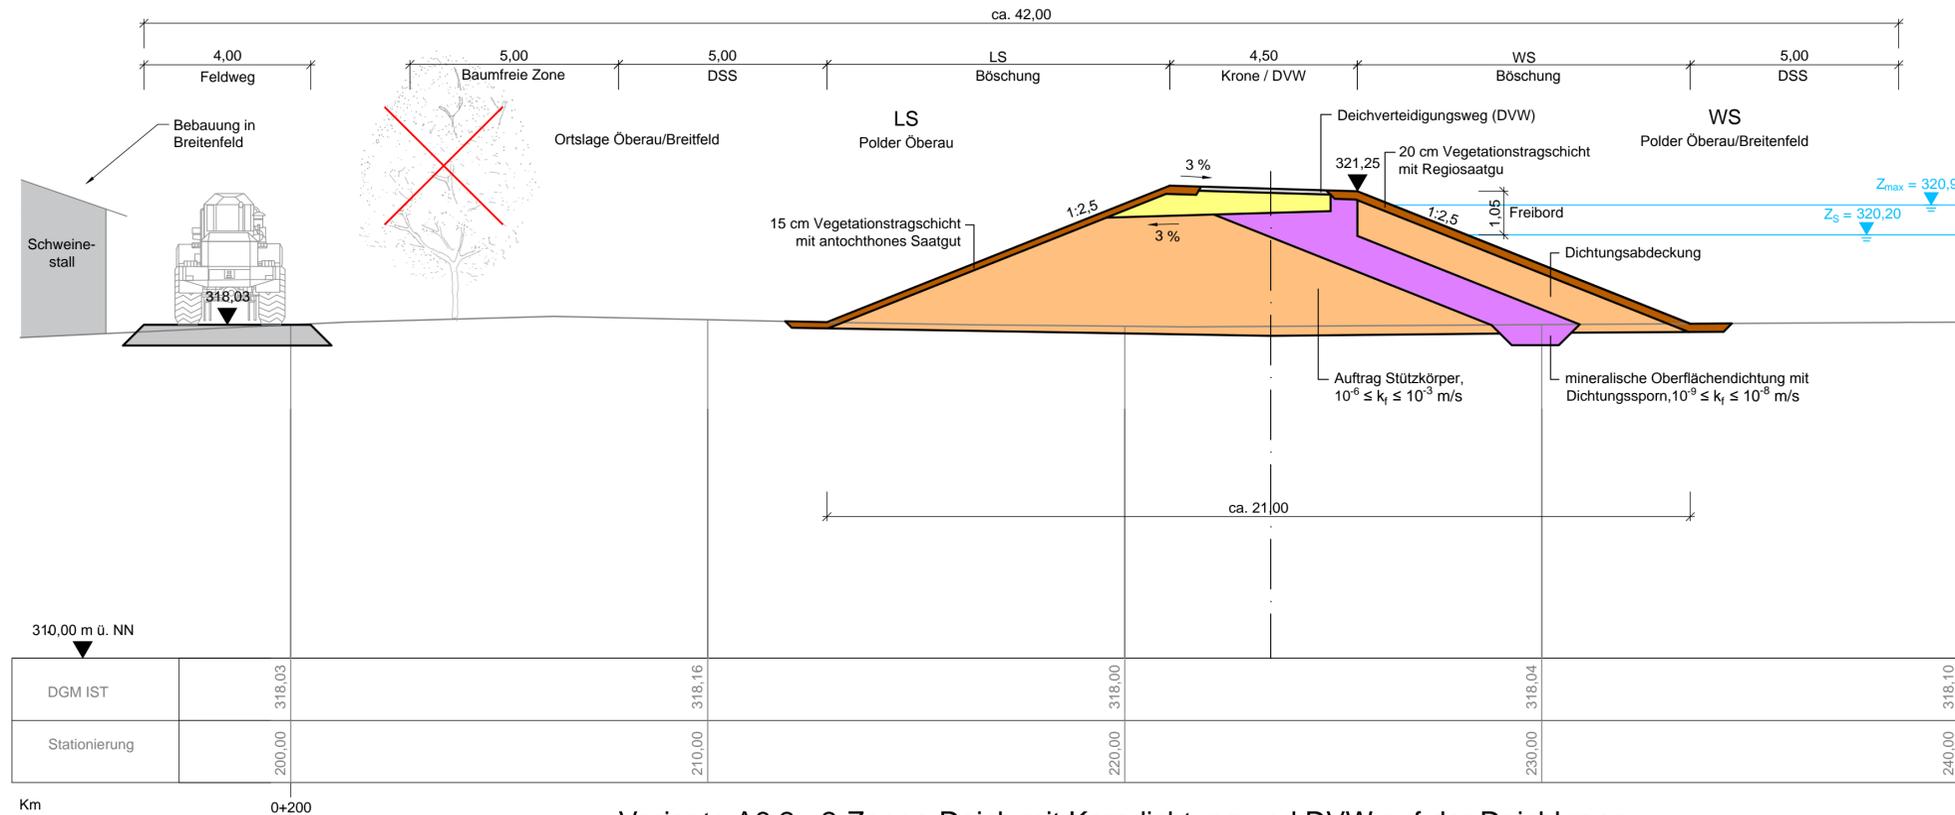


Schweine-stall in Breitenfeld

#### Legende

- vorhandenes Deichprofil
- geplantes Deichprofil
- Deckschicht
- Dichtungsmaterial
- Deichbaumaterial aus bindigem Erdstoff
- Auftrag Deichstützkörper neu / Dichtungsabdeckung
- Kiesauflastfilter / DVW
- Z<sub>s</sub> Stauziel HWR
- Z<sub>max</sub> maximaler Einstau Flutpolder
- DSS Deichschutzstreifen
- DSS\* zur Unterhaltung bei Erhalt des vorhandenen Baumbestandes
- DVW Deichverteidigungsweg
- ✗ Rodung



### Variante A6.2 - 2-Zonen-Deich mit Kerndichtung und DVW auf der Deichkrone

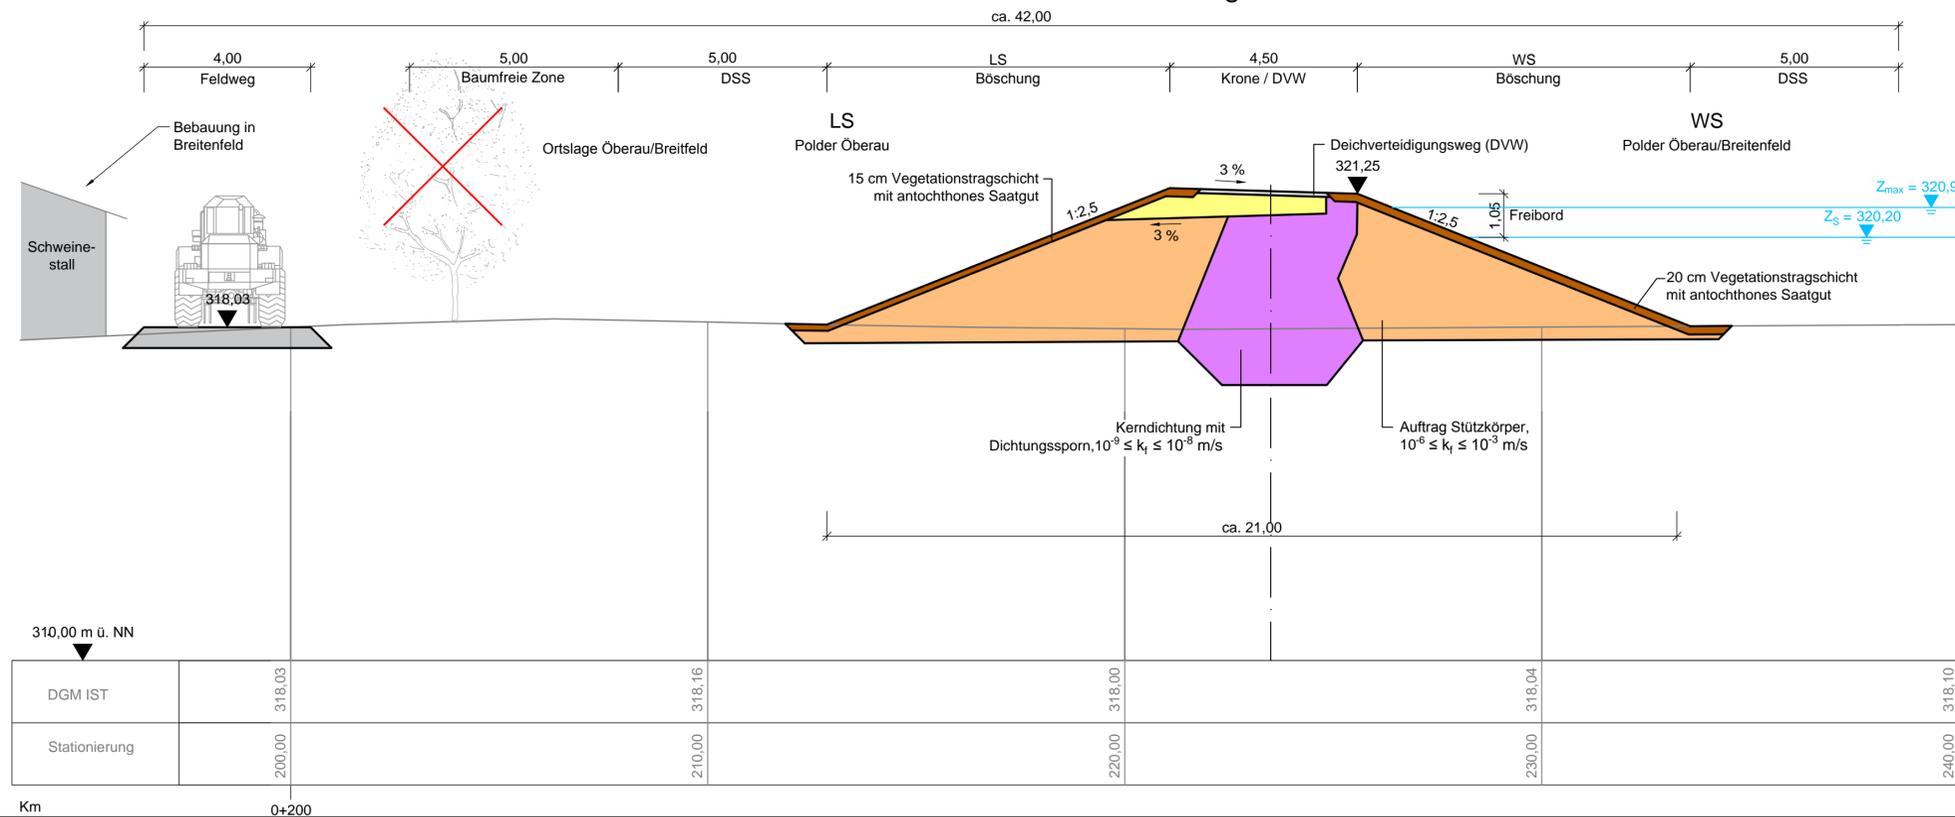

WS : Wasserseite  
LS : Landseite

1:100

0 1 2 4 6 8 10 m

Lagesystem: Landeskoordinatensystem DHDN90 (Gauß-Krüger-Koordinaten)


Höhensystem: Landeshöhensystem DHHN12 (m ü. NN)



Index	Bemerkung	geänd. am	Name	gepr. am	Name
Vorhaben:	4441.2 Gew I/Donau Hochwasserrückhaltung Oberauer Schleife		Anlage: 11		
Vorhabensträger:	Freistaat Bayern, WWA Deggendorf		Plan-Nr.:	3.2	
Landkreis:	Straubing-Bogen/Stadt Straubing		Schutzvermerk/Dateiname:	ANL_11_3_1-2_QP_DA.DWG	
Gemeinde:	Stadt Straubing/Kirchroth/Atting		Vorhabenskennzeichen (WAL):*		
Maßstab:	1:100		entw.		
	Regelquerschnitte Ringbedeichung Deichabschnitt 3 - Oberau/Breitenfeld		gez.		
			gepr.		
Ingenieurgesellschaft Lahmeyer Hydroprojekt - Lahmeyer München - Büro Prof. Kagerer Hochwasserrückhaltung Oberauer Schleife c/o Lahmeyer Hydroprojekt GmbH, Riefnerstraße 18, 99427 Weimar			Wasserwirtschaftsamt Deggendorf Deterstraße 20 94469 Deggendorf		
Entwurfsverfasser			Vorhabensträger		
Datum			Datum		
Unterschrift Entwurfsverfasser			Unterschrift Vorhabensträger		



### Variante A9.1

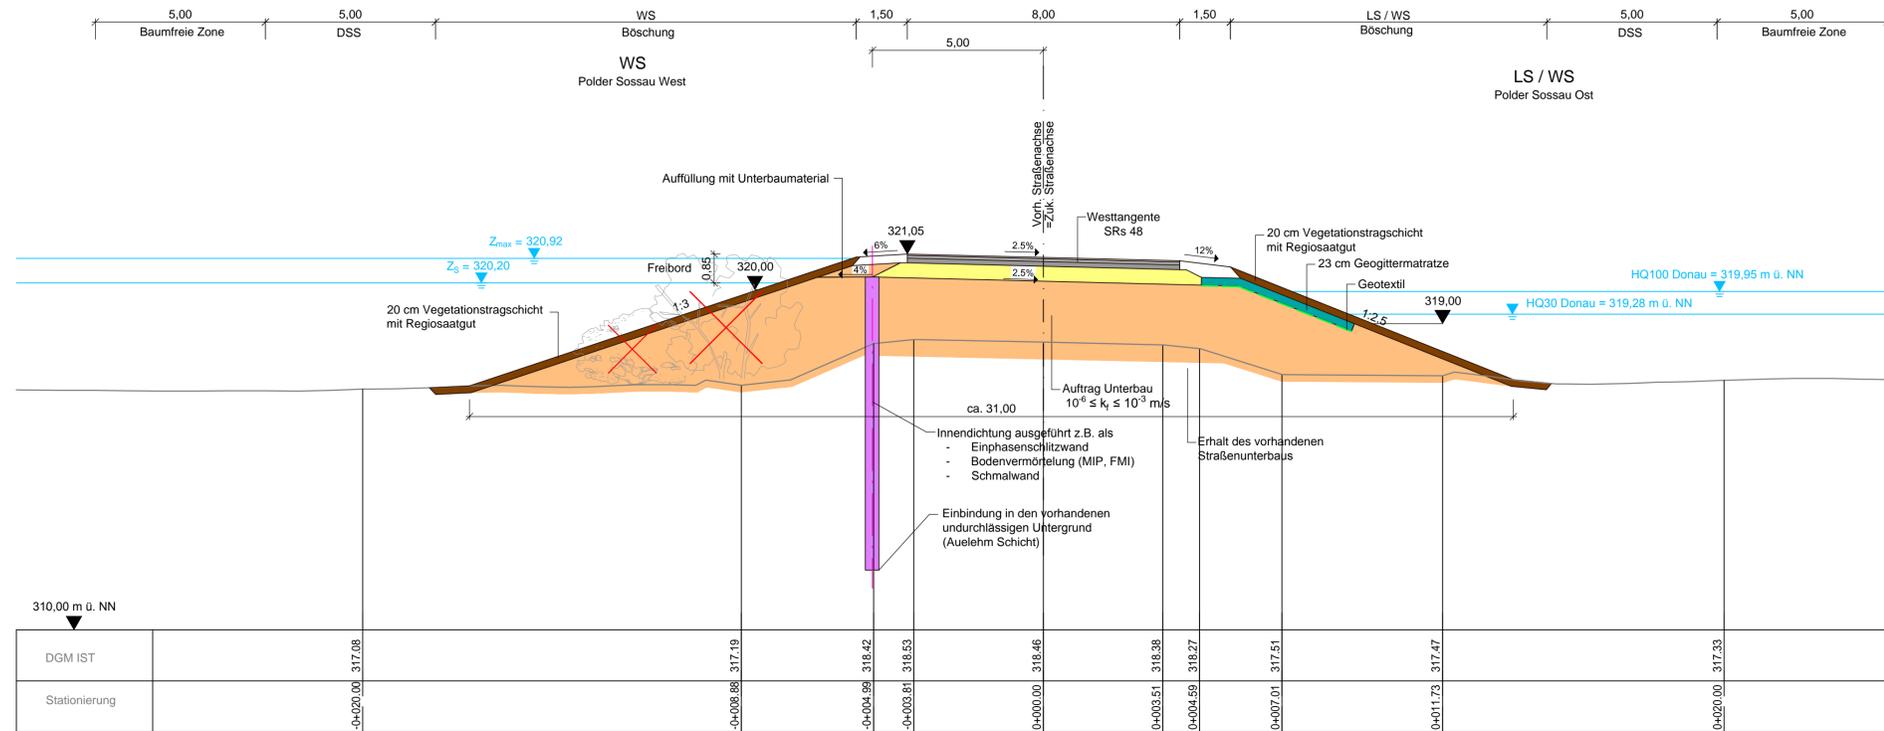


Westtangente (aktuelle SRs 48, Blickrichtung Norden)

#### Legende

- vorhandenes Straßenprofil
- geplantes Deichprofil
- Deckschicht
- Dichtungsmaterial
- Deichbaumaterial aus bindigem Erdstoff
- Auftrag Straßenunterbau neu
- Frostschuttschicht / Reibungsfuß aus Schrotten
- Z<sub>S</sub> Stauziel HWR
- Z<sub>max</sub> maximaler Einstau Flutpolder
- DSS Deichschutzstreifen
- DVW Deichverteidigungsweg
- × Rodung

### Variante A9.2

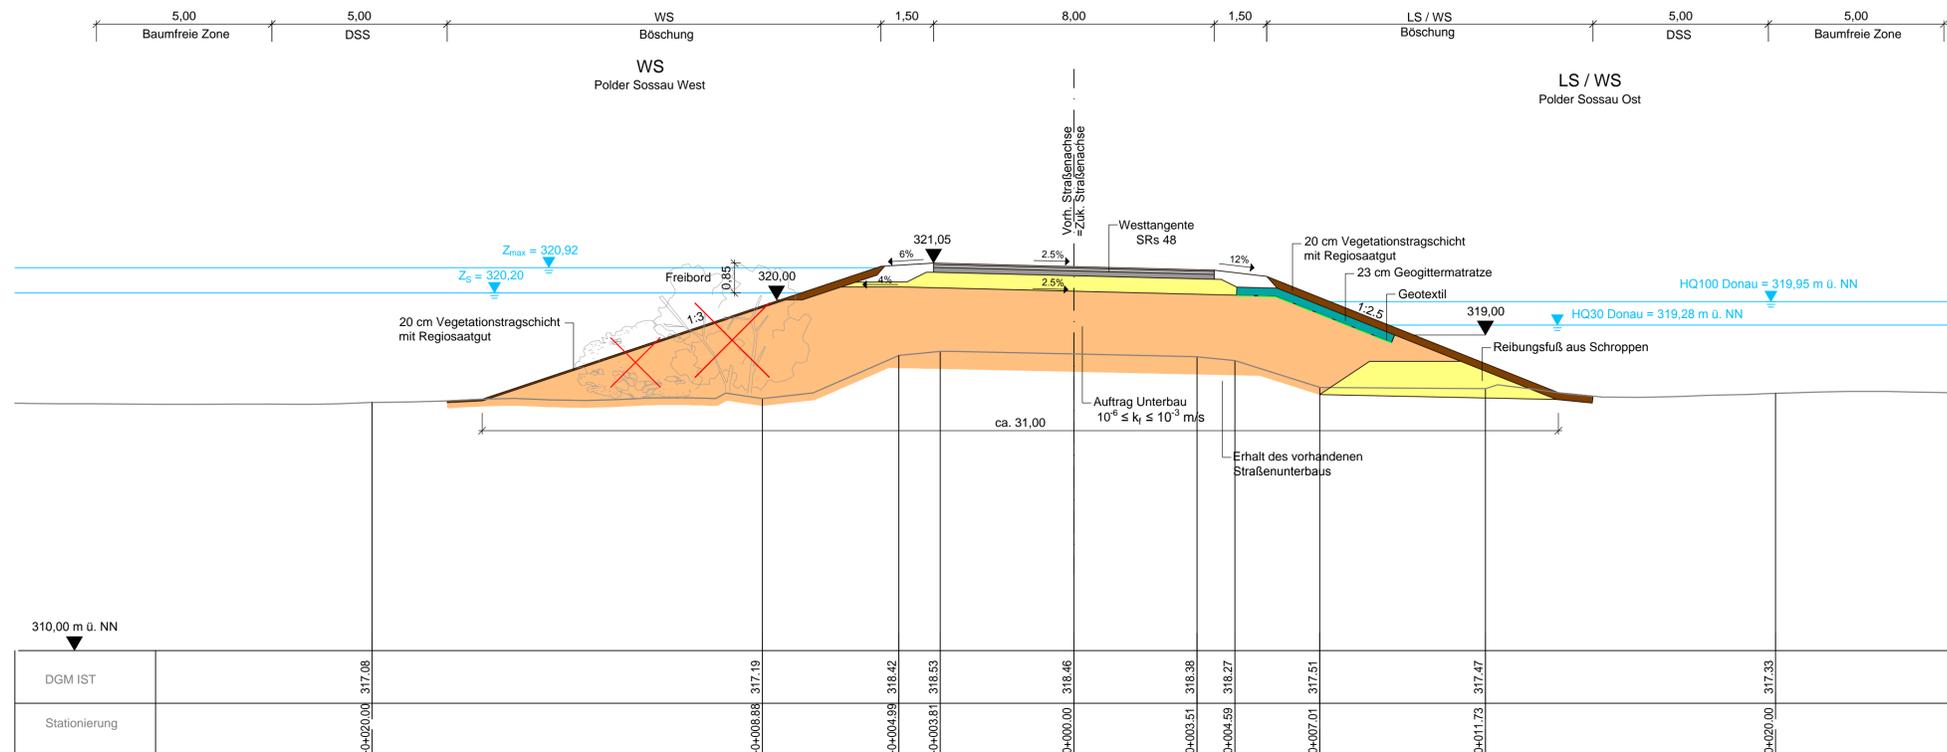


WS : Wasserseite  
LS : Landseite



Lagesystem: Landeskoordinatensystem DHDN90 (Gauß-Krüger-Koordinaten)  
Höhensystem: Landeshöhensystem DHHN12 (m ü. NN)

Index	Bemerkung	geänd. am	Name	gepr. am	Name
Vorhaben: 4441.2 Gew I/Donau Hochwasserrückhaltung Oberauer Schleife		Anlage: 11			
Vorhabensträger: Freistaat Bayern, WWA Deggendorf		Plan-Nr.: 5			
Landkreis: Straubing-Bogen/Stadt Straubing		Schutzvermerk/Dateiname: ANL_11-5_QP_DA_5.DWG			
Gemeinde: Stadt Straubing/Kirchroth/Atting		Vorhabensträger			
Vorhabensträger		Vorhabensträger			
Maßstab: 1:100		Regelquerschnitte zum Deichaufbau Deichabschnitt 5 - Westtangente			
Ingenieurgesellschaft Lahmeyer Hydroprojekt - Lahmeyer München - Büro Prof. Kagerer Hochwasserrückhaltung Oberauer Schleife c/o Lahmeyer Hydroprojekt GmbH, Riegenerstraße 18, 99427 Weimar		Wasserwirtschaftsamt Deggendorf Deiterstraße 20 94469 Deggendorf			
Entwurfsverfasser		Vorhabensträger			
Datum		Unterschrift Entwurfsverfasser		Datum Unterschrift Vorhabensträger	

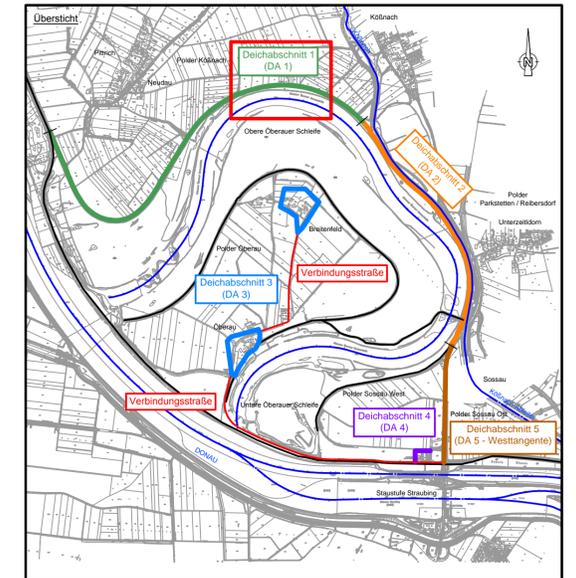

- Legende:**
- Bestandsvermessung der RMD Wasserstraßen GmbH, von 2009
  - Bestandsvermessung von Lahmeyer Hydroprojekt GmbH, von 2015
  - Katastergrenzen
  - Deichneubau
  - Deichverteidigungsweg (DWW)
  - Deichschutzstreifen (DSS)
  - Baumfreie Zone
  - DSS zur Unterhaltung bei Erhalt des vorhandenen Baumbestandes




Gew. I  
Donau



Lagesystem: Landeskoordinatensystem DHDN90 (Gauß-Krüger-Koordinaten)  
 Höhensystem: Landeshöhensystem DHHN12 (m ü. NN)


Index	Bemerkung	geänd. am	Name	gepr. am	Name
Vorhaben: 4441.2 Gew I/Donau Hochwasserrückhaltung Oberauer Schleife			Anlage:	12	
Vorhabensträger: Freistaat Bayern, WWA Deggendorf			Plan-Nr.:	1	
Landkreis: Straubing-Bogen/Stadt Straubing			Schutzvermerk/Dateiname:	ANL_12_LP_ALLE_DA.DWG	
Gemeinde: Stadt Straubing/Kirchroth/Atting			Vorhabenskennzeichen (WAL):		
Maßstab:	Lageplan Deichabschnitt 1 Deich-km 1+900 bis 2+400	entw.			
1:1000		gez.			
		gepr.			
Ingenieurgesellschaft Lahmeyer Hydroprojekt - Lahmeyer München - Büro Prof. Kragerer Hochwasserrückhaltung Oberauer Schleife c/o Lahmeyer Hydroprojekt GmbH, Riegenerstraße 18, 99427 Weimar		Wasserwirtschaftsamt Deggendorf Deiterstraße 20 94469 Deggendorf		Vorhabensträger	
Entwurfsverfasser		Datum		Unterschrift Vorhabensträger	
Datum		Unterschrift Entwurfsverfasser		Datum	

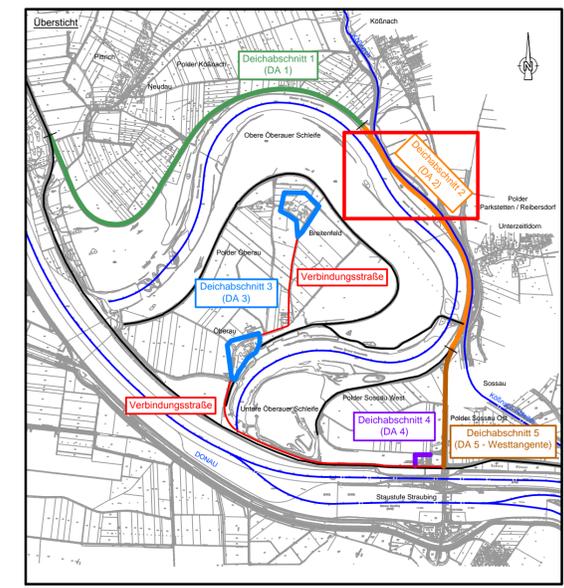

- Legende:**
- Bestandsvermessung der RMD Wasserstraßen GmbH, von 2009
  - Bestandsvermessung von Lahmeyer Hydroprojekt GmbH, von 2015
  - Katastergrenzen
  - Deichneubau
  - Deichverteidigungsweg (DVW)
  - Deichschutzstreifen (DSS)
  - Baumfreie Zone
  - DSS zur Unterhaltung bei Erhalt des vorhandenen Baumbestandes





Gew. I  
Donau

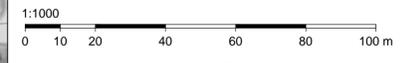

Lagesystem: Landeskoordinatensystem DHDN90 (Gauß-Krüger-Koordinaten)  
 Höhensystem: Landeshöhensystem DHHN12 (m ü. NN)

Index	Bemerkung	geänd. am	Name	gepr. am	Name
Vorhaben: <b>4441.2 Gew I/Donau Hochwasserrückhaltung Oberauer Schleife</b>			Anlage: 12		
Vorhabensträger: Freistaat Bayern, WWA Deggendorf			Plan-Nr.: 2		
Landkreis: Straubing-Bogen/Stadt Straubing			Schutzvermerk/Dateiname: ANL_12_LP_ALLE_DA.DWG		
Gemeinde: Stadt Straubing/Kirchroth/Atting					
Vorhabenskennzeichen (WAL):					
Maßstab: 1:1000	Lageplan Deichabschnitt 2 Deich-km 3+100 bis 3+800		entw.:		
			gez.:		
			gepr.:		
Ingenieurgemeinschaft Lahmeyer München - Büro Prof. Kagerer Hochwasserrückhaltung Oberauer Schleife c/o Lahmeyer Hydroprojekt GmbH, Riednerstraße 18, 99427 Weimar			Wasserwirtschaftsamt Deggendorf Deitnerstraße 20 94469 Deggendorf		
Entwurfsverfasser			Vorhabensträger		
Datum			Unterschrift Entwurfsverfasser		Datum
					Unterschrift Vorhabensträger

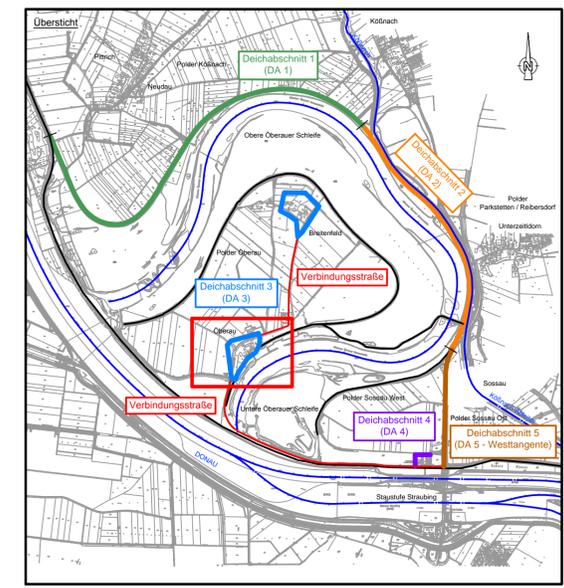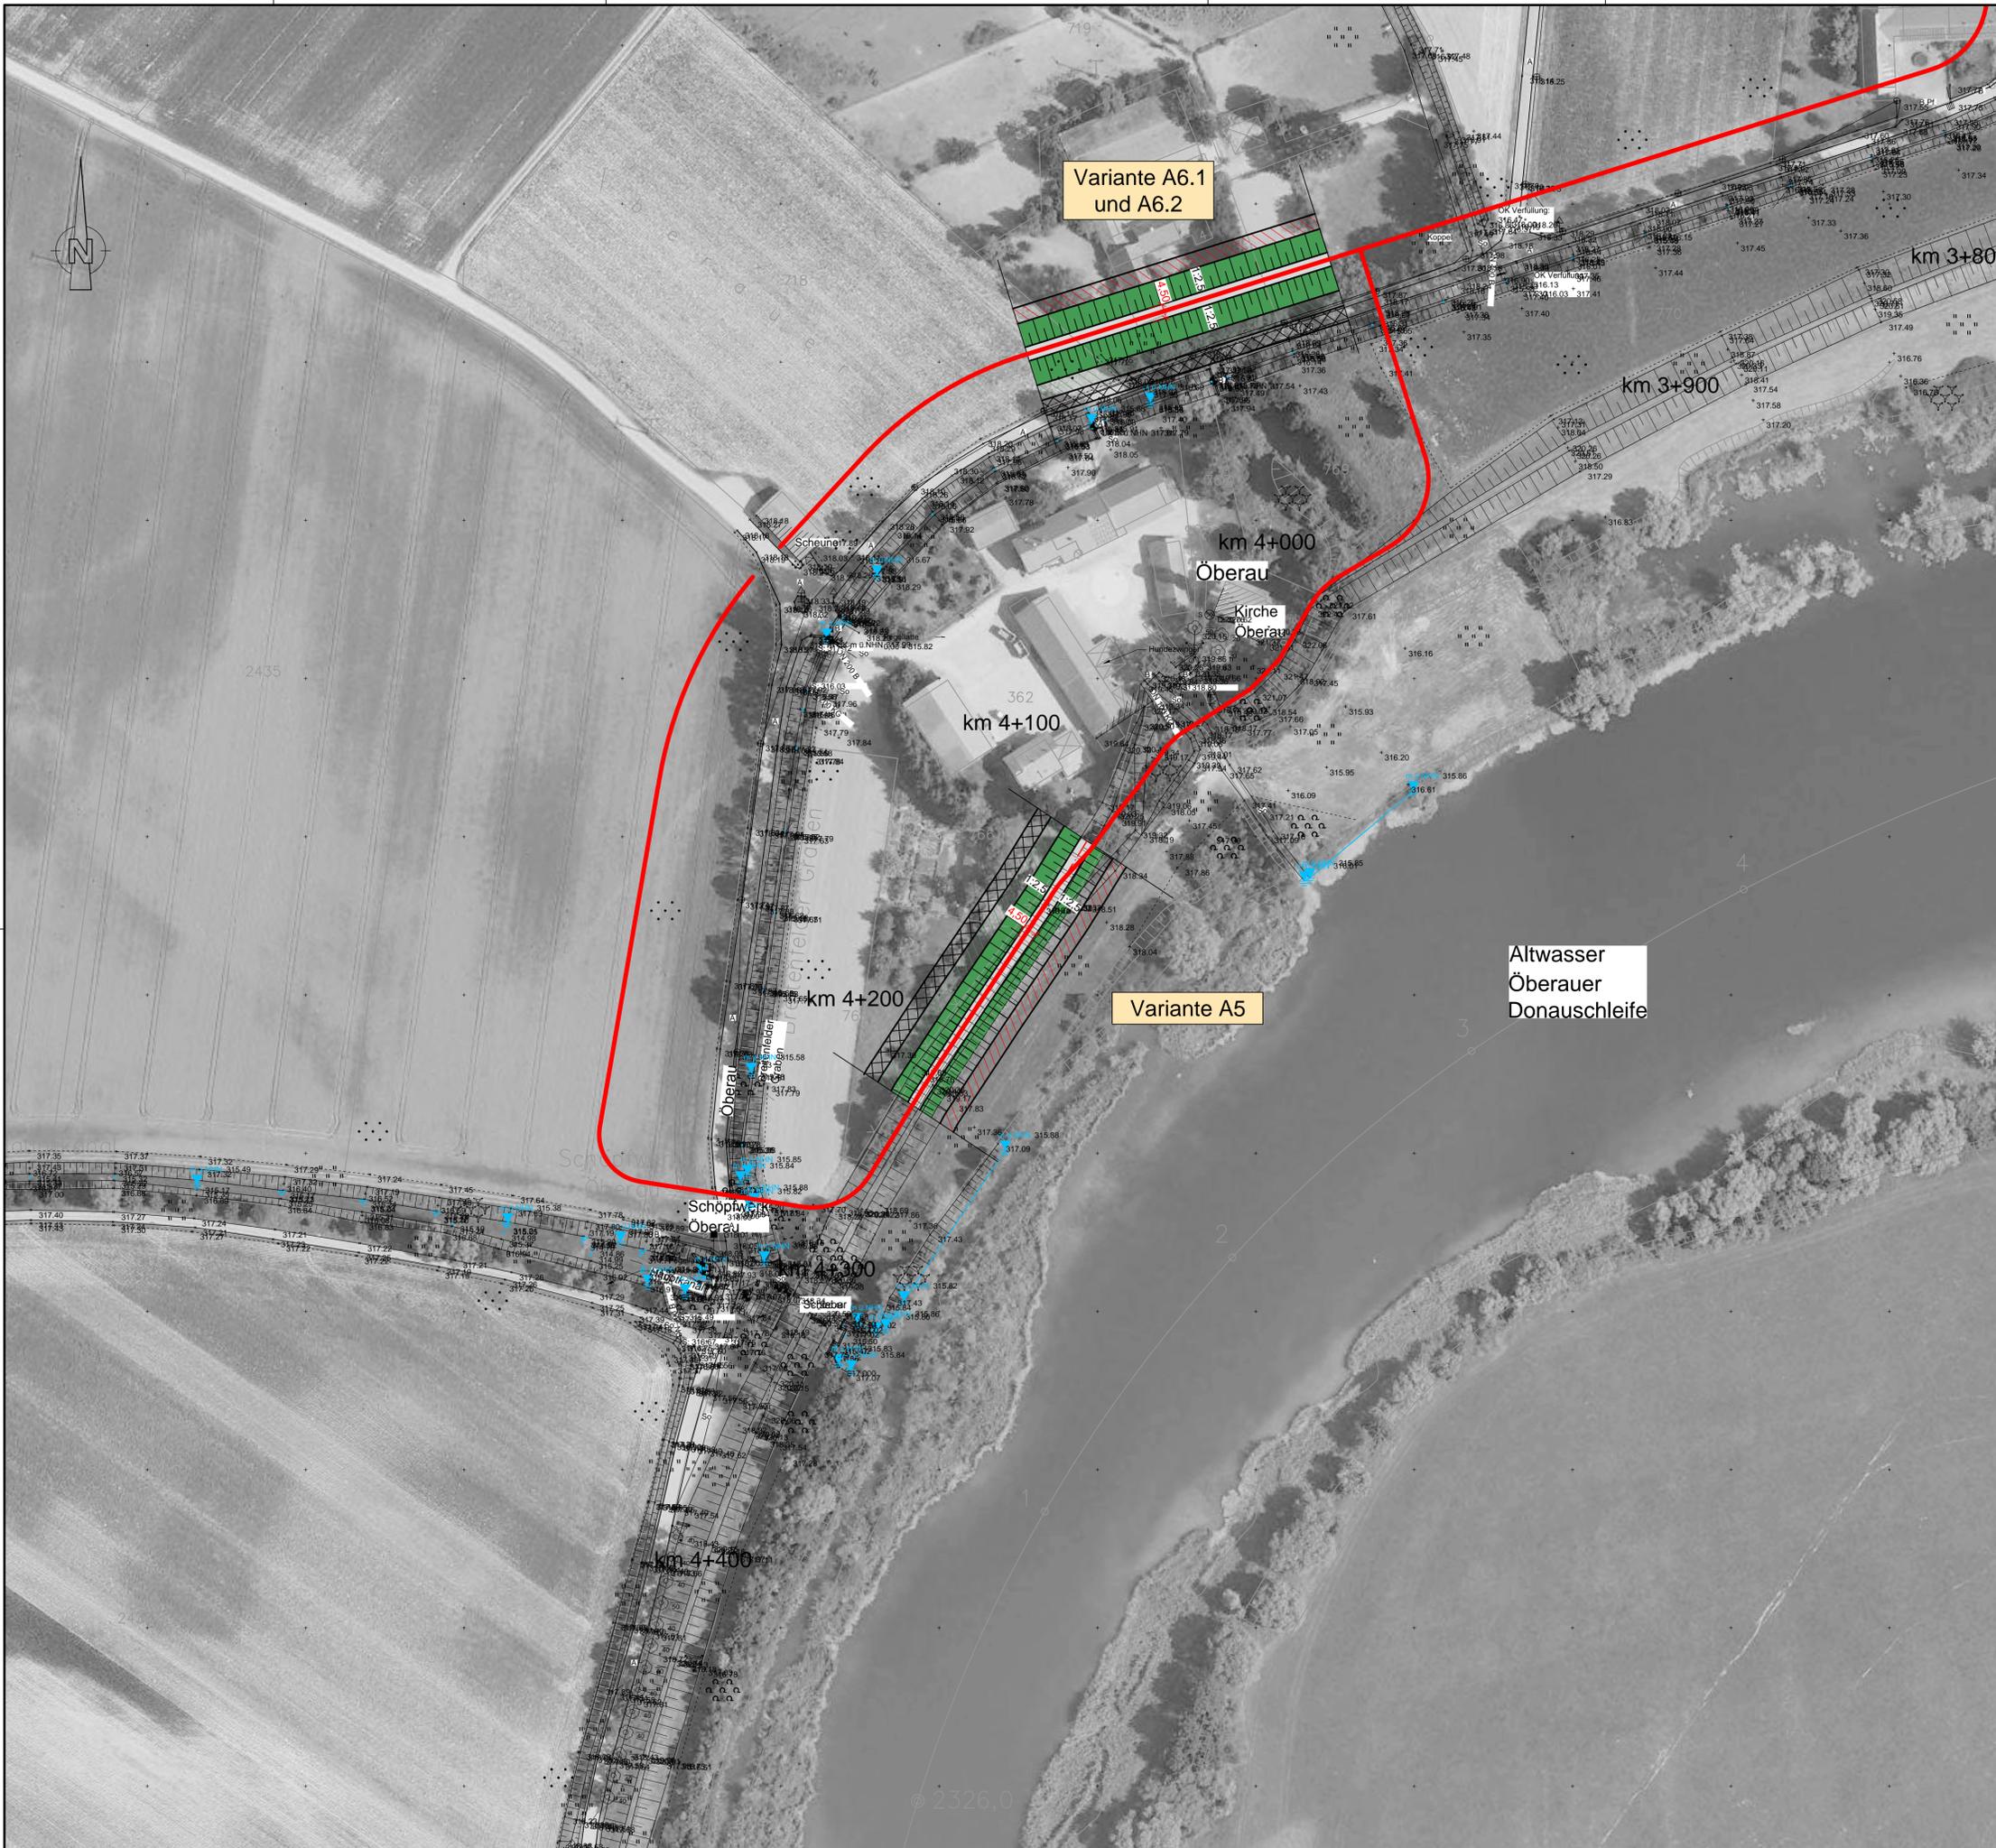

- Legende:**
- Bestandsvermessung der RMD Wasserstraßen GmbH, von 2009
  - Bestandsvermessung von Lahmeyer Hydroprojekt GmbH, von 2015
  - Deichneubau
  - Deichverteidigungsweg (DVW)
  - Deichschutzstreifen (DSS)
  - Planachse Ringdeich
  - Katastergrenzen




Gew. I  
Donau



Lagesystem: Landeskoordinatensystem DHDN90 (Gauß-Krüger-Koordinaten)  
 Höhensystem: Landes Höhensystem DHHN12 (m ü. NN)


Index	Bemerkung	geänd. am	Name	gepr. am	Name
Vorhaben: 4441.2 Gew I/Donau Hochwasserrückhaltung Oberauer Schleife			Anlage:	12	
Vorhabensträger: Freistaat Bayern, WWA Deggendorf			Plan-Nr.:	3	
Landkreis: Straubing-Bogen/Stadt Straubing			Schutzvermerk/Dateiname:	ANL_12_LP_ALLE_DA.DWG	
Gemeinde: Stadt Straubing/Kirchroth/Atting			Vorhabenskennzeichen (WAL):		
Maßstab:	1:1000		entw.:		
	Lageplan Deichabschnitt 3 Ringdeiche Oberau/Breitenfeld		gez.:		
			gepr.:		
Ingenieurgemeinschaft Lahmeyer Hydroprojekt - Lahmeyer München - Büro Prof. Gragerer Hochwasserrückhaltung Oberauer Schleife c/o Lahmeyer Hydroprojekt GmbH, Riederstraße 18, 99427 Weimar			Wasserwirtschaftsamt Deggendorf Dettnerstraße 20 94469 Deggendorf		
Entwurfsverfasser			Vorhabensträger		
Datum			Datum		
Unterschrift Entwurfsverfasser			Unterschrift Vorhabensträger		

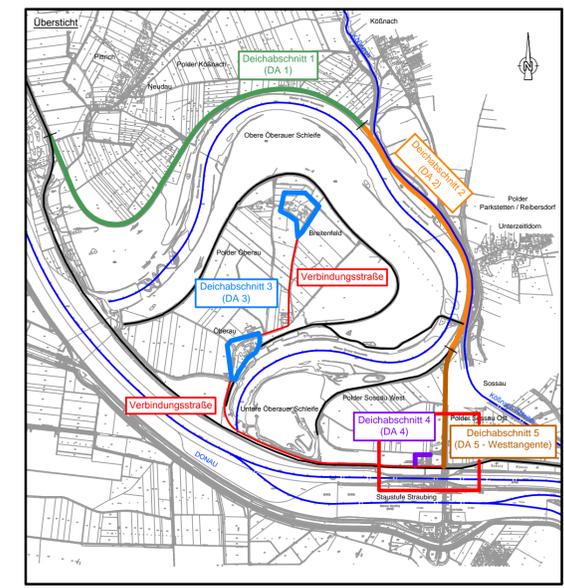

- Legende:**
- Bestandsvermessung der RMD Wasserstraßen GmbH, von 2009
  - Bestandsvermessung von Lahmeyer Hydroprojekt GmbH, von 2015
  - Deichneubau
  - Deichverteidigungsweg (DVW)
  - Deichschutzstreifen (DSS)
  - Kontrollweg
  - Planachse Objektschutz
  - Katastergrenzen




Gew. I  
Donau

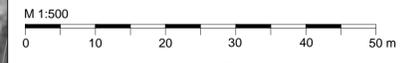

Lagesystem: Landeskoordinatensystem DHDN90 (Gauß-Krüger-Koordinaten)  
 Höhensystem: Landes Höhensystem DHHN12 (m ü. NN)

Index	Bemerkung	geänd. am	Name	gepr. am	Name
Vorhaben: <b>4441.2 Gew I/Donau Hochwasserrückhaltung Oberauer Schleife</b>			Anlage: 12		
Vorhabensträger: Freistaat Bayern, WWA Deggendorf			Plan-Nr.: 4		
Landkreis: Straubing-Bogen/Stadt Straubing			Schutzvermerk/Dateiname: ANL_12_LP_ALLE_DA.DWG		
Gemeinde: Stadt Straubing/Kirchroth/Atting			Vorhabenskennzeichen (WAL):		
Maßstab: 1:500	Lageplan Deichabschnitt 4 Neubau Objektschutz WSA		entw.:		
			gez.:		
			gepr.:		
Ingenieurgemeinschaft Lahmeyer Hydroprojekt - Lahmeyer München - Büro Prof. Kragerer Hochwasserrückhaltung Oberauer Schleife c/o Lahmeyer Hydroprojekt GmbH, Riederstraße 18, 99427 Weimar			Wasserwirtschaftsamt Deggendorf Deiterstraße 20 94469 Deggendorf		
Entwurfsverfasser			Vorhabensträger		
Datum		Unterschrift Entwurfsverfasser		Datum	
				Unterschrift Vorhabensträger	

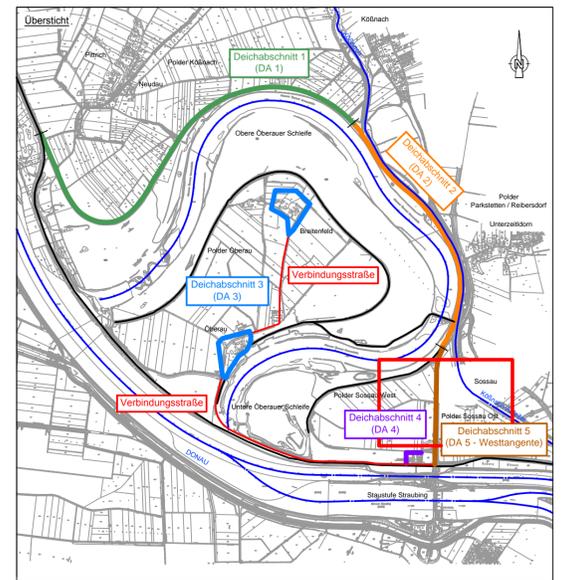

- Legende:**
- Bestandsvermessung der RMD Wasserstraßen GmbH, von 2009
  - Bestandsvermessung von Lahmeyer Hydroprojekt GmbH, von 2015
  - Katastergrenzen
  - Deichneubau
  - Westtangente (SRs 48)
  - Deichschutzstreifen (DSS)
  - Baumfreie Zone

Wasserwirtschaftsamt  
Deggendorf

Gew. I  
Donau



Lagesystem: Landeskoordinatensystem DHDN90 (Gauß-Krüger-Koordinaten)  
Höhensystem: Landeshöhensystem DHHN12 (m ü. NN)

Index	Bemerkung	geänd. am	Name	gepr. am	Name
Vorhaben: 4441.2 Gew I/Donau Hochwasserrückhaltung Oberauer Schleife			Anlage:	12	
Vorhabensträger: Freistaat Bayern, WWA Deggendorf			Plan-Nr.:	5	
Landkreis: Straubing-Bogen/Stadt Straubing			Schutzvermerk/Dateiname:	ANL_12_LP_ALLE_DA.DWG	
Gemeinde: Stadt Straubing/Kirchroth/Atting			Vorhabenskennzeichen (WAL):		
Maßstab:	1:1000		Lageplan Deichabschnitt 5	entw.	
			Neubau Westtangente	gez.	
				gepr.	
Ingenieurgemeinschaft Lahmeyer Hydroprojekt - Lahmeyer München - Büro Prof. Kragerer Hochwasserrückhaltung Oberauer Schleife c/o Lahmeyer Hydroprojekt GmbH, Riederstraße 18, 99427 Weimar			Wasserwirtschaftsamt Deggendorf	Dietterstraße 20 94469 Deggendorf	
Entwurfsverfasser			Vorhabensträger		
Datum	Unterschrift Entwurfsverfasser			Datum	Unterschrift Vorhabensträger